

## MINISTERIO DE DEFENSA

COMANDO EN JEFE DEL EJERCITO

# INSTITUTO GEOGRAFICO MILITAR




# ANUARIO

VOLUMEN XVII

AÑOS 1963 - 1975

1976

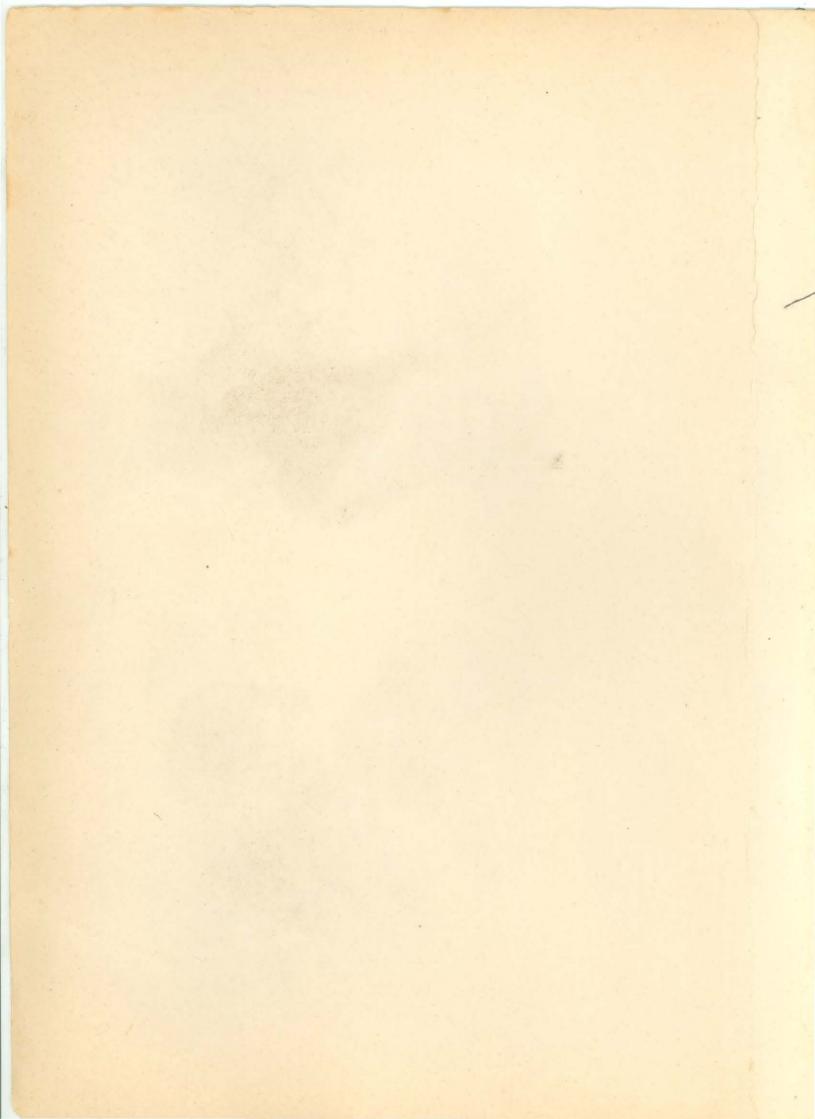

		*		
2)				
	*		*	
			g H	4.
26		4	*	
	e e			
			Æ.	
	g .			
, v	*			
3 0	*			
	*	6	4	<b>36</b> 0
			*	
	1			
¥.			<b>.*</b>	
	e e			
* *			**************************************	
	er.	7 <u>व</u> प		
	e e			
			8	
	•			
A	¥		±€:	
	·*· X			
5			*	
	Sign N		×I	
6				
ž.		*		
*	~			
			Ä	
	*			
4				iā i
ψ.	6			
192	4		. S	
	3	*		
	*		*	

		*		
2)				
	*		*	
			g · ·	4.
26		4	*	
	e e			
			Æ.	
	g .			
, v	*			
3 0	*			
	*	6	4	<b>36</b> 0
			*	
	1			
¥.			<b>.*</b>	
	e e			
* *			**************************************	
	er.	7 <u>व</u> प		
	e e			
			8	
	•			
A	¥		±€:	
	·*· X			
5			*	
	Sign N		×I	
6				
ž.		*		
*	~			
			Ä	
	*			
4				iā i
ψ.	6			
192	4		.e 8	
	3	*		
	*		*	



### MINISTERIO DE DEFENSA

COMANDO EN JEFE DEL EJERCITO

## INSTITUTO GEOGRAFICO MILITAR



## ANUARIO

**VOLUMEN XVII** 

AÑOS 1963 - 1975

1976

CABILDO 301 - COD. POSTAL 1426 BUENOS AIRES

		*		
2)				
	*		*	
			g H	4.
26		4	*	
	e e			
			Æ.	
	g .			
, v	*			
3 0	*			
	*	6	4	<b>36</b> 0
			*	
	1			
¥.			<b>.*</b>	
	e e			
* *			**************************************	
	er.	7 <u>व</u> प		
	e e			
			8	
	•			
A	¥		±€:	
	·*· X			
5			*	
	Sign N		×I	
6				
ž.		*		
*	~			
			Ä	
	*			
4				iā i
ψ.	6			
192	4		.e 8	
	3	*		
	*		*	

### DIRECTORES DEL IGM

Coronel
JUAN EMILIO MONFERINI ZAPIOLA
1962/65

General de Brigada GONZALO GOMEZ 1965/66

General de Brigada ANTONIO R. H. WYNGAARD 1966/67

General de Brigada ALBERTO NICOLAS ROCCATAGLIATA 1967/68

General de Brigada OSCAR JUAN HECTOR COLOMBO 1968/70


> General de Brigada LUIS MARIA MIRO 1970/74

General de Brigada SANTIAGO OMAR RIVEROS 1974/75

General de Brigada JORGE JOSE MARIA ROLDAN 1975

		*		
2)				
	*		*	
			g H	4.
26		4	*	
	e e			
			Æ.	
	g .			
, v	*			
3 0	*			
	*	6	4	<b>36</b> 0
			*	
	1			
¥.			<b>.*</b>	
	e e			
* *			**************************************	
	er.	7 <u>व</u> प		
	e e			
			8	
	•			
A	¥		±€:	
	·*· X			
5			*	
	Sign N		×I	
6				
ž.		*		
*	~			
			Ä	
	*			
4				iā i
ψ.	6			
192	4		.e 8	
	3	*		
	*		*	

## ORGANIZACION DEL IGM

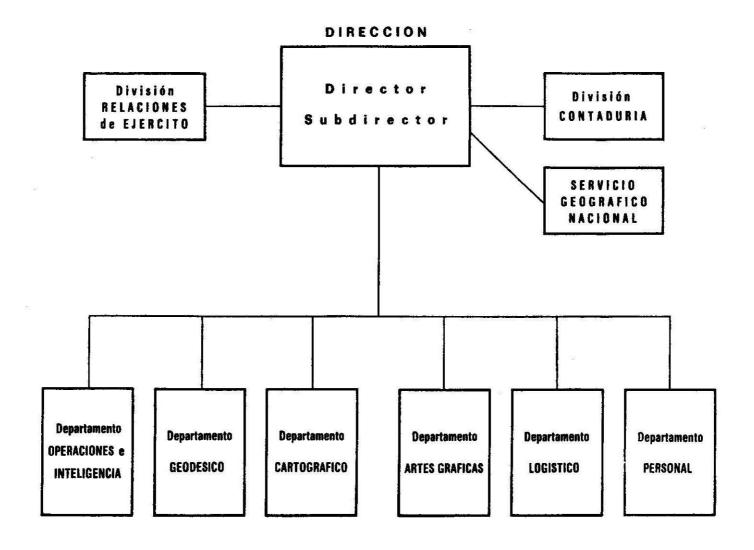

		*		
2)				
	*		*	
			g H	4.
26		4	*	
	e e			
			Æ.	
	g .			
, v	*			
3 0	*			
	*	6	4	<b>36</b> 0
			*	
	1			
¥.			<b>.*</b>	
	e e			
* *			**************************************	
	er.	7 <u>व</u> प		
	e e			
			8	
	•			
A	¥		±€:	
	·*· X			
5			*	
	Sign N		×I	
6				
ž.		*		
*	~			
			Ä	
	*			
4				iā i
ψ.	6			
192	4		.e 8	
	3	*		
	*		*	

## INDICE

Introducción	Pág.
RESEÑA INFORMATIVA	
RESENA INFORMATIVA	
ACTIVIDADES TECNICAS	
Astronomía  1 - Servicio Internacional de la Hora	3 4 4
Triangulación, Trilateración, Poligonación y Bases  1 - Modificaciones en la medición  2 - Compensación de la Red Fundamental y de Relleno  3 - Nueva nomenclatura de los Puntos Trigonométricos  4 - Modificación de nomenclatura de Cadenas de Triangula-  ción	4 5 5
Nivelación Geodésica 1 - Incorporación de instrumental	6
Gravimetría 1 - Red de ler. Orden	6 7
Fotogrametría	7
Cartografía	7
Vicanianiana v Calabanariana Tatanarianalan	٥

	Pág.
Trabajos por Contrato	
<ul><li>1 - Con Entidades Binacionales</li><li>2 - Con Gobiernos de Provincias y Reparticiones Públicas</li></ul>	8
(art.14 - Ley de la Carta)	9
les, Municipales y Empresas Privadas	9
Trabajos en Colaboración	10
<ul><li>1 - Plan Cordillerano</li></ul>	10
3 - Base de Calibración de Gravímetros de la República Ar-	11
gentina	11
<ul> <li>4 - Base Patrón para Contraste de Electrodistanciómetros /</li> <li>5 - Trabajos gravimétricos en el Sector Antártico Argentí-</li> </ul>	11
no	12
6 - Trabajos metrológicos para diversos Organismos	12
NUEVAS INSTALACIONES	
Nuevo Edificio	13
Centro de Cálculo	13
Laboratorio de Electrodistanciómetros	14
INFORMACIONES VARIAS	
Publicaciones Editadas por el IGM	• •
1 - Publicaciones Técnicas	14
2 - Folletos de Divulgación	15
3 - Publicaciones por Series y Números	15
4 - Publicaciones varias	15
Curso de Geografía Matemática	15
Impresión de cartas, mapas, atlas, publicaciones técnicas y	1.5
trabajos varios	15

*	Pág.
TRABAJOS GEODESICOS	
ASTRONOMIA	
Estaciones Astronómicas Fundamentales	19
Estaciones Astronómicas Semi-Fundamentales Determinadas en la Frontera Argentino-Chilena	20
Estaciones Astronómicas Expeditivas	20
Gráficos: - Trabajos realizados en el período 1963-1975 - Estado de los trabajos hasta el 31 de diciembre de 1975	
8	
TRIANGULACION, TRILATERACION, POLIGONACION Y BASES	
Cadenas 1 - Reconocimiento	23 23
Mallas 1 - Reconocimiento	24 24
Bases	25
Gráficos: - Trabajos realizados en el período 1963-1975 - Estado de los trabajos hasta el 31 de diciembre de 1975	
NIVELACION	
Nivelación de Alta Precisión  1 - Reconocimiento y Construcción de Puntos Fijos  2 - Medición	27 29
Nivelación de Precisión 1 - Reconocimiento y Construcción de Puntos Fijos 2 - Medición	31 35

9	Pág.
Gráficos: - Trabajos realizados en el período 1963-1975 - Estado de los trabajos hasta el 31 de diciembre de 1975	
GRAVIMETRIA	
l - Determinaciones en Puntos Fijos de Líneas de Nivelación de Alta Precisión	39
2 - Determinaciones dentro de los Polígonos de Nivelación de Alta Precisión	40
3 - Cartas Gravimétricas	40
Gráficos: - Trabajos realizados en el período 1963-1975 - Estado de los trabajos hasta el 31 de diciembre de 1975	
TRABAJOS TOPOGRAFICOS	
TRIANGULACION DE ORDEN MENOR	43
Gráficos: - Trabajos realizados en el período 1963-1975 - Estado de los trabajos hasta el 31 de diciembre de 1975	
NIVELACION TOPOGRAFICA	45
Gráficos: - Trabajos realizados en el período 1963-1975 - Estado de los trabajos hasta el 31 de diciembre de 1975	
LEVANTAMIENTOS REGULARES	
Método Combinado 1 - Hojas a escala 1:50.000	47

	20
2 - Hojas a escala 1:100.000	$\frac{Pág.}{59}$
Interpretación y Nomenclatura 1 - Hoja a escala 1:25.000	60 61
Gráficos: - Trabajos realizados en el período 1963-1975 - Estado de los trabajos hasta el 31 de diciembre de 1975	
LEVANTAMIENTOS EXPEDITIVOS	
1 - Hoja a escala 1:50.000	63
2 - Hojas a escala 1:250.000	63
Gráficos: - Trabajos realizados en el período 1963-1975 - Estado de los trabajos hasta el 31 de diciembre de 1975	
TRABAJOS FOTOGRAMETRICOS	
VUELOS, AEROTRIANGULACION, RESTITUCION Y MOSAICOS	
1 - Vuelos Fotogramétricos	67
2 - Aerotriangulación Espacial y Restitución	67
3 - Aerotriangulación Radial Mecánica y Mosaicos Apoyados. Cartas Expeditivas a Escala 1:250.000	67
Gráficos de Vuelos Fotogramétricos: - Trabajos realizados en el período 1963-1975 - Estado de los trabajos hasta el 31, de diciembre	

### TRABAJOS CARTOGRAFICOS

### GRABADO Y DIBUJO CARTOGRAFICOS

Cartas - Originales Nuevos	
1 - Original a escala 1:25.000	71
2 - Originales a escala 1:50.000	71
3 - Originales a escala 1:100.000	82
4 - Originales a escala 1:250.000	84
5 - Originales a escala 1:500.000	85
6 - Originales del Continente Antártico e Islas Oceánicas	
a escala 1:500.000	86
7 - Originales del Continente Antártico e Islas Oceánicas	
a escala 1:1.000.000	87
8 - Original de la Carta Internacional del Mundo a escala	
1:1.000.000	88
Cartas - Actualizaciones	
1 - Originales a escala 1:250.000	88
2 - Originales a escala 1:500.000	89
Mapas y Atlas - Originales Nuevos	91
mapas y Atlas - Originales Nuevos	91
Mapas y Atlas - Actualizaciones (parciales)	92
Producción de Originales Cartográficos (sinopsis)	93
CONTRACTOR	3,533,000
Crifficant Original1- 1.25 000 1.50 000	
Gráficos: - Originales a escala 1:25.000, 1:50.000 y 1:100.000 confeccionados en el período 1963-1975	
- Idem hasta el 31 de diciembre de 1975	
- Originales a escala 1:250.000 y 1:500.000 confec	
cionados en el período 1963-1975	
- Idem hasta el 31 de diciembre de 1975	
- Originales del Continente Antártico e Islas Oceá	
nicas a escala 1:500.000 y 1:1.000.000 (realiza-	
dos en su totalidad en el período 1963-1975)	
- Originales de la Carta Internacional del Mundo a	
escala 1:1.000.000 confeccionados en el período	
1963-1975	
- Idem hasta el 31 de diciembre de 1975	

#### INTRODUCCION

El Instituto Geográfico Militar, al dar estado público al detalle de las tareas cumplidas y de los programas en desarrollo durante los años 1963 a 1975 inclusive, cumple con lo prescripto en el apartado a) del artículo Nº11 de la Reglamentación de la Ley 12.696 "Ley de la Carta", y a la vez proyecta en el ámbito nacional e internacional su auténtica imagen rectora en el campo de la Geografía Matemática.

Las misiones que cumple sobrepasan el límite de lo estrictamente específico, al incursionar en tareas conexás como las que derivan del Decreto 8944/46 "Revisión y aprobación de Cartografía" y del Decreto 6474/69 "Coordinación Geográfica", cuyo cumplimiento le está confiado.

Dentro del marco de las enunciadas labores, cumple también aquellas otras que el Estado Argentino le confía ante congresos, reuniones, encuentros, simposios, etc., en el área de su temática.

Si bien las tareas geodésicas, topográficas, aerofotogramétricas y cartográficas destinadas a la obtención de la Carta o Mapa del Territorio Nacional a distintas escalas, constituyen la razón esencial de su propia or ganización y funcionamiento, no por ello la propia ley ha dejado de prever la colaboración con los estados provinciales para el desarrollo de programas promocionales, como opciones de una política dinámica paralela a la que le es propia.

En el curso del año 1975 fue elaborado el nuevo texto del proyecto de "Ley de la Carta", tendiente a perfeccionar el actual, de cuyo contexto sur ge el nuevo alcance de la aludida Ley y de manera especial, lo atinente a "Fiscalización Cartográfica", cuya reglamentación ha sido elaborada en base al análisis de situaciones de no menos de 30 años de experiencia.

Lograr metas constituye alcanzar objetivos concretos, y esto ha sido en gran parte satisfecho con la creación del "área de Operaciones", en donde el análisis por el camino crítico y los cronogramas de procesos planificados tienden a generalizar actividades normalizadas.

Cabe señalar los siguientes hechos como puntos de referencia del grado de preocupación de este Instituto por acelerar el proceso de formación en las siguientes disciplinas:

- El centro de computación ha dado la solución a múltiples problemas en corto y mediano plazo. Con el auxilio de los sistemas de computación se ha iniciado un Banco de Datos con información numérica y complementaria de los vértices de la red trigonométrica.
- La información detectada de las imágenes satelitarias permitirá, a determinadas escalas, confeccionar la respectiva cartografía, o bien completar la información de la existente.

- Se estudia lo relativo a la determinación de la posición de puntos terrestres a partir de la recepción de señales emitidas por los satélites geodésicos.
- Se ha recogido asistencia técnica sobre sistemas automatizados de avanzada tecnología para la obtención de cartografía.
- Se analizan las ventajas del sistema de cartografía y fotointerpretación basado en Ortofotos Estéreo.
- Se procesaron los datos y se concretó la cartografía temática correspondiente a 2 hojas de Isoanómalas de Bouguer.
- Se dio con la solución para encarar la forma de aplicar el procedimiento de la aerotriangulación semianalítica (o de modelos independientes), tarea que está en plena ejecución.
- Se encaró la aplicación de una solución simple hallada para la formación de modelos analíticos en la técnica de la aerotriangulación analítica.
- Quedó fijada la ubicación del "campo de prueba" en la Provincia de Córdoba, iniciando en él la determinación de puntos auxiliares de control, con la finalidad de estudiar el comportamiento de la aerotriangulación realizada con diferentes equipos, distintos procedimientos y fórmulas de ajuste.

Todo esto configura la preocupación actual del Instituto Geográfico Militar por alcanzar a corto plazo la aplicación de tecnologías acordes con el progreso científico-técnico mundial en las áreas que le competen.

En otro orden de cosas son hechos destacables: la incorporación de instrumental electrónico para la medición de distancias en el campo geodésico y topográfico, conjuntamente con la determinación de una base de contraste con la colaboración de entidades oficiales; la instalación de un reloj atómico y un astrolabio de Danjon en el Servicio Internacional de la Hora; la elaboración de un paquete de programas automáticos de cálculos para resolver lo relacionado con la compensación de la red geodésica, y otro destinado al cálculo de las estaciones astronómicas de precisión.

De lo expuesto, fácil es deducir que el Instituto Geográfico Militar no permanece estático ni indiferente ante el vertiginoso avance en el perfeccionamiento de la ciencia y arte de confeccionar la carta general del país.

Buenos Aires, octubre de 1976.-

JORGE JOSE MARIA ROLDAN

General de Brigada

Director del Instituto Geográfico Militar

		*		
2)				
	*		*	
			g H	4.
26		4	*	
	e e			
			Æ.	
	g .			
, v	*			
3 0	*			
	*	6	4	<b>36</b> 0
			*	
	1			
¥.			<b>.*</b>	
	e e			
* *			**************************************	
	er.	7 <u>व</u> प		
	e e			
			8	
	•			
A	¥		±€:	
	·*· X			
5			*	
	Sign N		×I	
6				
ž.		*		
*	~			
			Ä	
	*			
4				iā i
ψ.	6			
192	4		.e 8	
	3	*		
	*		*	

#### RESEÑA INFORMATIVA

Antes de exponer el detalle de los trabajos efectuados por el Instituto Geográfico Militar entre el 1º de enero de 1963 y el 31 de diciembre de 1975, se sintetizan a continuación las principales novedades acaecidas en dicho lapso, en las diferentes áreas de su quehacer.

#### ACTIVIDADES TECNICAS

#### ASTRONOMIA

#### 1 - Servicio Internacional de la Hora

Durante el período que comprende el presente informe, se continuó colaborando en el problema mundial de la hora, mediante determinaciones astro nómicas y la emisión y recepción de señales radiohorarias; los resultados de las mismas se publicaron en los boletines horarios y también se remitieron al Bureau Internacional de l'Heure. Asimismo se prestó apoyo a las comisiones astronómicas en campaña.

A partir de 1967 se comenzó una etapa de modernización de los equipos, con la incorporación de relojes a cristal de cuarzo Rhode & Schwarz modelo BN 7850.

En 1969 se concretó la instalación de una nueva Central Horaria, que tiene como patrón de tiempo y frecuencia un reloj atómico a haz de cesio Oscillatom modelo B 5000, que se completa con una línea de equipos del más alto nivel técnico.

A partir de la puesta en marcha de la nueva Central Horaria se adoptó como escala de tiempo el T.U.C. (Tiempo Universal Coordinado) vigente en ese entonces por acuerdo internacional. El mismo era una aproximación del Tiempo Atómico al Tiempo Universal corrigiéndose la frecuencia basada en la definición atómica en -300 partes x  $10^{-10}$ .

La escala de Tiempo del Servicio Internacional de la Hora se denominó (TUC IGMA).

El 1º de enero de 1972 de acuerdo con la Recomendación 460 del CCIR (Nueva Dehlí, 1970) y la Recomendación l de la Comisión 31 de la Unión Astronómica Internacional (Brighton, 1970), se adoptó la nueva definición de segundo (S.I.) basada en el segundo de tiempo atómico, efectuándose en ese momento los ajustes correspondientes según comunicación del Bureau International de l'Heure. De igual forma se procedió en la misma fecha en los años siguientes, efectuándose las correcciones de segundo Intercalar.

Por último merece destacarse que durante 1975 se instaló un Astrolabio Impersonal de Danjon, con lo que el Servicio Internacional de la Hora se ha constituido en un centro de primera categoría.

#### 2 - Modificación en la determinación de latitud y acimut

Habiéndose comprobado que los resultados obtenidos en las determinaciones de latitud y acimut en los Puntos de Laplace Secundarios, tienen precisiones que se encuentran dentro del orden de las requeridas para las de carácter fundamental, y considerando que al reducir las observaciones en los Puntos de Laplace Fundamentales, se conseguiría una evidente economía tanto en las actividades de campo como así también en las de gabinete, en enero de 1975 se dispuso:

- que la latitud en los Puntos de Laplace Fundamentales se determine por el método de Horrebow Talcott, observando 30 parejas de estrellas, siendo 20 de ellas distintas;
- que el acimut de una dirección se determine en forma directa, observando estrellas polares en las inmediaciones de sus máximas elongaciones este y oeste, efectuando 24 reiteraciones de círculo.

#### 3 - Nuevos programas de cálculo

En el año 1972 se terminaron seis programas para el cálculo de las observaciones de ler. orden de longitud, latitud y acimut (dos programas por cada tipo de observación) según los métodos en uso en el IGM.

Estos programas incluyen una subrutina para el cálculo de las posiciones estelares aparentes para la época de cada observación cedida por el U.S.Army Topographic Command. Esta subrutina utiliza las posiciones medias para 1950,0 almacenadas en dos cintas magnéticas, una con el catálogo fundamental FK4 para longitud y acimut y otra con las estrellas del catálogo S.A.O.(Smithsonian Astrophysical Observatory), de magnitud superior a 7.0, para latitud.

#### TRIANGULACION, TRILATERACION, POLIGONACION Y BASES

#### 1 - Modificaciones en la medición

Con la incorporación de electrodistanciómetros de luz visíble (Geodímetros NASM 2A, mod. 6 y mod. 8L) y de microondas (Telurómetros MRA-101, MRA-3 y CA-1000), se produjeron las siguientes modificaciones:

- Bases geodésicas. Utilizando electrodistanciómetros de luz visible, se mi dieron lados-bases no sólo en cada cruce, sino también en el centro de cada trozo de cadena.

- Red fundamental. Se midieron lados configurándose dos tipos de estructuras:
  - a) Trozos de cadenas compuestas de triángulos simples, en que se midieron los tres ángulos con peso 9 y un lado de cada triángulo con E.D.M. de luz visible.
  - b) Trozos de cadenas compuestas también de triángulos simples, en los que se midieron los tres ángulos con peso 9 y los tres lados con E.D.M. de microondas.
- Red de relleno. La densificación en las mallas se ha modificado fundamentalmente, introduciéndose la medición de poligonales con electrodistanción metros de microondas. Se configuraron dos tipos de estructuras:
  - a) Triangulación de I orden en forma clásica, efectuándose la densificación mediante poligonales desarrolladas entre los vértices de aquélla. Se han eliminado de esta manera los primitivos II, III y IV órdenes de malla.
  - b) En reemplazo de la triangulación clásica, se densificó con una red de poligonales calificadas de I y II orden. De las primeras, llamadas también principales, se midieron tres en la dirección de los meridianos y cuatro en la de los paralelos. Estas poligonales principales se iniciaron y terminaron en puntos de las cadenas fundamentales. Las de II orden o secundarias se apoyan a su vez en vértices de las principales.

#### 2 - Compensación de la Red Fundamental y de Relleno

En el año 1969, utilizando los programas y equipos del U.S.Topographic Command se compensaron los 19 polígonos de la red fundamental cuya medición estaba concluida en esa fecha. En el proceso participaron 4.655 observaciones efectuadas en el terreno (direcciones, distancias y acimutes Laplace) obteniéndose las coordenadas compensadas de 922 puntos a partir del conocido origen Campo Inchauspe. Posteriormente y mediante los mismos programas y equipos se compensaron las redes de relleno de primero y segundo orden, comprendidas dentro de la anterior, y que se encontraban totalmente medidas para 1971. También se agregaron los anillos de la red fundamental cuyo trabajo de campo y preliminar de cálculo concluyó durante 1971. Estas anexiones tienen el carácter de forzadas puesto que se mantuvieron fijas las coordenadas de los puntos de vínculo.

A partir de 1972 se emplean programas para el cálculo de la compensación de la red fundamental de triangulación realizados por 2 profesionales del IGM., efectuándose el procesamiento en Buenos Aires. El método adoptado fue el de variación de coordenadas. Las ecuaciones normales se resuelven por el procedimiento de Choleski. Dada la gran cantidad de puntos de la red (unos 2.600), se aplicó el sistema de redes parciales dependientes (Helmert-Pranis Pranievich). Los programas pueden procesar cantidades mayores, con la única limitación del tiempo, y diversas clases de mediciones como triangulaciones, trilateraciones, poligonales o combinación de ellas.

#### 3 - Nueva nomenclatura de los Puntos Trigonométricos

A partir de 1971 se adoptó una nueva nomenclatura para los Puntos Tri

gonométricos de la Red de Relleno o Mallas de triangulación.

- Los puntos de I orden determinados por triangulación pasaron a denominarse de II orden. De igual forma, son puntos de II orden los pertenecientes a las poligonales principales. Para la numeración de estos puntos de II orden de cada malla se han reservado los números del 501 al 1.000.
- Los puntos de II y III determinados por triangulación, pasaron a denominarse de III orden. De igual manera, son puntos de III orden los pertenecientes a las poligonales secundarias. La numeración de los puntos de III orden comienza en cada malla con el 1.001.

#### 4 - Modificación de nomenclatura de Cadenas de Triangulación

En razón de que la letra Ñ no es de uso general en los sistemas de computación vigentes, en 1974 se eliminó dicha letra de la nomenclatura del Proyecto de Triangulación Fundamental. En consecuencia, se denominó:

cadena P a la anterior cadena  $\tilde{N}$ , y cadena Q a la anterior cadena P.

#### NIVELACION GEODESICA

#### 1 - Incorporación de instrumental

Con la incorporación de los niveles automáticos Zeiss Ni 1, con sistema compensador a péndulo en X, adquiridos durante los años 1971-1972, se ha renovado el instrumental para nivelaciones de Alta Precisión. Con tal motivo, se ha modificado ligeramente el procedimiento operativo, a fin de eliminar la influencia de carácter sistemático del error residual de compensación, propiedad característica de todo instrumento con compensador.

#### 2 - Compensación de polígonos de Alta Precisión y Precisión

Fue realizada en los Estados Unidos de Norte América, en el año 1970. Cada red comprendió dos compensaciones, una con corrección ortométrica y otra sin ella, que se calcularon en una Honeywell 1800, por el método de los cuadrados mínimos. Se compensaron 74 polígonos de Alta Precisión y 372 de Precisión.

#### GRAVIMETRIA

#### 1 - Red de ler. Orden

En 1964 se proyectó el reemplazo de la red de puntos gravimétricos pendulares (gravedad relativa), por otra de puntos gravimétricos diferencia les ubicados en aeropuertos, vinculados al de Gravedad Absoluta. Esta red se midió durante 1968, utilizándose gravímetros diferenciales termostatizados, trasladados por avión, conjuntamente con la Operación BACARA (Base de Calibración de la República Argentina), en la que intervinieron además el

Servicio de Hidrografía Naval, Yacimientos Petrolíferos Fiscales y la Facultad de Ingeniería de la Universidad de Buenos Aires, contándose con la colaboración del Servicio Geodésico Interamericano.

#### 2 - Base de control para gravímetros estáticos

Para controlar la posible variación de la constante de los aparatos gravimétricos de interpolación y el estado de los mismos, se construyó en 1953/54 una pequeña base en los alrededores de Buenos Aires, con una variación máxima de 70 miligales.

En la actualidad, el recorrido de la misma se hacía sumamente dificultoso debido al intenso tránsito, atentando asimismo contra la buena estabilidad de los puntos.

Por ello se decidió efectuar la medición de una nueva base de control que obviara tales dificultades. Se eligió para este fin la ruta que une Buenos Aires con San Miguel del Monte, en la provincia de Buenos Aires.

Los trabajos correspondientes, se realizaron durante los años 1965, 1966 y 1967, haciendo intervenir equipos propios y de otros organismos.

#### **FOTOGRAMETRIA**

Durante este período se produjo la actualización de instrumental y de métodos de trabajo.

Con la adquisición del estereocomparador electrónico NISTRI modelo TA 3/P, el Instituto Geográfico Militar incursionó por primera vez en el moder no campo de la aerotriangulación analítica.

Con posterioridad se incorporaron los autógrafos Wild modelo A-10, con los que se encaró la ejecución de aerotriangulaciones semianalíticas o de modelos independientes. Se debe señalar que en este caso, el ensamble analítico de los modelos se realizó empleando una solución geométrica propia, complementada con su respectivo programa de computación.

En fecha reciente se obtuvo también la solución espacial para el ensamble de haces perspectivos (orientación relativa exclusivamente analítica), elemento éste fundamental para encarar aerotriangulaciones analíticas. Durante el transcurso del próximo año se espera sustituir los programas de aerotriangulación analítica vigentes por los derivados de esta solución.

#### CARTOGRAFIA

Le incorporó en forma permanente desde el año 1964, el sistema de grabado en plástico conocido con el nombre de "Scribing" o "Negative Engraving. Esta nueva técnica, en la que se utilizan plásticos y películas base polyes ter de gran estabilidad dimensional, mecanizó notablemente la producción, reemplazando con ventaja al sistema de los originales dibujados.

El Instituto Geográfico Militar, consciente de la importancia de es-

tos nuevos procedimientos, reorganizó, a partir de la etapa fotogramétrica, todos sus métodos de trabajo, encarando así en este período la producción de originales cartográficos negativos grabados y en película, para la impresión de la cartografía que elabora.

Es de hacer notar que en el período 1963-1975 se completó la cartografía a escala 1:500.000 de todo el territorio nacional (parte continental americana), con hojas en nueva posición geográfica. Asimismo se cubrió totalmente el Sector Antártico Argentino con cartografía a escalas 1:500.000 y 1:1.000.000.

#### VINCULACIONES Y COLABORACIONES INTERNACIONALES

De acuerdo a las resoluciones y recomendaciones aprobadas en diversas Asambleas Generales del Instituto Panamericano de Geografía e Historia (IPGH), referentes a la realización de vinculaciones de redes geodésicas para la determinación del Punto Datum Sudamericano, se llevaron a cabo, con el apoyo del referido organismo, las siguientes vinculaciones:

- planimétricas: con Chile, Paraguay y Brasil.
- altimétricas: con Chile, Paraguay y Brasil.
- gravimétricas: con Paraguay, Bolivia, Brasil y Uruguay.

Asimismo, en 1969 se determinaron 13 estaciones astronómicas semifundamentales (latitud y longitud), en las cadenas 5 y E, para la obtención de un perfil astrogeodésico, como colaboración a los estudios que efectúa un grupo de trabajo del Comité de Geodesia del IPGH para la fijación de un Punto Datum Sudamericano.

#### TRABAJOS POR CONTRATO

Se hace a continuación una breve referencia acerca de algunos de los numerosos trabajos realizados.

#### 1 - Con Entidades Binacionales

- Entidad Binacional Yaciretá Restitución planialtimétrica a escala 1:10.000 del área del embalse de compensación del proyecto Yaciretá.
- Comisión Mixta Argentino-Paraguaya del Río Paraná
  Vinculación a la Red de Nivelación de los hidrómetros de Paso de la
  Patria, Itatí y de Itá-Ibaté.
  Determinación del punto de arranque y alineación en la margen argenti
  na de nueve perfiles transversales del río Paraná.
  Relevamiento de seis perfiles transversales del río Iguazú en el tramo comprendido entre las cataratas y la confluencia del río Paraná.
  Vinculación a red altimétrica paraguaya, mediante dos cruces a través
  del río Paraná (con la participación de la Dirección Nacional de Cons

trucciones Portuarias y Vías Navegables).

- 2 Con Gobiernos de Provincias y Reparticiones Públicas (art. 14 Ley de 1a Carta)
  - Provincia del Chaco Trabajos geodésicos, topográficos, fotogramétricos y cartográficos.
  - Provincia de Salta Triangulación geodésica fundamental.
  - Secretaría de Minería de la Nación Triangulación geodésica fundamental en Río Negro, Chubut y Santa Cruz.
  - Provincia de Formosa
     Nivelación de Alta Precisión y Precisión.
  - Provincia de La Pampa Poligonación geodésica de malla.
  - Provincia del Neuquén Triangulación geodésica fundamental y de malla.
  - Provincia de Mendoza Triangulación geodésica fundamental y de malla.
  - Provincia de Jujuy Triangulación geodésica fundamental.
  - Provincia de Río Negro Triangulación geodésica fundamental y poligonación geodésica de malla.
- 3 Otros Trabajos para Organismos Nacionales, Provinciales, Municipales y Empresas Privadas
  - Secretaría de Minería de la Nación Preparación, dibujo, montaje e impresión de un mapa de la provincia de Santiago del Estero, a escala 1:600.000.
  - Dirección Nacional de Construcciones Portuarias y Vías Navegables (DNCP y VN) y Comisión Nacional de la Cuenca del Plata (CONCAP) Vinculación a la Red de Nivelación de Alta Precisión mediante ramales, de las escalas hidrométricas y perfiles transversales del río Paraná, correspondientes a los siguientes lugares en la provincia de Misiones: Posadas, La Mina, Doce, Corpus, Los Pinares, Eldorado, Libertad, Santo Pipó, Cai Manó, Libertador Grl. San Martín, Esperanza, San Martín, Iguazú, Tipo y El Ñandú. Además, por convenios con la DNCP y VN, se vincularon a la Red de Nivelación, mediante ramales, las escalas hidrométricas de los siguientes puertos: Pilcomayo, Dalmacia, Bouvier, Formosa, Bermejo, Barranqueras, Goya, Esquina, La Paz, Hernandarias, Paraná, Alejandra, San Javier, Helvecia, Santa Fe, Coronda, Gaboto, Borghi, Rosario, San Martín, San Nicolás, Baradero, Zárate y Ensenada.
  - Comisión Nacional de Energía Atómica Levantamiento del área correspondiente a la futura usina atómica del Embalse del Río Tercero.

- Comisión Nacional de Investigaciones Espaciales de la Fuerza Aérea Determinación de las coordenadas de una rampa de lanzamiento de cohe tes, en la Base Aérea Villa Reynolds, provincia de San Luis.
- Hierro Patagónico de Sierra Grande S.A. Minera Poligonación y nivelación en la zona de Punta Colorada, provincia de Río Negro.
- Dirección de Catastro de la Pampa Cubrimiento aerofotogramétrico de 30.000 Km², a escala aproximada 1:35.000.
- Dirección de Turismo de Salta
   Restitución planimétrica a escala 1:5.000 de la ciudad de Salta y alrededores.
- Municipalidad de Río Cuarto (Córdoba) Cubrimiento aerofotogramétrico a escala 1:50.000. Ampliaciones a escala 1:10.000 y mosaico sin apoyo.
- Municipalidad de Vicente López (Buenos Aires)
   Cubrimiento aerofotogramétrico en película color y confección de mosaico semiapoyado.
- Municipalidad de la Ciudad de Buenos Aires
   Compaginación, dibujo, montaje e impresión de un plano de la ciudad y guía de nomenclatura.
- Palas S.R.L. Levantamiento aerofotogramétrico a escala 1:10.000 de una zona de la provincia del Neuquén.
- Geocalc Argentina Medición angular y lineal de dos cuadriláteros con doble diagonal en la zona del complejo Zárate-Brazo Largo.
- Harza y Asociados de Argentina Análisis de los datos, cálculos de triangulación y compensación por sistema de computación, e informe sobre la precisión, de los trabajos correspondientes al área del embalse Yacyretá.

#### TRABAJOS EN COLABORACION

#### 1 - Plan Cordillerano

A los fines de colaborar con las Comisiones Argentinas Demarcadoras de Límites Internacionales, dependientes del Ministerio de Relaciones  $\operatorname{Ext}\underline{e}$  riores y Culto, el IGM ha elaborado el Plan Cordillerano.

Este Plan comprende la ejecución de todas aquellas tareas, tanto de campo como de gabinete, necesarias para obtener la carta regular a escala 1:50.000 de una faja de 5 Km a cada lado de la frontera con la República de Chile, y el completamiento de hojas a escala 1:100.000 en territorio ar gentino.

En tal sentido, se ha dividido la frontera argentino-chilena en 16 secciones de 2° de latitud cada una, correspondiendo a este Instituto efec

tuar los trabajos en las secciones III (comprendida entre los paralelos  $-50^{\circ}$  y  $-52^{\circ}$ ), IV (entre  $-48^{\circ}$  y  $-50^{\circ}$ ), XI (entre  $-34^{\circ}$  y  $-36^{\circ}$ ), XII (entre  $-32^{\circ}$  y  $-34^{\circ}$ ), XIII (entre  $-30^{\circ}$  y  $-32^{\circ}$ ), y XV (entre  $-26^{\circ}$ y $-28^{\circ}$ ).

Los trabajos de campo, que se iniciaron en 1966, han concluído en las secciones III y IV, habiéndose realizado hasta el 31 de diciembre de 1975, los correspondientes a un 80% de la sección XI y a un 15% de la sección XV.

Asimismo, apoyando la labor de las Comisiones Argentinas Demarcadoras de Límites Internacionales, el IGM autoriza a Personal Técnico de su plantel a prestar en ellas servicios temporarios, ya sea revistando como Delegados y participar en consecuencia en las tareas de demarcación de fronteras, o bien como Veedores técnicos, para trabajos que se realizan en las zonas limítrofes.

#### 2 - Contribución al estudio del movimiento de la corteza terrestre

Con la cooperación del gobierno de la provincia de San Juan y del Instituto Sismológico Zonda de la Universidad Nacional de Cuyo, se remidió en 1967 la línea de nivelación de Alta Precisión N 23, Chepes (La Rioja) - San Juan, que tiene una extensión de 231 Km, después de transcurridos 29 años de su primera medición. Durante ese lapso se produjeron en la zona varios movimientos sísmicos, siendo el más importante el terremoto de 1944 que destruyó la ciudad de San Juan.

La interpretación geofísica de las variaciones sufridas por los valores de las cotas, ha estado a cargo del Instituto Sismológico Zonda, que prosigue reuniendo datos a fin de completar el referido estudio.

#### 3 - Base de Calibración de Gravímetros de la República Argentina

En 1968, Yacimientos Petrolíferos Fiscales, el Servicio de Hidrografía Naval, la Facultad de Ingeniería de la Universidad de Buenos Aires y el Instituto Geográfico Militar, con la colaboración del Servicio Geodésico Interamericano, llevaron a cabo la denominada Operación Base de Calibración de la República Argentina (BACARA).

Esta operación tendía a vincular entre sí los diferentes levantamientos gravimétricos independientes, realizados con fines geofísicos por YPF, y referirlos a la Base de Calibración que se extiende desde la Quiaca hasta Ushuaia.

La coincidencia de la realización de dicha operación, con el proyecto de la Red de ler. Orden del IGM, hizo posible que por medio de la extensión de la Operación BACARA, ésta cubriese también las necesidades de una Red Nacional de Control de ler. Orden.

#### 4 - Base Patrón para Contraste de Electrodistanciómetros

La necesidad del establecimiento en la Argentina de una Base Patrón para Contraste de Electrodistanciómetros, se originó en el IV Congreso Nacional de Cartografía (Mendoza, 1969).

El Subcomité Asesor de Geodesia, dependiente del Comité Nacional de la Unión Geodésica y Geofísica Internacional, a través de un grupo de traba jo creado al efecto de estudiar y proyectar la base patrón, coincidió en la conveniencia de aprovechar alguna de las Bases Geodésicas y cuadriláteros de vinculación a la Red Fundamental ya medidas por el IGM, surgiendo como la más adecuada la Base Arrecifes.

En diciembre de 1973, el IGM encaró un pre-reconocimiento de la Base Arrecifes, su cuadrilátero de ampliación y el de cadena, habiendo colaborado en ello el Instituto de Geodesia de la Universidad de Buenos Aires. Este trabajo demostró la viabilidad del proyecto.

Mientras se iniciaban gestiones ante un grupo de Organismos, a fin de que contribuyeran financiera o materialmente en la realización de las tareas, el IGM, deseoso de iniciarlas a la brevedad, ofreció realizar a su cargo el reconocimiento definitivo de la Base Patrón, el que se cumplió en febrero de 1975.

Con posterioridad, el IGM solventó en gran parte los gastos directos, poniendo a su vez las comisiones en pleno para los trabajos de medición.

#### 5 - Trabajos Gravimétricos en el Sector Antártico Argentino

Durante la Campaña Antártica 1965/66, personal del Departamento Antártico del Estado Mayor del Ejército, utilizando un gravímetro Frost del IGM, y asesorado por técnicos del mismo, efectuaron mediciones que comprendieron un perfil gravimétrico desde Base General Belgrano hasta el Polo Sur. El punto de partida fue la Base General Belgrano, vinculado con Base Esperanza.

En setiembre de 1967, la Fuerza Aérea Argentina realizó vuelos en el Sector Antártico, participando un Técnico del IGM. Mediante un gravímetro Worden vinculó las bases argentinas Matienzo y Esperanza con Río Gallegos.

Durante la Campaña Antártica 1973/74, se realizó un relevamiento gravimétrico en la isla Decepción, consistente en la determinación de 96 puntos, a los que se les dió coordenadas planialtimétricas. Estas determinaciones quedaron vinculadas a la red gravimétrica BACARA, mediante la estación "Ushuaia K" de dicha red. Con los valores obtenidos y realizadas las reducciones correspondientes, se confeccionó el plano de isoanómalas de Bouguer cada 2 mgal, usando como base la carta de la isla Decepción, a escala media 1:23.150, proyección Mercator.

En la Campaña 1974/75, como parte de los objetivos científicos perseguidos en el proyecto GEOANTAR, se efectuó un relevamiento gravimétrico en la isla Marambio, efectuándose 16 determinaciones sobre puntos cuyas coordenadas fueran determinadas trigonométricamente. El transporte estuvo a cargo de la Fuerza Aérea Argentina, mediante un aparato Hércules C 130, lo que permitió hacer las siguientes vinculaciones: Río Gallegos - Marambio; Marambio - Río Gallegos; Río Gallegos - "Ushuaia K".

#### 6 - Trabajos Metrológicos para diversos Organismos

Al disponer el IGM de un comparador óptico para mediciones lineales hasta 4 m de gran precisión, único en Sudamérica, diversos patrones certificados por la Oficina Internacional de Pesas y Medidas, una Base de Contraste para alambres de invar, e instalaciones adecuadas para diversas operaciones metrológicas, las mísmas han sido utilizadas por diversos organismos es tatales y privados, como ser: YPF, Agua y Energía Eléctrica, Comisión Nacio

nal de Energía Atómica, Somisa, INTI, SEGBA, Servicio de Hidrografía Naval, Instituto Antártico Argentino, Secretaría de Minería, Dirección de Geodesia de la Pcia. de Bs. As., Universidad de Buenos Aires, de Córdoba, de Tucumán, de Cuyo, y por países limítrofes, que envían periódicamente instrumental para su contraste.

#### NUEVAS INSTALACIONES

#### NUEVO EDIFICIO

Por Decreto del Poder Ejecutivo Nacional Nº6541/68, se facultó al Comando en Jefe del Ejército (Instituto Geográfico Militar) a iniciar la paulatina renovación de sus instalaciones a efectos de adecuarlas, por etapas, a las secuencias modernas de los procesos técnicos que en ellas se desarrollan.

La Primera Etapa ya cumplida, consistió en la construcción del Edificio Técnico, destinado a alojar en él a los Departamentos Geodésico, Cartográfico y Logístico. Cuenta con un subsuelo, planta baja y tres pisos, con una superficie cubierta de 5.500 m².

La Segunda Etapa comprende la construcción del Edificio Dirección y alojará a la Dirección, Subdirección, los Departamentos Operaciones y Personal y la División Finanzas. Constará de un subsuelo para garage, planta baja con hall de entrada y un salón de actos y cuatro pisos altos; la superficie de esta Etapa es de 4.200 m². Ya fueron licitadas las obras preliminares, y se prevee la iniciación para principios del año 1977.

#### CENTRO DE CALCULO

Se instaló en 1963, integrado con un equipo IBM 1620 y periféricos correspondientes.

El Centro cuenta para sus actividades con un complejo automático que está preparado para dirigir todas sus funciones.

La Planta Automática tiene por finalidad brindar a todos los equipos electrónicos de cálculo las condiciones eléctricas requeridas por su delica do funcionamiento, así como en etapas posteriores de su planificación, permitir en condiciones óptimas la incorporación de aparatos e instrumental au tomático de relevamiento cartográfico.

Todas las funciones del Centro de Cálculo son programables y el orden de actividades que hay que ordenarle a la Planta Automática para que todo se realice sin intervención humana, está formado por un programa principal situado en el Tablero General de la Sala de Máquinas, y por un programa secundario del Tablero de Comando, que se encuentra en la Cámara de Cálculo.

#### LABORATORIO DE ELECTRODISTANCIOMETROS

Se instaló en 1974, en las dependencias Alvarez de Condarco. En él se realiza el contraste y la calibración de frecuencias de los electrodistanciómetros, como así también la reparación de los mismos.

#### INFORMACIONES VARIAS

#### PUBLICACIONES EDITADAS POR EL IGM

- 1 Publicaciones Técnicas
- Nº 34 Nuevas técnicas en materia cartográfica. Buenos Aires, 1964.
- Nº 35 Geodímetro. Medición de bases geodésicas. Buenos Aires, 1965.
- Nº 36 Planeamiento, programación y control de actividades. Buenos Aires, 1965.
- Nº 37 Trabajos con computadora electrónica digital (parte de aplicación geodésica-topográfica). Buenos Aires, 1965.
- Nº 38 La computadora electrónica digital al alcance de todos. Buenos Aires, 1965.
- Nº 39 Compensación de una triangulación mediante la transformación de coe ficientes de las ecuaciones de error. Buenos Aires, 1966.
- Nº 40 del IGM y № 294 del IPGH Palabras usadas por los programadores y computadoras. Buenos Aires, 1967.
- Nºº 41 Problemas del cálculo geodésico representados en las formas correspondientes a la aplicación de las computadoras electrónicas. Cálculos relacionados con el elipsoide. Buenos Aires, 1968.
- Nº 42 Conversión de coordenadas Gauss-Krüger. Buenos Aires, 1968.
- Nº 43 Nuevas fórmulas para calcular las magnitudes relacionadas con el elipsoide terrestre. Su adaptación al cálculo mecanizado. Buenos Aires, 1969.
- Nº 44 Fórmulas y tablas para la conversión de las coordenadas Gauss-Krüger. Buenos Aires, 1969.
- Nº 45 y № 348 del IPGH Cálculo y compensación de sistemas poligonales. Buenos Aires, 1973.

Primera Parte: Problemas generales relacionados con los sistemas po

ligonales.

Segunda Parte: Sistemas poligonales intercalados.

Tercera Parte: Sistemas poligonales libres o vinculados indirecta-

mente a puntos trigonométricos.

#### 2 - Folletos de Divulgación

- Contrastación de medidas lineales a extremos. Buenos Aires, 1967.
- Geodímetro AGA. Modelo 6. Estudio comparativo de precisiones con otros equipos de medición. Buenos Aires, 1968.
- Método para conocer la longitud y latitud astronómica de un lugar y el acimut de una dirección mediante observaciones del sol. Buenos Aires, 1972.

#### 3 - Publicaciones por Series y Números

"F" № 1 - Instrucciones para levantamientos topográficos con la plancheta Breithaupt M 1895. Buenos Aires, 1969.

#### 4 - Publicaciones Varias

- La técnica moderna al servicio de la economía. Buenos Aires, 1964.
- Ley Nº 16.828. Cubrimiento fotográfico del país. Buenos Aires, 1965.
- Resolución de problemas de cálculos geodésico-topográficos con la calcula dora electrónica IME-NCR. Buenos Aires, 1963.
- Curso Técnico del Servicio Geográfico-Topografía la. parte, ed.1972.
- Curso Técnico del Servicio Geográfico-Topografía 2a. parte, ed.1972.
- Curso Técnico del Servicio Geográfico-Geodesia Astronómica, ed.1973.

#### CURSO DE GEOGRAFIA MATEMATICA

Por un convenio celebrado en febrero de 1969, entre el Consejo Nacional de Educación Técnica y el Comando en Jefe del Ejército, el Instituto Geográfico Militar asumió la conducción de las actividades educativas correspondientes a los cursos del ciclo superior de la especialidad Geografía Matemática.

Para la celebración de dicho acuerdo, se tuvo en cuenta que el IGM reunía adecuadamente las condiciones necesarias para impartir una enseñanza eminentemente práctica y orientada hacia el tipo de labor que luego desempenarán los egresados en los distintos organismos cartográficos.

IMPRESION DE CARTAS, MAPAS, ATLAS, PUBLICACIONES TECNICAS Y TRABAJOS VARIOS

1.440 Ediciones de las hojas cartográficas nuevas, actualizaciones y reim-

- presiones, a escalas 1:25.000, 1:50.000, 1:100.000, 1:250.000 y 1:500.000, con un tiraje total de 1.035.924 ejemplares.
- 4 Ediciones del mapa de la República Argentina a escala 1:2.500.000, con un tiraje de 32.500 ejemplares.
- 1 Edición del mapa de la República Argentina a escala 1:5.000.000, con un tiraje de 15.000 ejemplares.
- 3 Ediciones del mapa de la República Argentina a escala 1:10.000.000, con un tiraje de 24.000 ejemplares.
- 2 Ediciones del mapa del Territorio Nacional de la Tierra del Fuego, Antártida e Islas del Atlántico Sur a escala 1:5.000.000, con un tiraje de 11.300 ejemplares.
- 3 Ediciones del mapa Histórico de la República Argentina a escala 1:4.000.000, con un tiraje de 6.600 ejemplares.
- 2 Ediciones del mapa de la República Argentina a escala 1:5.000.000 con las divisiones y superficies de los departamentos y partidos de todo el país con un tiraje de 3.000 ejemplares.
- l Edición del Atlas de la República Argentina (I Parte Política) con un tiraje de 10.000 ejemplares.
- 4 Reimpresiones del Atlas Escolar Físico Político de la República Argentina, edición 1962 con un tiraje total de 100.000 ejemplares.
- 10 Ediciones y reimpresiones de Publicaciones Técnicas, folletos varios y catálogos de publicaciones cartográficas del IGM, con un tiraje total de 19.139 ejemplares.

Además se imprimieron Boletines, Reglamentos y Leyes Militares, así como diversos trabajos para la Dirección General de Estadística del Ejército, para la Dirección General Impositiva, para la Municipalidad de la Ciudad de Buenos Aires, para la Caja Nacional de Previsión de la Industria, Comercio y Actividades Civiles, para el Consejo Nacional de Educación, para el Servicio Meteorológico Nacional, para la Dirección Nacional de Aduanas, para la Dirección General de Suministros del Estado, para el Registro Nacional de las Personas, etc.

TRABAJOS GEODESICOS

		*		
2,				
	*		*	
			e e	4.
20		4	*	
	e e			
			Ē	
	g .			5
¥	*			*
s 0	*			
	*	6	4	*
	1			
¥.			<i>.</i> ≠	
	e e			
* :			**************************************	
	er.	7 <u>9</u> 4		k
	e e			
			¥	
	•			
#	¥		146	
	·*· X			
6			*	
	Sign 18		al .	
4)	•		•	
	*			
*				
			ja ja	
	*			N 44
	•			
Te.	4		<b>2</b> 8	
8	3	ä		
20 ES	r.			

## ASTRONOMIA

1963 - 1975

## ESTACIONES ASTRONOMICAS FUNDAMENTALES

NOMBRE DEL PUNTO DE LAPLACE	UBICACION	OBSERVACIONES	
San Carlos N.	3xC	cruce de cadenas	
Cpo. El Carrizal	3xD	Ü	
Los Embanques	2xG	11	
Cpo. La Flor	3xG	11	
Lomas de Olmedo	4xB	11	
Palpalá	3xB	11	
Extremo N.E.Base Chorriaca	lxI	11	
Loma de los Olivos	1xJ	11	
Médano Chico	2xJ	11	
Roversi	5xD	11	
Loma Blanca	2(J-K)	en mitad de cadena	
Co.Chato Grande	2xK	cruce de cadenas	
Bajada del Diablo	1xK	11	
Co.Botones	2xL	***	
Cañadón Lagarto	2xM		
Loma Pedregosa	1xL	ır	
Cpo. Quilodran	l xM	11	
	-26°15' (1)	(1) latitud aproximada	
Nacientes del Pepirí Guazú	-53°39' (2)	(2) longitud aprox.	
		resp.a Greenwich	
Loma Cavadonga	2xN	cruce de cadenas	
Parada Minerales	2 (M-N)	en mitad de cadena	

#### ESTACIONES ASTRONOMICAS SEMI-FUNDAMENTALES DETERMINADAS EN LA FRONTERA ARGENTINO - CHILENA

#### - Coordenadas al minuto para su localización

NOMBRE DEL PUNTO	LATITUD	LONGITUD (resp.a Greenwich)	
Hito 67	-50° 58'	-72° 16'	
Cpo. La Gerónima	-50° 34'	-72° 52'	
Ea. La Cristina	-49° 58'	-73° 08'	
Paso del Agua Negra	-30° 12'	-69° 50'	
Paso San Francisco	-26° 52'	-68° 15'	
Paso Pehuenche	-35° 59'	-70° 24'	
Cristo Redentor	-32° 49'	-70° 04'	
Mina Sominar	-34° 39'	-70° 06'	
Alférez Portinari	-33° 37'	-69° 28'	
Vega Botijuela	-25° 47'	-67° 48'	
Quebrada de la Peña Negra	-28° 22'	-69° 20'	

#### ESTACIONES ASTRONOMICAS EXPEDITIVAS

#### - Coordenadas al minuto para su localización


NOMBRE DEL PUNTO	LATITUD	LONGITUD (resp.a Greenwich)
Km 129 - Picada 8	-25° 08'	-62° 07'
Puesto El Cabral	-25° 19'	-62° 32'
Campo Astorga	-24° 35'	-62° 31'
Mision Nueva Pompeya	-24° 56'	-61° 29'
Picada Río Bermejo - Km 70	-25° 37'	-61° 23'
Campo El Toba	-24° 17'	-62° 33'

NOMBRE DEL PUNTO	LATITUD LONGITUE (resp.a Green	
Campo La Fidelidad	-25° 03'	-60° 55'
Picada de Olmos - Km 180,8	-25° 39'	-62° 04'
La Bajada	-24° 32'	-61° 31'
Pozo del Vinal	-24° 26'	-62° 06'
Puesto La Puerta	-25° 01'	-60° 28'
Puesto Luján	-24° 321	-62° 57'
Puesto Rivadavia	-25° 29'	-62° 57'
Puesto San Salvador	-25° 01'	-62° 55'
El Quebracho Herrado	-28° 00'	-64° 29'
Estancia El Guapo	-26° 58'	-64° 26'
Santa Cruz	-25° 56'	-64° 37'
El Cencerro	-28° 51'	-61° 22'
Tala Pozo	-28° 46'	-64° 29'

		*		
2)				
	*		*	
			g H	4.
26		4	*	
	e e			
			Æ.	
	ä			
, v	*			*
3 0	*			
	*	6	4	<b>36</b> 0
			*	
	1			
¥.			<b>.*</b>	
	e e			
* *			**************************************	
	er.	72/4		
	e e			
			8	
	•			
A	¥		±€:	
	·*· X			
5			*	
	Sign N		×I	
6				
ž.		*		
*	~			
			Ä	
	*			
4				iā i
ψ.	6			
192	4		. S	
	3	*		
	*		*	


EJÉRCITO ARGENTINO

## ASTRONOMÍA

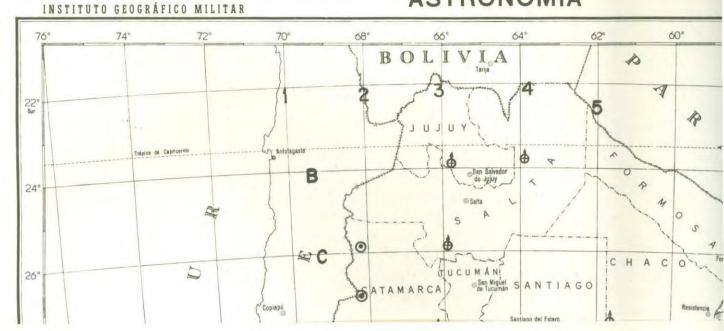

INSTITUTO GEOGRÁFICO MILITAR

### ASTRONOMÍA

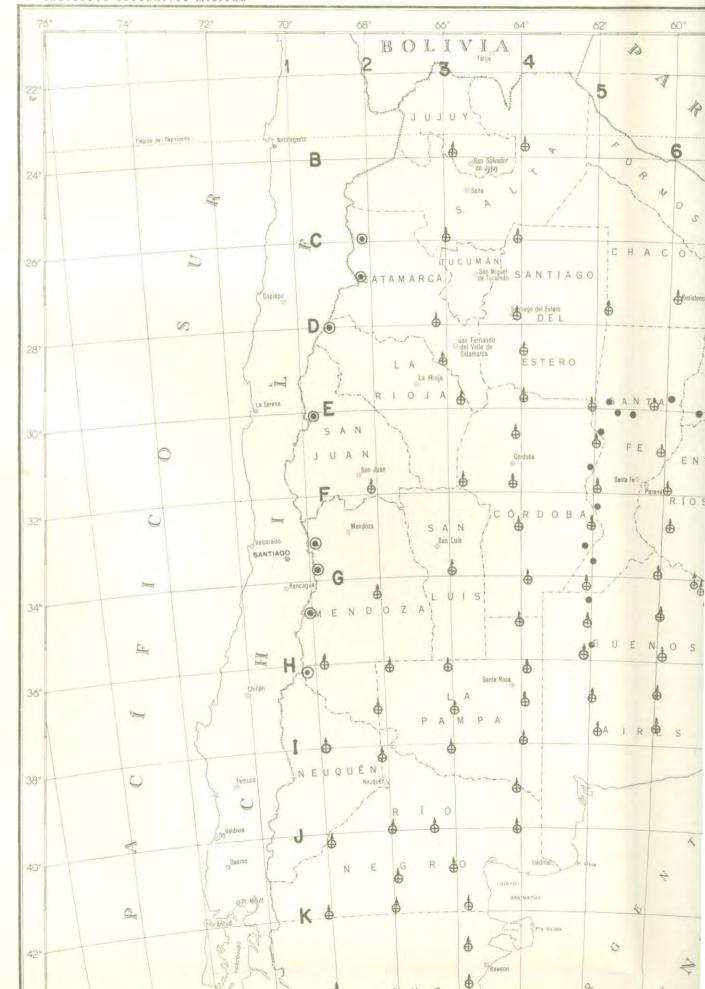

# TRIANGULACION, TRILATERACION, POLIGONACION Y BASES

1963 - 1975

#### **CADENAS**

#### 1 - Reconocimiento

```
1(I-J); 1(J-K); 1(K-L); 1(L-M); 1(M-N); 1(N-P); 2(F-G); 2(G-H); 2(I-J); 2(J-K); 2(K-L); 2(M-N); 2(N-P); 3(C-D); 3(F-G); 3(G-H); 5(C-D); 5(D-E); 6(C-D); 7(D-E); B(3-4); C(4-5); C(5-6); D(3-4); D(4-5); D(5-6); F(2-3); G(2-3); G(3-4); J(1-2); K(1-2); K(2-3); L(0-1); L(1-2); M(1-2); N(1-2).
```

#### 2 - Medición

```
1(H-I); 1(I-J); 1(J-K); 1(K-L); 1(L-M); 1(M-N); 2(F-G); 2(G-H); 2(I-J); 2(J-K); 2(K-L); 2(M-N); 3(B-C); 3(C-D); 3(D-E); 3(F-G); 3(G-H); 4(B-C); 5(C-D); 5(D-E); B(3-4); C(3-4); D(3-4); D(5-6); F(2-3); F(3-4); G(2-3); G(3-4); I(1-2); J(1-2); K(1-2); K(2-3); L(0-1); L(1-2); M(1-2); N(1-2).
```

	I ORDEN II ORDEN		SUPERFICIE
*			CUBIERTA EN Km <sup>2</sup>
RECONOC IMIENTO	563	266	111.800
MEDICION	577	278	132.100

#### **MALLAS**

#### 1 - Reconocimiento

OH; 1F; 1G; 1H; 2G; 2H; 3C; 3D; 3E; 3F; 3I; 5C; 5D; 6B; 6D.

#### 2 - Medición

OH; 1F; 1G; 1H; 2G; 2H; 3E; 3F; 3I; 5C; 5D; 6F; 7F.

Con exclusión de las mallas 2H y 5C, en las que sus puntos sufrieron un cambio de nomenclatura, la cantidad de Puntos Trigonométricos reconocídos y medidos fue la siguiente:

* *	CANTIDAD DE PUNTOS			SUPERFICIE
V	I ORDEN	II ORDEN	III ORDEN	CUBIERTA EN Km <sup>2</sup>
RECONOCIMIENTO	336	551	-	236.400 (2)
MEDICION	295	461	22 (1)	236.500 (2)

- Observaciones: (1) Los puntos de III Orden que figuran en el cuadro, corres ponden a la malla 5D, y fueron determinados por poligonación.
  - (2) Las superficies expresadas corresponden a la totalidad de las mallas reconocidas y medidas.

#### Mallas 2H y 5C:

	CANTIDAD DE PUNTOS		
72 1030040 F66004	II ORDEN	III ORDEN	
RECONOCIMIENTO	156	165	
MEDICION	159	336	

BASES

En el período considerado se midieron las siguientes bases:

DENOMINACION DE LA BASE	UBICACION	INSTRUMENTAL EMPLEADO		
San Carlos	3xC	Alambres de invar		
Cpo. La Flor - Cpo. 30 de agosto	3xG	Geodímetro 2A		
Cpo. La Flor - Alto Pelado	3xG	2 10 11		
Paso del Rey - El Carrizal	3(F-G)	11 11		
Soitué - Loma de la Bandera	2(G-H)	11 11		
Cpo. Los Leones - Cpo. La Esperanza	G(3-4)	***		
Potrero de los Ruiz - Loma del Tineo	4xB	Geodimetro Mod. 6		
Co. Alto de Padilla - Palpalá	3xB	18 11 11		
Cpo. San Martín - El Rumical	3(B-C)	11 11 11		
Churcal	3xB			
La Ahorcada - Co. Los Potrerillos 1	3xC	11 11 11		
Co. El Algarrobal - Co. El Desecho	3(B-C)	11 17 11		
Co. Las Minitas - Alto de Viñaco	3(B-C)	11 11 11		

DENOMINACION DE LA BASE	UBICACION	INSTRUMEN EMPLEAI		
Cpo. El 28 - Lote 6	6xD	Geodimetro	Mod.	6
Estero Las Hormigas - Lote 6	6xD	11	11	11
Bordo de la Tordilla - La Loma del Medio	2xI	u	11	Ħ
Cota 1.000 - Río Seco	1xJ	11	11	11
Loma de los Olivos - Bajo Hondo	1xJ	11	11	11
Loma de los Olivos - Ext.O.Quiñi-Huau	1xJ	11	11	tt
Co. Bayo - Co. Manzano Grande	1(I-J)	ii.	11	11
La Ripiera - Cto. El Puntudo	2(I-J)	11	*1	11
Loma El Marucho - Cerrito Bayo	J(1-2)	11	**	11
Barda El Cuy - Loma Chimaité	2xJ	11	**	11
Co. Peña - Médano Chico	2xJ	11	11	11
Cpo. Bichara - Loma Negra	2xJ	11	11	11
Cpo. Kelly - Cpo. Nandubay	5xD	11	11	11
Roversi - Cpo. Kelly	5xD	11	11	11
Cpo. Kelly - Cpo. La Magdalena	5xD	11	11	11
Cpo. Kelly - El Quebrachal	5xD	11	11	**
Cpo. Spitzer - Cpo. Ivanoff	D(5-6)	11		11
Cpo. Las Gamas - Lote 15	5 (D-E)	,,,	**	11
Cpo. La Celestina - Cpo. Las Palmas	6(D-E)	11	11	**
Co. Las Chivas - Co. Ventana	1xK	11	11	**
Co. Ventana - Bajada del Diablo	1xK	,,	11	11
Co. Redondo Epul - Loma Pedregosa	1xL	,,	**	**
Co. de la Peligrosa - Loma Pedregosa	1xL	11	11	11
Co. Chato Grande - La Pampa	2xK	11	11	t I
Co. Chato Grande - Cpo. Carrasco	2xK	n	11	11
Sa. Negra - Co. Botones	2xL	11	11	11
Cpo. Quilodran - Slapelez	1xM	,,	11	11
Co. Piedra - Las Mesetas	1xM	,,	**	11
Lote 10 B - Cañadón Lagarto	2xM	11	11	11
Lote 10 B - Cerro del Ocho	2xM	11	11	91
Lote 10 B - Lote 11 A	2xM	i n	11	11

### TRIANGULACIÓN, TRILATERACIÓN POLIGONACIÓN Y BASES





# TRIANGULACIÓN, TRILATERACIÓN, POLIGONACIÓN Y BASES



#### NIVELACION

1963 - 1975

#### NIVELACION DE ALTA PRECISION

#### 1 - Reconocimiento y Construcción de Puntos Fijos

LINEA	EXTREMOS .	Nº DE Ps. Fs.	ITINERARIO CUBIERTO EN Km.
N (196)	Andalgalá - Santa María	58	143,0
N (197)	Santa María - Tucumán	73	196,0
N (198)	Santiago del Estero - Rapelli	- 76	231,0
N (199)	Santa María - Los Molinos	71	195,5
N (191)	Concarán - Gigena	75	223,0
N (193)	Villa Mercedes - Concarán	47	146,0
N (194)	Villa Mercedes - Vicuña Mackenna	38	117,0
N (201)	Villa Mercedes - San Luis	32	98,0
N (202)	San Luis - Luján	45	173,0
N (203)	San Luis - La Irene	45	136,1
N (204)	La Irene - La Maroma	40	118,8
N (205)	Nueva Galia - La Maroma	34	105,5
N (206)	Nueva Galia - Realicó	32	94,1
N (207)	Villa Mercedes - Nueva Galia	63	189,4
N (200)	Tucumán - Metán	59	175,1
N (215)	Molinos - Perico	95	264,4
N (208)	Nueva Galia - Victorica	48	140,5
N (210)	Grl. Alvear - La Maroma	45	134,9
N (250)	San Rafael - Grl.Alvear	35	105,2
N (252)	Pareditas - San Rafael	37	111,9
N (253)	Pareditas - Mendoza	41	124,1
N (254)	Malargue - Pareditas	74	209,5
N (255)	San Rafael - Agua Escondida	74	215,3
N (257)	Grl.Alvear - Sta.Isabel	55	166,1
N (258)	Neuquén - Zapala (trozo)	17	49,9
N (259)	Las Catitas - San Luis	57	173,9

	EXTREMOS	Nº DE Ps. Fs.	CUBIERTO EN Km
N (209)	La Maroma - Santa Isabel	65	199,7
N (268)	Ea. Colonia Velaz - Formosa	26	80,5
N (269)	Formosa - Comandante Fontana	57	182,1
N (270)	Formosa - Clorinda	37	118,1
N (271)	Comandante Fontana - Fortin Leyes	31	98,3
N (136)	Reconquista - Resistencia	74	225,9
N (146)	Resistencia - Charadai	30	100,5
N (147)	Guaycurú - Charadai	58	179,2
N (260)	Comandante Fontana - Laguna Yema	36	105,8
N (261)	Charadai - Villa Angela	29	89,7
N (262)	Villa Angela - Pres. R.S. Peña	30	95,0
N (263)	Resistencia - Pres. R.S. Peña	54	165,4
N (264)	Resistencia - Ea. Puerto Velaz	30	93,1
N (265)	Fortin Lavalle - Ea. Puerto Velaz	74	228,2
N (266)	Pres. R.S. Peña - Fortín Lavalle	40	125,4
N (267)	Comandante Fontana - Fortin Lavalle	29	85,6
N (272)	Clorinda - Fortín Leyes	78	241,4
(286)	Fortin Leyes - Fortin Pilcomayo (trozo)	20	60,6
(275)	Villa Angela - Quimili	64	198,6
(276)	Villa Angela - San Bernardo	56	175,4
(278)	Río Muerto - Quimili	63	194,5
N (279)	San Bernardo - Ceres	51	161,4
N (169)	San Lorenzo - Corrientes	20	83,1
N (274)	Fortin Lavalle - San Lorenzo	42	132,2
N (277)	San Lorenzo - Río Muerto	25	70,7
N (287)	Posadas - El Alcázar	59	174,0
N (288)	El Alcázar - Puerto Iguazú	54	
N (239)	Maquinchao - Gan Gan	60	159,6
N (240)	A. de la Ventana - Cona Niyeu	24	211,2
N (241)	Puerto Lobos - A. de la Ventana .	46	80,8
N (242)	Cona Niyeu - Telsen	28	147,0
N (243)	Gan Gan - Telsen	37	98,0
(281)	Valcheta - Sierra Colorada	51	129,3
(282)	Chelforó - Sierra Colorada	88	156,4
(289)	Sierra Colorada - Maquinchao	36	319,3
(290)	Neuquén - Chasicó	62	116,7
N (292)	Chasicó - Sierra Colorada		208,6
V (245)	Maquinchao - Ingeniero Jacobacci	* 39 22	127,6
(235)	Gan Gan - El Molle	37	71,0
N (291)	Chasicó - Ingeniero Jacobacci	The state of the s	122,7
N (246)		43	136,4
N (238)	Ingeniero Jacobacci - Pilcaniyeu	47	152,3
	Ingeniero Jacobacci - El Molle	40	124,1
	Resistencia - Corrientes	6	24,0
N (165) N (273)	Posadas - Ituzaingó Pres. Roque S. Peña - Río Muerto	29 46	95,4 142,4

LINEA	EXTREMOS	Nº DE Ps. Fs.	ITINERARIO CUBIERTO EN Km
N (166)	Ituzaingó - Itá Ibaté	23	76,9
N (168)	Itá Ibaté - Corrientes	46	161,3
N (167)	Concepción - Itá Ibaté	50	143,0

En total se construyeron 3.458 Puntos Fijos de 2a.Categoría en líneas de Alta Precisión, cubriéndose un itinerario de 10.705,6 Km.

Además en dicho lapso se construyeron 34 Puntos Fijos de la.Categoría (Nodales) en los siguientes puntos:
Santa María; Villa Mercedes (S.L.); San Luis; La Irene; Nueva Galia; La Maroma; Metán; Molinos; San Rafael; Las Catitas; Plaza General San Martín (Formosa); Cte.Fontana; Clorinda; Fortín Leyes; Ea.Puerto Velaz; Villa Angela; Pres.Roque S.Peña; Fortín Lavalle; San Bernardo; Quimili; Río Muerto; Puerto Iguazú; San Lorenzo; El Alcázar; Telsen; Gan Gan; Maquinchao; Sierra Colorada; El Molle; Ing.Jacobacci; Chasicó; Pilcaniyeu; Ituzaingó; Itá Ibaté.

Asimismo, se reformaron los Nodales Perico y Posadas, y se reconstruyeron 39 Puntos Fijos de 2a.Categoría en las líneas N(157), N(71), N(134), N(161), N(162), N(159) y N(163).

#### 2 - Medición

LINEA	EXTREMOS	ITINERARIO CUBIERTO EN Km
N (128)	San Antonio Oeste - Carmen de Patagones	189,3
N (129)	Río Colorado - Carmen de Patagones	291,3
N (153)	Chelforó - Puelches	137,7
N (191)	Concarán - Gigena	218,8
N (193)	Villa Mercedes - Concarán	142,2
N (194)	Villa Mercedes - Vicuña Mackenna	115,3
N (201)	Villa Mercedes - San Luis	98,5
N (202)	San Luis - Luján	134,6
N (203)	San Luis - La Irene	136,1
N (192)	Tucumán - San Pedro de Guasayán	162,9
N (195)	Tucumán - Rapelli	109,3
N 23	Chepes - San Juan (*)	231,4
N (152)	Chelforó - Neuquén	143,3

LINEA	EXTREMOS	ITINERARIO CUBIERTO EN Km
N (154)	Charle Charl Charle	05.7
N (154)	Choele Choel - Chelforo	85,7
N (200)	San Miguel de Tucumán - Metán	175,1
N (204)	La Irene - La Maroma	116,0
N (205)	Nueva Galia - La Maroma	103,0
N (206)	Nueva Galia - Realicó	95,3
N (207)	Villa Mercedes - Nueva Galia	186,4
N (258)	Neuquén - Zapala (trozo)	49,9
N (208)	Nueva Galia - Victorica	140,5
N (210)	Grl. Alvear - La Maroma	135,1
N (250)	San Rafael - Grl. Alvear	104,1
N (252)	Pareditas - San Rafael	113,6
N (253)	Pareditas - Mendoza	125,5
N (254)	Malargüe - Pareditas	207,4
N (255)	San Rafael - Agua Escondida	211,2
N (257)	Grl. Alvear - Sta. Isabel	165,5
N (259)	Las Catitas - San Luis	174,2
N (209)	La Maroma - Santa Isabel	195,8
N (268)	Ea. Puerto Velaz - Formosa	80,8
N (269)	Formosa - Cmte. Fontana	179,5
N (270)	Formosa - Clorinda	119,5
N (272)	Clorinda - Fortin Leyes	35,2
N (136)	Reconquista - Resistencia	225,4
N (260)	Cmte. Fontana - Laguna Yema	103,1
N (264)	Resistencia - Ea. Puerto Velaz	98,8
N (265)	Fortín Lavalle - Ea. Puerto Velaz	236,6
N (267)	Cmte. Fontana - Fortin Lavalle	82,9
N (271)	Cmte. Fontana - Fortin Leyes	101,8
N (272)	Clorinda - Fortin Leyes	201,2
N (286)	Fortin Leyes - Fortin Pilcomayo (trozo)	58,5
N (146)	Resistencia - Charadai	100,5
N (147)	Guaycurú - Charadai	163,2
N (261)	Charadai - Villa Angela	94,5
N (262)	Villa Angela - Pres. Roque S. Peña	99,0
N (263)	Resistencia - Pres. Roque S. Peña	172,7
N (266)	Pres. Roque S. Peña - Fortín Lavalle	135,9
N (276)	Villa Angela - San Bernardo	174,0
N (279)	San Bernardo - Ceres	162,5
N (287)	Posadas - El Alcázar	173,7
N (161)	Santo Tomé – La Cruz	113,2
N (162)	Santo Tomé - Concepción de la Sierra	105,7
N (240)	AR NO 25 TO 100	
N (240) N (241)	A. de la Ventana - Cona Niyeu Puerto Lobos - A. de la Ventana	79,8
	The accompanion of the contract that the contrac	142,7
N (242)	Cona Niyeu - Telsen	94,9
N (273)	Pres. Roque S. Peña - Río Muerto	138,2
N (278)	Río Muerto - Quimili	189,9
N (288)	El Alcázar - Puerto Iguazú	163,2

LINEA	EXTREMOS	ITINERARIO CUBIERTO EN Km
N (281)	Valcheta - Sierra Colorada	148,5
N (289)	Sierra Colorada - Maquinchao	115,6
N (164)	Concepción de la Sierra - Posadas (*)	93,9
N (274)	Fortín Lavalle - San Lorenzo	132,1
N (277)	San Lorenzo - Río Muerto	101,1
N (299)	Resistencia - Corrientes	26,6
N (275)	Villa Angela - Quimili	197,0
N (282)	Chelforó - Sierra Colorada	303,3
N (166)	Ituzaingó - Itá Ibaté (trozo)	78,6
N (168)	Itá Ibaté - Corrientes	162,4
N (158)	Concepción - Mercedes (trozo)	91,4
N (159)	Mercedes - Puesto San Juan (trozo)	104,5
N (163)	Puesto San Juan - Ituzaingó	99,4
N (167)	Concepción - Itá Ibaté (trozo)	46,0

En total se midieron 10.022,3 Km (dobles) de líneas de Alta Precisión.

(\*) Las dos líneas indicadas, son anteriores a la Ley de la Carta, y fueron remedidas en el período 1963 - 1975. La actual línea N (164) corresponde a la antigua N 71.

#### NIVELACION DE PRECISION

#### 1 - Reconocimiento y Construcción de Puntos Fijos

LINEA	EXTREMOS	Nº DE Ps. Fs.	ITINERARIO CUBIERTO EN Km
n (95) A	P.F.52 N (170) - P.F.28 N (172)	39	148,0
n (95) B	P.F.56 N (170) - P.F.36 N (9)	35	134,0
n (140) A	P.F.61 N (197) - P.F. 5 N (190)	23	92,0
n (141) A	P.F.29 N (192) - Nodal 184	18	76,0
n (84) A	P.F.20 n (84) C - P.F.35 N (191)	10	41,0

LINEA	EXTREMOS	Nº DE Ps. Fs.	ITINERARIO CUBIERTO EN Km
n (84) B	P.F.18 N (193) - P.F.31 N (191)	13	54,0
n (84) C	Villa Mercedes (S.L.) - P.F.19 N (14)	28	122,0
n (95) C	P.F.52 N (191) - P.F.31 n (95) B	28	109,6
n (85) A	P.F.30 N (201) - Nodal 136	54	203,4
n (85) B	P.F.18 n (85) C - P.F.31 N (173)	27	102,0
n (85) C	La Cumbre - Naschel	25	S CONTRACTOR OF THE STATE OF TH
	A STATE OF THE PROPERTY OF THE		104,0
n (72) A	Villa Mercedes - P.F.23 N (203)	31	130,2
n (140) B	P.F.35 N (190) - P.F.58 N (197)	6	28,4
n (141) B	Nodal 198 - P.F.11 N (198)	37	148,1
n (150) A	P.F.45 N (215) - P.F.30 N (199)	44	164,2
n (XVIII) A	Bardas Blancas - Paso Pehuenche	28	78,5
n (33) A	P.F.17 N (258) - El Chocón Chico	8	28,9
(00)	(trozo)	_	
n (38) A	P.F.50 N (151) - P.F.5 n (38) A	5	19,3
	(trozo)		
n (59) A	P.F.11 N (208) - P.F.11 n (59) C	8	36,1
n (59) B	P.F. 8 n (59) C - P.F.13 N (24)	15	62,7
n (59) C	P.F.11 N (206) - P.F.27 N (113)	32	133,1
n (59) D	P.F.28 N (208) - P.F.30 N (24)	29	124,4
n (60) A	P.F.18 N (205) - P.F.15 N (209)	20	78,8
n (60) B	P.F. 5 n (60) A - Nodal 91	41	173,0
n (60) C	P.F.12 n (60) B - P.F.26 N (208)	9	38,2
n (60) D	P.F. 2 n (60) D - P.F. 2 n (60) B	14	58,6
n (60) E	P.F. 2 n (60) D - P.F.21 n (60) B	6	28,2
n (72) B	P.F.15 N (205) - P.F.10 n (72) A	52	215,0
n (72) C	P.F.19 n (72) B - P.F.23 N (207)	15	63,6
n (72) D	P.F.17 N (204) - P.F.49 N (207)	21	90,2
n (73) A	P.F.10 n (73) B - P.F.19 N (194)	14	58,7
n (73) B	P.F.22 N (18) - P.F.31 N (207)	17	72,5
n (73) C	P.F.16 N (206) - P.F.5 n (73) B	21	90,1
n (73) D	P.F.49 N (207) - P.F.42 N (18)	20	86,7
n (29) A	P.F.32 N (123) - P.F.31 N (124)	8	35,0
n (31) A	Chimpay - Nahuel Niyeu	67	266,7
n (31) B	Ea.San Francisco - Pto.San Cayetano	9	38,4
n (34) A	Ea.Cegatore - Ea.El Recado	33	132,8
n (34) B	Choele Choel - Juan de Garay	31	123,9
n (34) C	Ea.La Matilde - Ea.La Inés	17	71,3
n (34) D	La Cina Cina - Lote 7	27	103,7
n (35) A	Chimpay - Ea.San Eduardo	14	57,8
n (35) B	P.F.14 N (153) - P.F.26 N (117)	31	124,3
n (35) C	P.F.13 n (35) D - P.F.36 N (153)	23	89,8
n (35) D	P.F. 5 N (154) - P.F.16 N (120)	24	93,5
n (145) A	Samuhú - Quitilipi	18	75,4
n (145) B	P.F. 5 N (261) - P.F.41 N (263)	18	79,0
·	Cote Laí - La Escondida	14	60,4
n (145) C	LOTE Lai = La Recondida	1 71	DI L

LINEA	EXTREMOS	Nº DE Ps. Fs.	ITINERARIO CUBIERTO EN Km
n (147) D	El Salado - Rincón Florido	26	102,5
n (147) E	El Colorado - Tatané	32	122,8
n (155) B	Espinillo - Loma Monte Lindo	20	81,1
n (155) C	Laguna Blanca - Pt. San Antonio	25	100,9
n (155) D	Pirané - Colonia Pastoril	23	96,4
n (161) C	Pozo del Tigre - Fortín Lugones	23	92,8
n (161) D	Estanislao del Campo - San Martín 2	27	102,4
n (135) A	Tapenagá - Basail	17	70,9
n (136) F	Villa Angela - Los Amores	31	129,5
n (146) C	Avia Terai - Grl Pinedo	24	94,9
n (146) D	Sachayoj - Charata	22	91,8
n (146) E	Pozo del Indio - La Clotilde	12	52,7
n (148) A	Quitilipi - Pampa del Indio	26	102,1
n (148) B	Colonias Unidas - Tres Isletas	22	88,7
n (148) C	De La Plaza - Grl San Martín	20	82,3
n (148) D	El Colorado - Ruta Nac. 11	23	95,2
n (153) D	Avia Terai - Tres Isletas	14	56,6
n (137) A	Gancedo - Santa Sylvina	28	114,2
n (146) A	Tres Estacas - Gancedo	19	76,2
n (146) B	Pampa del Infierno - Tres Estacas	28	111,7
n (153) A	Los Frentones - P. F. 10 N (277)	15	62,7
n (153) B	Pampa del Infierno - J. J. Castelli	25	99,2
n (153) C	Tres Isletas - Pampa Tolosa	17	
n (XI) A	Plaza Posadas - Puerto Posadas	1	67,5
n (XI) B	Estb. Santa Cecilia - Puerto La Mina	3	1,4
n (XI) C	Corpus - Puerto Doce	2	7,5
n (XI) D	P. F. 24 N (287) - Puerto Corpus	4	5,8
n (XI) E	Camp. Vialidad Nac Puerto Lib.J.S.	2	11,4
II (AL) E	Martin	2	5,0
n (XI) F	Ruta Nac. 12 - Puerto Los Pinares	2	7.0
n (XI) G	Cuatro Bocas - Puerto Eldorado	3 2	7,0
n (XI) H	P. F. 31 N (288) - Chapa I.G.M. en	2	3,6
ii (AL) ii	Pt. Esperanza	2	4,1
n (XI) I	Ruta Nac. 12 - Puerto Libertad	2	0.3
n (XI) J	Nodal 207 - Puerto Iguazú	3	9,2
n (XI) K	P. F. 47 N (288) - Escala San Martín	1	0,6
n (XI) L	P. F. 1 n (XI) K - P. F. 3 n (XI) L	2 3	4,0
n (XI) M	P. F. 3 n (XI) I - Hidróm. Cai - Manó	2	5,7
n (XI) N	P. F. 4 n (XI) D - Hidrom. Cai - Mano P. F. 4 n (XI) D - Hidrom. Sto. Pipó	10,00	5,5
n (25) 2K		1 /	6,2
(23) ZK	P. F.36 N (239) - P. T. Co. Chato Grande	4	17,9
n (32) A	Sierra Colorada - El Cuy	21	83,0
n (82) D	Nodal 141 - Escala Hidrométrica	1	
,,,,,,	Santa Fe		1,3
n (82) E	P. F. 45 N (53) - Escala Hidrométrica	1	3.0
(/	Coronda		3,0

continuación

LINEA	EXTREMOS	Nº DE Ps. Fs.	ITINERARIO CUBIERTO EN Km
n (82) F	P.F. 22 N (53) - Escala Hidrométrica Gaboto	4	14,0
n (82) G	San Lorenzo - Escala Hidrométrica Pt. San Martín	1	2,9
n (82) H	P.F. 10 N (53) - Escala Hidrométrica Borghi	1	5,2
n (82) I	Nodal 121 - Escala Hidrométrica Rosa rio	1	4,8
n (82) J	P.F. 37 N(72) - Escala Hidrométrica San Nicolás	3	12,5
n (82) K	Nodal 117 - Escala Hidrométrica Bar <u>a</u> dero	1	1,8
n (82) L	Nodal 116 - Escala Hidrométrica Zár <u>a</u> te	1	1,7
n (101) B	P.F. 12 n (101) A - Puerto Hernanda- rias	1	1,9
n (101) C	P.F. 36 N (55) - Puerto Helvecia	1	2,0
n (116) A	P.F. 31 N (77) - Escala Hidrométrica Alejandra	ī	1,8
n (116) B	P.F. 35 N (134) - Escala Hidrométrica Esquina	1	1,9
n (116) C	Nodal 158 - Escala Hidrométrica San Javier	1	0,6
n (116) D	Nodal 157 - Escala Hidrométrica La Paz	1	1,2
n (134) A	Nodal 174 - Escala Hidrométrica Goya	2	10,0
n (VII) A	Nodal 101 - Escala Hidrométrica La Plata	2	10,2
n (XI) 0	P.F. 36 N (270) - Escala Puerto Pil- comayo	3	13,1
n (XI) P	P.F. 18 N (270) - Escala Puerto Dal- macia	5	21,2
n (XI) Q	Nodal 202 - Escala Puerto Formosa	1	1,6
n (XI) R	Nodal 240 - Escala Puerto Bermejo	8	35,7
n (XI) S	Nodal 190 - Escala Puerto Barran- queras	3	11,4
n (XI) W	P.F. 33 N (270) - Escala Hidrométri ca Puerto Bouvier	8	37,5
n (XI) X	P.F. 38 N (168) - Paso de La Patria	3	10,1
n (XI) Y	P.F. 28 N (168) - Escala Hidrométrica Pt. Itatí	3	10,4
n (132) A	Alfonso Loma - Ea. Topa Siroga (trozo)	10	40,0

En total se construyeron 1.796 Puntos Fijos de 2a. Categoría en líneas de Precisión, cubriéndose un itinerario de 7.178,6 Km.

#### 2 - Medición

LINEA	EXTREMOS	ITINERARI CUBIEKTO EN Km
n (30) A	P.F.49 N (64) - P.F.75 N (129)	122,8
n (30) B	P.F.33 N (175) - P.F.27 n (30) A	76,3
n (30) C	P.F.47 N (129) - P.F.63 N (130)	105,8
n (112) D	P.F.33 N (175) - P.F.30 n (112) A	77,7
n (IV) A	Nodal 52 (Carmen de Patagones) - P.F.69 N (130)	152,5
n (28) 4J	P.F.33 n (28) B - P.T.Sarmiento Base Grl.Conesa	2,8
n (28) A	P.F. 1 N (125) - P.F.76 N (129)	105,7
n (28) B	Nodal 52 (Carmen de Patagones) - P.F.I n (28) A	116,7
n (95) A	P.F.52 N (170) - P.F.28 N (172)	144,5
ı (95) B	P.F.56 N (170) - P.F.36 N (9)	133,6
n (97) A	P.F.26 N (173) - P.F.34 N (171)	119,5
(97) B	P.F.37 N (173) - P.F.12 N (171)	126,3
(111) A	P.F.12 N (171) - P.F.22 N (177)	126,8
(111) B	P.F.39 N (176) - P.F.22 N (171)	80,3
(112) A	Nodal 160 (Deán Funes) - P.F.49 N (170)	145,8
(112) C	P.F.16 N (112) - P.F.28 n (112) A	59,6
(85) A	P.F.30 N (201) - Nodal 136 (Concarán)	203,4
(85) B	P.F.18 n (85) C - P.F.31 N (173)	102,3
(85) F3G	P.F.17 n (85) A - P.T. Paso del Rey	1,0
a (XVIII) A	P.F.23 N (149) Bardas Blancas - P.F.29 n	77,5
	(XVIII) A Paso Pehuenches	
1 (33) A	P.F.17 N (258) - P.F.8 n (33) A (trozo)	28,9
n (38) A	P.F.50 N (151) - P.F.5 n (38) A (trozo)	19,5
n (72) A	Nodal 120 (Villa Mercedes) - P.F.23 N (203)	124,4
n (85) C	P.F.25 N (201) - P.F.33 N (193)	100,7
n (72) 3G	P.F.22 n (72) A - P.T. Alto Pelado	2,9
n (40) D	P.F.30 n (40) A - P.F.47 N (118)	54,6
1 (41) D	P.F.25 n (41) A - P.F.46 N (118)	84,4
n (72) B	P.F.15 N (205) - P.F.10 n (72) A	215,8
n (72) C	P.F.19 n (72) B - P.F.23 N (207)	65,0
n (73) A	P.F.10 n (73) B - P.F.19 N (194)	58,5
(73) B	P.F.22 N (18) - P.F.31 N (207)	75,9
(37) A	Chañar Grande - Rincón de los Sauces	90,6
n (37) B	P.F.41 N (144) - P.F.30 n (37) A	31,8
ı (169) 7D	P.F.78 N 72 - Ext.O.Base ler.Correntino	3,6
n (147) B	Pirané - El Colorado	99,3
ı (147) D	El Salado - Rincón Florido	95,7
n (147) E	El Colorado - Tatané	123,5
ı (155) B	Espinillo - Loma Monte Lindo	78,7
n (155) C	Laguna Blanca - Pto.San Antonio	99,2
n (155) D	Pirané - Colonia Pastoril	95,6
n (161) D	Estanislao del Campo - San Martín 2	97,9
n (136) A	Villa Angela - Los Amores	127,6
n (145) A	Samuhú - Quitilipi	77,3
n (145) B	P.F. 5 N (261) - P.F.41 N (263)	82,3

LINEA	EXTREMOS	ITINERARIO CUBIERTO EN Km
n (145) C	Cote Lai - La Escondida	62 E
n (145) 6D	P.F. 6 n (145) C - Extremo E.Base La Pilagá	62,5
n (148) A	Quitilipi - Pampa del Indio	3,9
n (148) B	Colonias Unidas - Tres Isletas	101,4
n (161) C	Pozo del Tigre - Fortín Lugones	88,0
n (XI) A	Plaza Posadas - Puerto Posadas	92,7
n (XI) B	Estb.Santa Cecilia - Puerto Mina	1,6 7,4
n (XI) C	Corpus - Puerto Doce	5,6
n (XI) D	P.F.24 N (287) - Puerto Corpus	11,4
n (XI) F	Ruta Nac.12 - Puerto Los Pinares	6,9
n (XI) G	Cuatro Bocas - Puerto Eldorado	3,6
n (XI) I	Ruta Nac.12 - Puerto Libertad	9,1
n (XI) M	P.F. 3 n (XI) I - Hidrómetro Cai-Manó	5,1
n (XI) N	P.F. 4 n (XI) D - Hidrómetro Sto.Pipó	3,7
n (82) D	Nodal 141 - Esc. Hidrométrica Santa Fe	1,7
n (82) E	P.F.45 N (53) - Esc. Hidrométrica Coronda	3,1
n (82) F	P.F.22 N (53) - Esc. Hidrométrica Gaboto	13,5
n (82) G	San Lorenzo - Puerto San Martín	2,8
n (82) H	P.F.10 N (53) - Esc. Hidrométrica Borghi	5,1
n (82) I	Nodal 121 - Esc. Hidrométrica Rosario	5,0
n (82) J	P.F.37 N (72) - Esc. Hidrométrica San Nicolás	14,7
n (82) K	Nodal 117 - Esc. Hidrométrica Baradero	1,1
n (82) L	Nodal 116 - Esc. Hidrométrica Zárate	1,7
n (101) B	P.F.12 n (101) A - Esc. Hidrométrica Pt. Hernan-	2,0
(101) 2	darias	
n (101) C	P.F.36 N (55) - Esc.Hidrométrica Pt.Helvecia	2,0
n (116) A	P.F.31 N (77) - Esc.Hidrométrica Alejandra	1,8
n (116) B	P.F.35 N (134) - Esc.Hidrométrica Esquina	1,9
n (116) C	Nodal 158 - Esc.Hidrométrica San Javier	0,6
n (116) D	Nodal 157 - Esc.Hidrométrica La Paz	1,2
n (134) A	Nodal 174 - Esc.Hidrométrica Goya	9,5
n (137) A	Gancedo - Santa Sylvina	116,3
n (148) C	De La Plaza - Grl.San Martín	79,1
n (VII) A	Nodal 101 - Esc.Hidrométrica La Plata	8,4
n (XI) E	Camp.Vialidad Nac Pt.Lib.Grl.San Martín	4,4
n (XI) H	P.F.31 N (288) - Puerto Esperanza	4,0
n (XI) J	Nodal 207 - Puerto Iguazú	1,0
n (XI) K	P.F.47 N (288) - Escala San Martín	3,8
n (XI) L	P.F. 1 n (XI) K - P.F. 3 n (XI) L	5,7
n (XI) 0	P.F.36 N (270) - Esc.Puerto Pilcomayo	12,8
n (XI) P	P.F.18 N (270) - Esc.Puerto Dalmacia	20,5
n (XI) Q	Nodal 202 - Esc.Puerto Formosa	1,6
n (XI) R	Nodal 240 - Esc.Puerto Bermejo	34,0
n (XI) S	Nodal 190 - Esc.Puerto Barranqueras	11,0
n (XI) T	P.F.18 N (270) - Pilar M.O.P.Puente Rcho.Mte.	1,7


LINEA	EXTREMOS	ITINERARIO CUBIERTO EN Km
n (25) J2K n (32) A n (148) D n (135) A n (XI) U n (146) C n (146) B n (146) B n (146) D n (153) C n (153) A n (153) B n (153) D n (32) J2K n (34) A n (34) B n (34) D n (35) A n (35) D n (XI) X n (XI) W n (XI) Y n (84) A	P.F.11 N (289) - P.T.Aguada Chingolo Sierra Colorada - E1 Cuy E1 Colorado - Ruta Nac.11 Tapenagá - Basail P.F. 6 N (299) - Puerto Corrientes Avia Terai - Grl.Pinedo Pozo del Indio - La Clotilde Tres Estacas - Gancedo Pampa del Infierno - Tres Estacas Sachayoj - Charata Tres Isletas - Pampa Tolosa Los Frentones - P.F.10 N (277) Pampa del Infierno - J.J.Castelli Avia Terai - Tres Isletas Nodal 55 - P.T.Loma Alberti Ea.Cegatore - Ea.El Recado Choele Choel - Juan de Garay La Cina - Lote 7 Chimpay - Ea.San Eduardo Darwin - P.F.16 N (120) P.F.38 N (168) - Paso de la Patria P.F.33 N (270) - Esc.Hidrométrica Pt.Bouvier P.F.28 N (168) - Esc.Hidrométrica Pt.Itatí P.F.20 n (84) C - P.F.35 N (191)	EN Km  6,3 78,8 90,5 70,6 3,6 93,4 52,0 75,7 108,4 90,6 69,5 63,4 107,7 54,2 9,5 130,2 125,2 105,4 57,3 93,0 9,8 37,5 10,1 42,0
n (84) B n (84) C n (95) C	P.F.18 N (193) - P.F.31 N (191) Nodal 120 (Villa Mercedes) - P.F.19 N (14) P.F.52 N (191) - P.F.31 n (95) B	53,1 122,9 109,6

En total se midieron 6.659,8 Km (dobles) de lineas de Precisión.

EJÉRCITO ARGENTINO

INSTITUTO GEOGRÁFICO MILITAR


# NIVELACIÓN

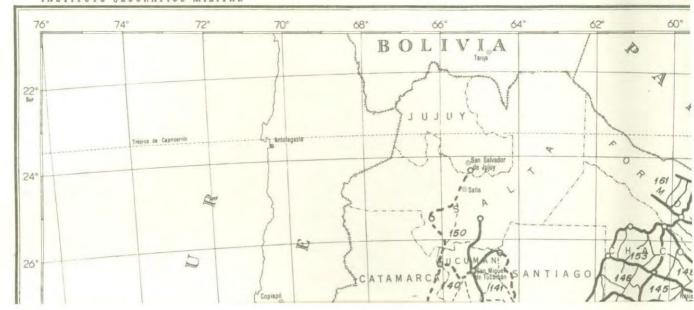

EJÉRCITO ARGENTINO
INSTITUTO GEOGRÁFICO MILITAR

### NIVELACIÓN

Proyección Cilindrica Conforme de Gauss

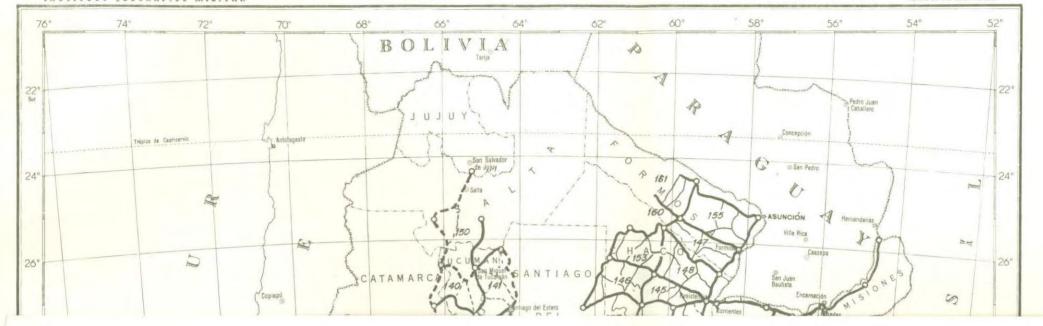

#### GRAVIMETRIA

1963 - 1975

#### 1 - Determinaciones en Puntos Fijos de Líneas de Nivelación de Alta Precisión

LINEA	EXTREMOS	N° DE Ps. Fs.	ITINERARIO CUBIERTO EN Km
N (96)	Gualeguaychú - Pt. Constanza	42	117
N (112)	Córdoba - Deán Funes	39	124
N (132)	Zárate - Pt.Constanza	14	44
N (133)	Santa Fe - Paraná	10	26
N (148)	Malargüe - Agua Escondida	60	182
N (170)	Las Palmas - Córdoba	64	154
N (172)	Concarán - Las Palmas	62	167
N (173)	Concarán - Luján	43	120
N (175)	Deán Funes - Castro Barros	60	163
N (176)	Las Palmas - Castro Barros	50	162
N (191)	Concarán - Gigena	75	223
N (193)	Villa Mercedes - Concarán	47	146
N (194)	Villa Mercedes - Vicuña Mackenna	38	117
N (201)	Villa Mercedes - San Luis	32	98
N (202)	San Luis - Luján	45	137
N (61)	La Puerta - Villa del Tránsito	34	86
N (77)	San Javier - Reconquista	38	99
N (101)	Ceres - Villa de María	58	206
N (110)	La Puerta - Villa de María	45	158
N (111)	Villa de María - Deán Funes	29	104
N (136)	Reconquista - Resistencia	14	42
N (179)	Dean Funes - San Antonio de la Paz	62	186
N (180)	Villa de María - Hoyón	57	172
N (181)	Hoyon - San Antonio de la Paz	62	184
N (264)	Resistencia - Colonia Velaz	21	98
N (268)	Colonia Velaz - Formosa	14	81
N (270)	Formosa - Clorinda	19	119
N (287)	Posadas - El Alcázar	60	174
N (165)	Posadas - Ituzaingó	30	95
N (166)	Ituzaingó - Itá Ibaté	24	77
N (168)	Corrientes - Itá Ibaté	47	161

	LINEA	EXTREMOS	Nº DE Ps. Fs.	ITINERARIO CUBIERTO EN Km
N	(203)	San Luis - La Irene	45	136
N	(205)	Nueva Galia - La Maroma	35	103
N	(206)	Nueva Galia - Realicó	33	95
N	(204)	La Irene - La Maroma	41	117
N	(207)	Villa Mercedes - Nueva Galia	63	186
N	(208)	Nueva Galia - Victorica	48	140
N	(210)	Grl.Alvear - La Maroma	45	135
n	(XVIII) A	Bardas Blancas - Paso Pehuenche	11	70
			1.616	5.004

#### 2 - Determinaciones dentro de los Polígonos de Nivelación de Alta Precisión


Se hicieron determinaciones, a razón de 1 punto cada 100 km², en aproximadamente 1.800 puntos planialtimétricos pertenecientes a los polígonos:

#### 3 - Cartas Gravimétricas terminadas

CARACTERISTICA	DENOMINACION	ESCALA
3363	Villa María	1:500.000
3563	Pehuajó	,,,

EJÉRCITO ARGENTINO

### GRAVIMETRÍA

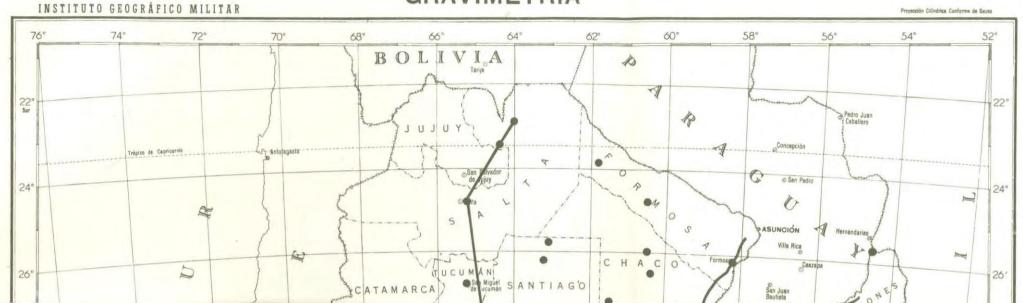


EJERCITO ARGENTINO


### GRAVIMETRÍA

INSTITUTO GEOGRÁFICO MILITAR



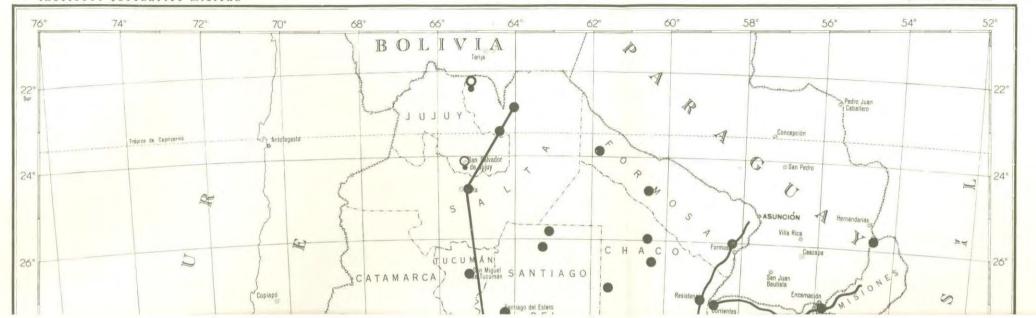

*				
2,				
	*			
	*		•	p.
			*	
			g - H	· ·
a.		å.	20	
2				
			*	
	g.			¥
,×	9)			
s				
8	*			*
		0.00		
	Ŧ	*		
1			Ç.	
	4 × 4	*		
* 4	4		∞ ************************************	
		w:		
*				,
,			is a	
			i,	
			381	*
	•	¥		
20	# 16		*	
	*			
6	Two NY		*	
	*			
6	ř			
8	2	*		
*				
	*		ž.	
4				
126	•			
180	*		a	
	3	8		
a 84	*			

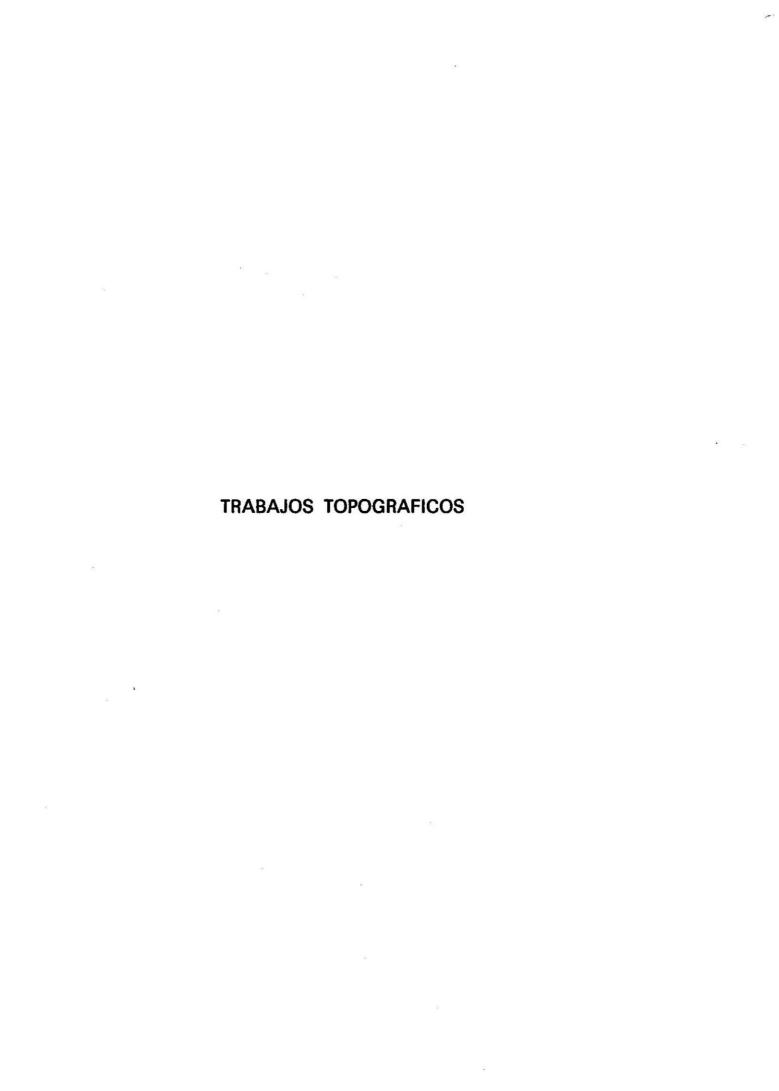

*				
2,				
	*			
	*		•	p.
			*	
			g - H	· ·
a.		å.	20	
2				
			*	
	g.			¥
,×	9)			
s				
8	*			*
		0.00		
	Ŧ	*		
1			Ç.	
	4 × 4	*		
* 4	4		∞ ************************************	
		w:		
*				,
,			is a	
			i,	
			381	*
	•	¥		
20	# 16		*	
	*			
6	Two NY		*	
	*			
6	ř			
8	2	*		
*				
	*		ž.	
4				
126	•			
180	*		a	
	3	8		
a 84	*			

### TRIANGULACION DE ORDEN MENOR 1963 - 1975

#### - Mallas en que se efectuaron mediciones:

3E; 3F; 3H; 4E; 4I; 4J; 5D; 5I; 6F.


CANTIDAD DE PUNTOS		SUPERFICIE
III ORDEN	IV ORDEN	CUBIERTA EN Km <sup>2</sup>
1.242	722	169.800

EJÉRCITO ARGENTINO

### TRIANGULACIÓN DE ORDEN MENOR






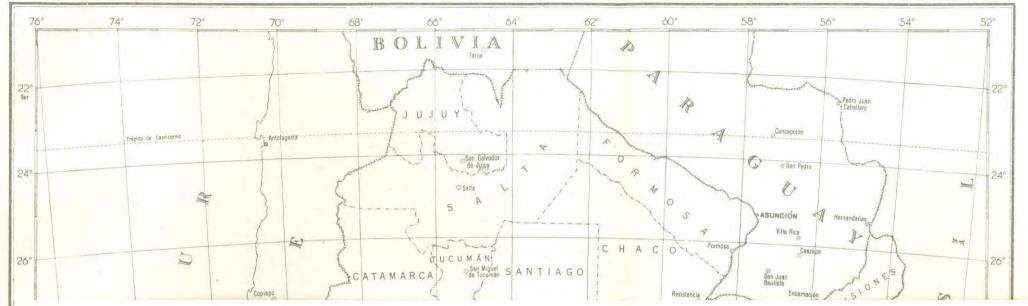

EJÉRCITO ARGENTINO

### TRIANGULACIÓN DE ORDEN MENOR

Proyección Cilindrica Conforme de Gauss

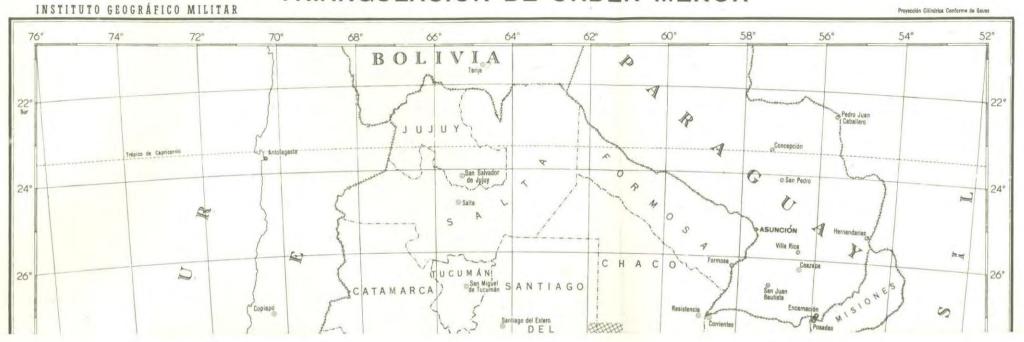

### N I V E L A C I O N T O P O G R A F I C A 1963 - 1975


- Mallas de Triangulación en que se efectuaron mediciones:
2H; 3E; 3F; 3H; 3I; 4E; 4I; 4J; 5C; 5D; 6B; 6D; 6F.

KILOMETROS MEDIDOS	CANTIDAD DE Ps. Fs.	SUPERFICIE CUBIERTA EN Km <sup>2</sup>
22.303	2.135	263.600

EJÉRCITO ARGENTINO
INSTITUTO GEOGRÁFICO MILITAR

### NIVELACIÓN TOPOGRÁFICA




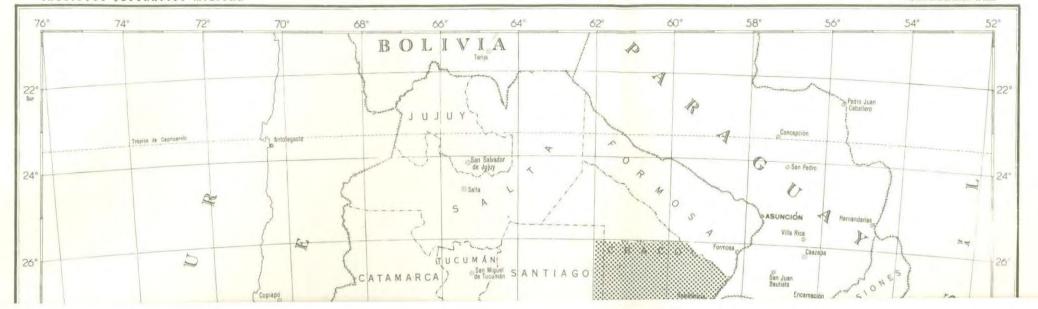

EJÉRCITO ARGENTINO
INSTITUTO GEOGRÁFICO MILITAR

# NIVELACIÓN TOPOGRÁFICA

Proyección Cilindrica Conforme de Gauss

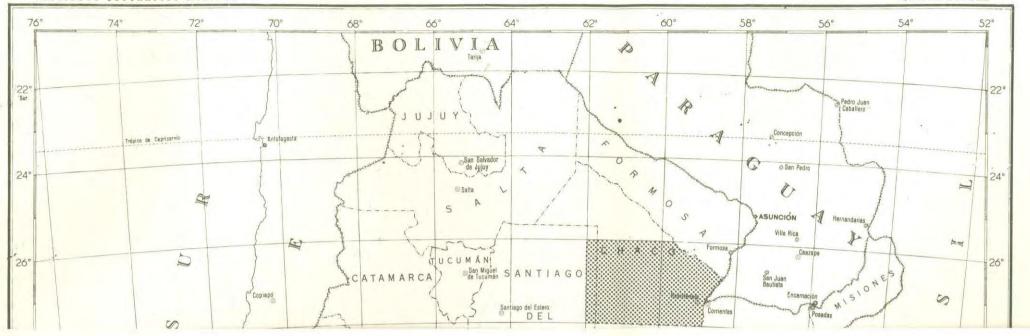

# 

1963 - 1975

#### METODO COMBINADO

## 1 - Hojas a escala 1:50.000

CARACTERISTICA	DENOMINACION	PROVINCIA	SUPERFICIE (Km <sup>2</sup>
2760-20-1	La Esterlina	Chaco	460
20-2	La Tigra	*1	460
20-3	Dos Boliches	11	460
20-4	San Bernardo	11	460
21-1	Bajo Hondo Chico	11	460
21-2	Cnia. El Aguará	1 11	460
21-3	Villa Berthet		460
25-1	Itin	11	460
25-2	Pampa Landriel	11	460
25-3	Hermoso Campo	10	460
25-4	Puerta del León	11	460
26-1	La Chaco	"	460
26-2	Almirante Brown	n	460
26-3	Pueblo Clodomiro Díaz	"	460
26-4	Villa Angela	10	460
31-1	Venados Grandes	n	460
31-3	Chorotis	11	210
32-1	Coronel Du Graty	11	460
32-2	Los Gansos	11	460
32-4	Cnia. La Manuela	11	221
3160-15-4	Saladero M. Cabal	Santa Fe	72
21-2	Helvecia	11 11	160
21-4	Cayastá	11 11	362
27-1	Santa Rosa	11 11	160
27-2	Pueblo Brugo	Santa Fe-Entre Ríos	438

CARACTERISTICA	DENOMINACION	PROVINCIA	SUPERFICIE (Km <sup>2</sup> )
3160-27-3	Villa Urquiza	Entre Ríos-Santa Fe	438
27-4	Gdor. Racedo	Entre Ríos	438
32-1	Sauce Viejo	Santa Fe	135 act.
32-3	Coronda	11 11	436
33-1	San Benito	n = 11	83 lev.
2000			353 act.
33-2	Paso de la Arena	iii iii	100 lev.
		" "	336 act.
3163-2-2	Sebastián Elcano	Córdoba	445
2-4	La Esperanza		328
8-2	Las Arrias	0	443
9-1	Villa Rosario del	n	311
, .	Saladillo	H.	311
9-3	Cañada Honda		443
14-2	(aún sin nombre)		92
14-4	Estación Maquinis-	11	90
	ta Gallini	tti	NACCEDINO
17-1	Lag. Mar Chiquita (Sector S.E.)	n	440
19-2	Cnia. Caroya	11	440
19-3	Cosquin	11	90
19~4	Aerop. Córdoba (Pa- jas Blancas)	11	440
25-1	Villa Carlos Paz	îî	438
25-2	Córdoba	500 W	438
25-3	Alta Gracia	<u>u</u> 	260
25-4	Toledo	ш	438
31-1	Despeñaderos	п	436
31-2	Cosme	0	436
31-3	San Agustín	n g	436
31-4	Monte Ralo	.01	436
3166-6-1	Monte de las Ba-	II.	440
3100 0 1	rrancas	tt.	440
6-2	San José de las Salinas	π	440
6-3	Bajo Alegre		440
6-4	Quilino		440
11-1	El Quicho	tt	440
11-1	Guanaco Muerto	U	440
11-2	Serrezuela	11	440
11-4	El Alto de los Que-	ti	440
	brachos	ti e	
12-1	Ea. Elizabeth	<u>tt</u>	440
12-3	Media Naranja	tt.	440
17-2	Tuclame	II	440
23-1	Sierra del Morro	11	440

CARACTERISTICA	DENOMINACION	PROVINCIA	SUPERFICIE (Km <sup>2</sup> )
3166-23-2	La Punilla	Córdoba	440
29-1	Chancaní	PALL AND	240
29-3	El Medanito	11	310
29-4	Panaholma		440
30-1	Tala Cañada	"	200
30-2	Tanti	"	440
30-3	Villa Rafael Ve-	"	440
30-4	negas Copina	"	
35-2	Mina Clavero	"	70
35-3	Los Cerrillos	"	180
35-4	Villa Dolores	"	440
36-1	Las Calles	11	440
36-2	Dique Los Molinos	"	120
3357-19-1	Cnia. El Potrero	F ." D	160
19-3	Punta Caballos	Entre Ríos	270
31-3		11 11	130
3360-2-1	Isla de la Paloma		100
2-3	Arocena	Santa Fe	316
3-3	Barrancas	_ " _ "	291
3-3	Las Cuevas	Entre Ríos	390 lev.
2,	W:11 0 1 p 2	1	40 act.
3–4	Villa Grl. Ramí- rez	11 11	354
4-3	Tres Esquinas	" "	430
4-4	La Aldea	11 11	430
8-1	Maciel	Santa Fe-Entre Ríos	128
8–2	Lag. El Salto	Entre Ríos-Sta. Fe	313
8-3	Oliveros	Santa Fe-Entre Ríos	48
8-4	Corte Careaga	Entre Ríos-Sta. Fe	430
9-1	Rincón del Doll	Entre Ríos	430
9-2	Hernández	The Application of the Applicati	430
9-3	Paraje El Cerro	и и	430
9-4	Victoria		430
10-1	Nogoyá	1.00	430
10-2	Lucas González	11 11	430
10-3	Villa Libertad	" "	430
10-4	Cnia.La Llave	11 11	430
14-2	San Lorenzo	Entre Ríos-Sta. Fe	430
14-4	Rosario	Entre Ríos-Sta. Fe	430
15-1	A. de la Camise- ta	Entre Ríos	430

CARACTERISTICA	DENOMINACION	PROVINCIA	SUPERFICIE (Km <sup>2</sup> )
3360-15-2	Paraje La Tacuara	Entre Ríos	430
15-3	Arroyo Martillo	11 11	430
15-4	Arroyo Barrancoso	11 11	430
16-1	Rincón de Nogoyá	0 0	430
16-2	Cuatro Bocas	11 11	430
16-3	Rincón de Nogoyá Sur	11 11	430
16-4	Cuatro Manos	n n	430
20-2	Posta de San Mar- tín	Santa Fe-Entre Ríos	84
21-1	Isla del Paragua- yo	Entre Ríos -	430
21-2	Tres Bocas	11 11	430
21-3	Villa Constitución	Santa Fe-Bue- nos Aires	104
21-4	San Nicolás de los Arroyos	Buenos Aires- Entre Ríos	430
22-1	Arroyo Batea	11 11	430
22-2	Punta del Monte	19 10	430
22-3	Boca Río Victoria	n u	430
22-4	Boca Río Gualeguay	11 11	430
23-1	Gualeguay	11 11	430
23-2	Larroque (Oeste)	11 11	430
23-3	Puerto Ruiz	n n	430
23-4	Embalse Berisso	11 11	430
24-1	Larroque	n n	430
24-2	Gualeguaychú	H 11	430
24-3	Ea. El Retiro	п	430
24-4	Perdices	11 11	430
27–2	Planta Grl. Savio	Buenos Aires- Entre Ríos	145
28-1	Puerto Ramallo	Entre Ríos	430
28–2	La Tapa de la Cal- dera	0 0	430
28-3	Gdor. Castro	Buenos Aires- Entre Ríos	430
28-4	Puerto San Carlos	Entre Ríos- Buenos Aires	330
29-1	Puerto San Juan	Entre Ríos	430
29-2	Médanos	n n	430
29-3	Mazaruca	u u	430
29-4	Embarcadero Km 361	n n	430
30-1 30-2 y	Establ. Los Amigos	11 11	430
3357-25-1	Dos Cerros	11 11	430
3360-30-3	Ceibas	11 11	430
30-4	Arroyo Martinez	11 11	430

CARACTERISTICA	DENOMINACION	PROVINCIA	SUPERFICIE (Km <sup>2</sup> )
3360-34-2	San Pedro	Buenos Aires-En- tre Ríos	85
34-3	Santa Lucía	Buenos Aires	38
34-4	Irineo Portela	The transport of the control of the	41
35-1	Puerto Baradero	" "	430
35-2	Ibicuy	Entre Ríos	430
35-3	Alsina	Buenos Aires	120
35-4	Central Nuclear de Atucha	n n	430
36-1	Establ. Isla Don Antonio	Entre Ríos	430
36-2	Villa Paranacito (Is. del Ibicuy)	ti 1t	430
36-3	Brazo Largo	Buenos Aires-En- tre Ríos	430
36-4	Río Alférez Nelson Page	Entre Ríos	430
3363-1-2	Corralito	Córdoba	430
1-4	Río Tercero	11	430
7-2	Las Gamas	11	430
7–4	Las Peñas Sur	11	430
13-2	Paso del Molle	11	430
13-4	Carnerillo	11	430
19-2	Charras	11	430
19-3	Santa Catalina	11	430
19-4	San Ambrosio	16	430
25-1	San Basilio	11	430
25-2	La Brianza	n ·	430
25-3	Villa Marcelina	11	430
25-4	Adelia María	11	430
31-1	Tosquita	п	430
31-2	Ea. El Mataco	11	430
31-3	Vicuña Mackenna	11	430
31-4	La Cautiva	II.	430
3366-4-1	Candelaria	San Luis	430
4-2	Balde de Escudero	11 11	430
4-3 5-1	Quines Lafinur	" " San Luis-Cór-	430 430
23-1	Sierra del Morro	doba San Luis	430
23-2	La Punilla	San Luis-Cór- doba	430
23-3	San José del Morro	San Luis	410
23-4	Est. Achiras	San Luis-Cór- doba	430
24-1	La Barranquita	Córdoba	315
24-2	Cuatro Vientos	11	430
24-3	Achiras	11	430

CARACTERISTICA	DENOMINACION	PROVINCIA	SUPERFICIE (Km <sup>2</sup> )
3366-24-4	Las Vertientes	Córdoba	430
28-1	Est. Comandante Gran- ville	San Luis	430
28-2	Coronel Alzogaray	11 11	430
28-3	Fraga	11 11	430
28-4	Liberio Luna		430
29-1	Ea. El Quebrachal	n n	430
29-2	Cerro Blanco	San Luis-Cór- doba	430
29-3	Mercedes (Norte)	San Luis	430
29-4	Chaján	San Luis-Cór- doba	430
30-1	Suco	Córdoba	430
30-2	Sampacho	11	430
30-3	Ea. Ojos de Agua	11	430
30-4	Coronel Moldes	11	430
35-1	Mercedes	San Luis	430
35-2	Cerro Garrapata	San Luis-Cór- doba	430
35-3	Río Quinto	San Luis	430
35-4	Justo Daract	San Luis-Cór- doba	430
36-1	Ea. La Panchita	Córdoba	430
36-2	Est. Fragueyro	11	430
36-3	Est. Lag. Oscura	u ·	430
36-4	Washington	ir.	430
3557-21-1	Magdalena (Este)	Buenos Aires	21 lev. 95 act.
21-3	Alvarez Jonte	11 11	420
21-4	Punta Indio	11 11	31
26-1	Don Cipriano	11 11	48 lev.
	X84		372 act.
26-2	La Viruta	n n	250 lev.
	*		170 act.
26-3	Lag. Yalta	11 11	82 lev.
			. 338 act.
26-4	Comandante Giribo- ne	11 11	420
27-1	Verónica	11 11	420
27-2	Punta Piedras	11 11	205
27-3	Pipinas	11 11	390
27-4	Ea. Juan Gerónimo	11 11	70
32-1	Monasterio	11 11	56 lev.
		9000	364 act.
32-2	Libres del Sur	11 11	420
32-3	Manuel J. Cobo	0 11	74 lev.
		3379	346 act.

CARACTERISTICA	DENOMINACION	PROVINCIA	SUPERFICIE (Km <sup>2</sup> )
	8	2	, , ,
3557-32-4	Lag. El Manchado	Buenos Aires	420
33-1	Destacamento Río Sa- lado	TT TT	239
33-3	Cerro de la Gloria	ir u	192
3560-5-2	Zárate	m a	200
16-1	Est. Román Báez	er o	304
17-1	Tomás Jofré	11 11	81
24-3	Abbott	11 11	10 act.
24-4	Gdor, Udaondo	n n	185 act.
30-4	Ea. Benquerencia	11 11	109 act.
3757-2-1	Castelli	n 11	416 act
2-2	Lag. los Molles	11 11	167 lev.
*	, <del>-</del> ;		249 act.
2-4	Dolores	11 11	34 lev.
	3		382 act.
3-1	La Porteña	п п	327
3–3	Ea. Santa Lucía	n n	83 lev.
			333 act.
3-4	Desembocadura Canal	n n	10 lev.
95	Nº1	:44	179 act.
8-1	Est. Parraviciní	11 11	65 lev.
Make Housest			203 act.
8-3	Grl. Guido	n n	330 lev.
			86 act.
9-4	Ea. Cari Lauquen	n g	138 lev.
9755 · · · · · · · · · · · · · · · · · ·	Al-Matter of the additional memory (***)	e e e	278 act.
10-3	Ea. El Tuyú	er sam	168 lev.
	Made and American Control of the Con		248 act.
10-4	Santa Teresita	u n	108
14-1	Desvio Km.260	11 11	413
14-2	Santo Domingo	n n	90 lev.
900e2 No. 100 est			323 act.
14-3	Maipú	11 11	413
14-4	Santa Isabel	n n	413
15-1	Est. Segurola	11 11	88 lev.
		1	325 act.
15-2	Ea. Las Violetas	in at	344 lev.
8095USB20 887 989	Security of the Committee of the Committ	M.0	72 act.
15-3	Ea. Monsalvo	n n	413
15-4	Grl. Madariaga		413
. 16-1	Ea. El Regreso	11 11	413
16-2	Mar de Ajó	11 11	125
16-3	Ea. San José de las	11 11	413
	Chilcas		
16-4	Faro Punta Médanos	n 10	82
20-1	Las Armas	u u	413
20-2	Ea. Mari Huincul	11 16	413

CARACTERISTICA	DENOMINACION	PROVINCIA	SUPERFICIE (Km <sup>2</sup> )
3757-20-3	Grl. Pirán	Buenos Aires	413
20-4	Ea. La Fe	11 11	413
21-1	El Chajá	11 11	413 lev.
21-2	Est. Juancho	11 11	413
21-3	Lag. del Maestro	0 0	413
21-4	Est. Macedo	11 11	413
22-1	Pinamar	п п	286
22-3	Villa Gesell	n h	74
26-1	Ea. Breland	11 11	410
26-2	Coronel Vidal	11 30	410
26-3	Ea. La Tehuelche	11 11	370 lev.
		10 30	40 act.
26-4	Vivoratá		410
27-1	Calfucurá	11 11	410
27 <b>-</b> 2	Faro Querandí	и и	167
27-3	Lag. Mar Chiquita	u u	388
27-4	Lag. Blanca	11 11	53
32-1	Alm. La Brava	n n	410
32-2	Cobo	11 11	410
32-3	Sierra de los Pa-	n u	85 lev.
22-3	dres	n u	325 act.
32-4	Camet		370
33-1	Parque Mar Chiquita	11 11	139
3763-1-1	Establ. Las Charas	La Pampa	416
1-2	Ea. La Estelita	100	416
1-3	Lag. del Guanaco	HI.	416
1-4	Winifreda	11	416
7-1	Ea. La Primavera	XI .	415
7-1 7-2	Ea. La Pochola	III	415
7-3	Santa Rosa	311	415
7-4	Anguil		415
13-1	Toay	313	413
13-1	Potrillo Oscuro	11	413
13-3	Naicó	au ·	413
13-3 13-4	Ea. La Segunda	3.1	379
19-1	Ataliva Roca	H	413
19-2	Doblas		413
19-2	Resg. Padre Buodo	311	413
19-4	Ea. Santa Laura	н	413
25 <b>-</b> 1	Est. Gamay	310	409
25 <b>-</b> 2	Cnia. Santa María	T.	409
25-2 25-3	Unanué	111	409
25-3 25-4	Perú	are	409
23-4 3766-6-2	Conelo	311	416
6-4	Bajo Paloma	White Company	416
12-2	Establ. La Prudencia	11	413
i i		11	
12-4	Establ. Pichi Huilleó	п	413

continuación

CARACTERISTICA	DENOMINACION	PROVINCIA	SUPERFICIE (Km <sup>2</sup>
3766-18-2	Colonia Ferraro	La Pampa	413
18-4	Ea. San Carlos	11 11	413
24-2	Quehué	757	408
24-4	Utracán	, an m	408
30-2	General Acha	11 11	408
30-4	Ea. Maracó Chico		408
3957-1-1	San Agustín	Buenos Aires	406
1-2	Mechongué	33300000000000000000000000000000000000	406
1-3	Ea. La Malacara	11 11	406
1-4	San José (Pje.)	311 11	406
2-1	Cmte. Nicanor Otamen-	11 11	406
2-2 2-3 y	Mar del Plata	11 11	310
8-1	Miramar	19 H	320
2-4	Cnia. Chapadmalal	11 11	50
7-1	Lag. La Malacara	11 11	376
7-2	Centinela del Mar	11	177
7-3	Ea. Las Overas	11 11	22
3960-1-1	Est. Pillahuinco	11 11	406
1-2	La Virginia	11 11	406
1-3	El Divisorio	1.000.00	316
1-4	Paraje El Gavilán		406
2-1	Ea. Fortín Bella Vista	и и	406
2-2	La Sortija		406
2-3	Indio Rico	11 11	406
2-4	Ea. La Alicia	u n	406
3-1	Est.Claudio Molina	11 11	406
3-2	González Cháves	11 11	406
3-3	Apeadero Las Vaquerías	11 11	406
3-4	San Mayol	1256	406
4-1	Estancia La Pileta	11 11	406
4-3	Ea. Las Brusquillas	11 11	406
5-1	Juan N. Fernández	и и	406
5-2	Estancia El Palomar	11 11	406
5-3	Defferrari	и и	406
5-4	Nicanor Olivera	11 11	406
6-2	El Moro	11 11	406
7-1	Centro Urquiza	11 11	404
7-1	La Aurora	11 11	404
7-3	Estancia El Carmen	n n	
7-4	El Zorro	n n	404
7-4 8-1	Nicolás Descalzi	n n	404
8-2		и и	404
8-3	Estancia La Josefina Aparicio	n n	404
0-0	ADALICIO	11 11	404

CARACTERISTICA	DENOMINACION	PROVINCIA	SUPERFICIE (Km <sup>2</sup> )
3960-9-1	Tres Arroyos	Buenos Aires	404
9-2	Ea. Tres Lagunas	11. 11	404
9-3	Ea. San Bautista	H H	404
9-4	Ea. Santa Rita	n n	404
10-1	Ochandio	0 11	404
10-3	Hueso Clavado	n n	404
11-1	Ramón Santamarina	π π	264
11-2	Semillero Buck	n n	404
11-3	Energía	11 11	404
11-4	Ea. El Médano Blan-	и п	404
12-2	co Pieres	11 11	63
12-3 y	*		
18-1	Punta Negra	u u	330
12-4	Necochea	11 31	214
13-1	Coronel Dorrego	11. 11	404
13-2	José A. Guisasola	u n	404
13-3	Baln. Monte Hermoso	11 11	404
13-4 y	]		e e
19-2	Baln. Sauce Grande	и п	404
14-1	Gi1	n a n	404
14-2	Oriente	11 11	404
14-3	Lag. La Blanca	11 11	342
14-4	Baln. Oriente	11 ri	267
15-1	Copetonas	11 11	404
15-2	San Francisco de Be- llocq	11 11	404
15-3	Baln. Reta	11 11	186
15-4	Claromecó	11 11	88
16-1 y	1	5 MA 1996	
16-3	Orense	u ar	424
16-2	Baln. Orense	11 11	92
17-1	Ea. La Pandorga	11 11	187
17-2	Ea. Los Médanos	11 11	81
3963-3-1	Jacinto Aráuz	Buenos Aires-	406
	1	La Pampa	
3-2	Est. Rivadeo	Buenos Aires	406
3-3	Est. La Francia	Buenos Aires-	406
		La Pampa	
3-4	Villa Iris	Buenos Aires	406
4-1	Felipe Solá	11 316	406
4-2	López Lecube	11 11	406
4-3	San Germán	n n	406
4-4	Pelicurá	n n	406
5-1	Ea. Los Cerritos	и и	406
5-2	Tornquist	11 11	406
5-3	Ea. Fuerte Argen-	11 11	406
	tino	2000000.	į.

CARACTERISTICA	DENOMINACION	PROVINCIA	SUPERFICIE (Km <sup>2</sup> )
3963-5-4	Tres Picos	Buenos Aires	406
6-1	Sierra de la Venta- na	11 11	226
9–1	Salina La Colorada Chica	Buenos Aires- La Pampa	404
9-2	Ea. La Raquel	Buenos Aires	404
9-3	Lag. Callaqueo	Buenos Aires- La Pampa	404
9-4	Baln. Chapalcó	Buenos Aires	404
10-1	Est. Berraondo	11 11	404
10-2	Chasicó	u 11	404
10-3	Ea. Los Chañares	11 11	404
10-4	Nueva Roma	11 11	404
11-1	Ea. La Planicie	11 11	404
11-2	Est. Napostá	11 11	404
11-3	Est. La Vitícola	11 11	404
11-4	Est. Corti	n 11	404
12-1	Cabildo	ii ii	404
12-2	Lartigau	11 11	404
12-3	Est. Cochrane	. 11 11	404
12-4	Coronel Falcón	0 0	404
15-1	Ea. La Reforma	Buenos Aires- La Pampa	402
15-2	Lag. El Salitral	Buenos Aires	402
15-3	Est.Montes de Oca	Buenos Aires- La Pampa	402
15-4	Ea. El Algarrobo	Buenos Aires	402
16-1	Salinas Chicas	m u	402
16-2	Médanos	n n	402
16-3	Nicolás Levalle	10 11	402
16-4	Estación Ombucta	n 11	402
17-1	Bahía Blanca	n o	361
17-2	Base Aeronaval Cmte. Espora	и п	193 lev. 195 act.
<b>17-</b> 3	Ea. Los Blancos	11 11	281
17-4	Punta Alta	n u	100
18-1	Bajo Hondo	T4 (8)	402
18-2	San Román	3.1	402
18-3	Punta Tejada	ff ix	340
18-4 у			
24-2	Baln. Pehuén-Co	77 £1	407
21-1	Ea. La Patagonia	Buenos Aires- La Pampa	400
21-2	Ea. La Marilé	Buenos Aires	400
21-3	Ea. La Margarita	Buenos Aires- La Pampa	400
21-4	Ea. El Morro	Buenos Aires	400

CARACTERISTICA	DENOMINACION	PROVINCIA	SUPERFICIE (Km²
3963-22-1	Ea. La Cautiva	Buenos Aires	400
22-2	Teniente Origone		400
22-4	Mayor Buratovich	11 11	255
23-1	Ea. San Miguel	п п	273
23-3	Ea. El Algarrobo	11 11	370
23-4	Puesto El Zorro	11 11	60
27-1	Ea. El Progreso	Buenos Aires- Río Negro	269
27-2	Cnia. San Enrique	Buenos Aires	272
27-3	Ea. La Esperanza	Buenos Aires- Río Negro	398
27-4	Puesto Cardona	Buenos Aires	398
28-1	Cnia. Bella Vista	11 11	269
28-2	Hilario Ascasubi	n n	398
28-3	El Tapón	11 11	398
28-4	Pedro Luro	n 11	259
29-1	Ea. Monte Paquete	11 11	170
29-2	Faro El Rincón	11 11	398
29-3	Ea. El Zorro	n n	398
29-4	Ea. Las Isletas	11 11	210
33-1	Establ. La Carmeli- ta	Buenos Aires- Río Negro	218
33-2	Lomas Azules	Buenos Aires	136
33-3	Ea. San Juan	Buenos Aires- R <b>í</b> o Negro	396
33-4	Ea. Santa María	Buenos Aires	396
34-1	Ea. El Bañadero	11 11	256
34-2	Est. Igarzábal	n n	319
34-3	Ea. El Paraíso	n u	396
34-4	Villalonga	31 11	396
35-1	Ea. El Reducto	11 11	396
35-2	Ea. San Antonio Viejo	11 11	219
35-3	Fond. Riacho Azul	n e	311
35-4	Isla Margarita	n n	84
4163-3-1	Lag. de la Piedra	Buenos Aires- Río Negro	394
3-2	Guadal Amarillo	Buenos Aires	394
3-3	Establ. la Ciudad de Río Negro	Buenos Aires- Río Negro	394
3-4	Establ. El Copete	Buenos Aires	394.
4-1	Establ. Lomas Cru- zadas	11 11	394
4-2	Est. Emilio Lamar- ca	n 11	394
4-3	Cuatro Tranqueras	11 11	394
4-4	Stroeder	11 îț	39'4

continuación

			28 400 E8405 E
CARACTERISTICA	DENOMINACION	PROVINCIA	SUPERFICIE (Km <sup>2</sup> )
/1/0 5 1			0.75
4163-5-1	Cant. Villalonga	Buenos Aires	275
5–3	Loma de los tres Bonetes	n n	165
9–1	Establ. El Porve-	Buenos Aires-	392
	nir	Río Negro	
9-2	Cerro Pita	Buenos Aires	392
9-3	Lag. El Abra	Buenos Aires-	392
**		Río Negro	
9-4	Establ. La Argen- tina	Buenos Aires	392
10-1	Pje. La Querencia	11 11	392
10-2	José B. Casás	11 11	392
10-3	Cardenal Cagliero		392
10-4	Desvío Salinero	11 11	392
11-1	Baln. Los Pocitos	11 11	114
11-3	Ea. La Serrana	11 31	370
11-4	Bahia San Blas	u u	72
15-1	244	II II	W-W-W
12-1	San Javier	Buenos Aires-	77 reg.
15.0	CONTRACTOR COLL DOOR TO DOOR OF S	Río Negro	313 exp.
15-2	Cerro Churlaquín	Buenos Aires- Río Negro	390
16-1	Viedma	Buenos Aires	390
16-2	Establ. Santa Ro-	11 11	390
· ————————————————————————————————————	sa		222
16-3	Est. Viedma	Buenos Aires-	390
	Ξ	Río Negro	
16-4 у			S
22-2	Cabaña La Luisa	Buenos Aires	400
17-1 y			
17-2	Faro Segunda Ba- rranca	и и	410
17-3	Punta Rasa		142
22-1	Baln. El Cóndor	Buenos Aires-	165
22 1	Dain. Di Condoi	Río Negro	105
		KIO HEBIO	
			<u> </u>

TOTAL 165.721 lev. 1: 10.ccc.
6.154 act.

2 - Hojas a escala 1:100.000

	CARACTERISTICA	DENOMINACION	PROVINCIA	WEELFICLE (Km2)
Debe ded Conelo	3366-34 3763-31 3766-4 5 6 10 11 12 16 17 18 22 23 24 28 29 30 34 35 36 3963-2	Nueva Escocia Hucal Telén Victorica Rucanelo Ea. Santa María Carro Quemado Valle Nerré-Co Jagüel del Monte El Durazno Cnia. Ferraro Chacharramendi Valle Daza Quehué La Verde Caranchos Grl. Acha Sierra Chata Sierra Chica Ea. El Lucero Lag. Colorada Grande	PROVINCIA  San Luis La Pampa  """" """" """" """" """" """" """ ""	1,20 43 70 1,670 1,665 1,665 1,660 1,660 1,660 1,654 1,654 1,654 1,654 1,654 1,654 1,654 1,654 1,654 1,654
	8	Ea. La Chola	11 PF	1.620
	14	Anzoategui	11 11	1.606
	20	Salinas Grandes	Río Negro-La	1.580
59.	26 32	Bajo de La Calan- dria Ea. Seis de Febrero	Pampa Río Negro	1.570
	4163-2	Establ. El Cerro	n u	1.560 1.550

TOTAL 40.527 /: 100.000

#### INTERPRETACION Y NOMENCLATURA

1 - Hoja a escala 1:25.000

CARACTERISTICA DENOMINACIO		PROVINCIA	SUPERFICIE (Km <sup>2</sup> )	
3987-ь (*)	Campo de Mayo	Buenos Aires	105 act.	

<sup>(\*)</sup> hoja en antiguo formato

## 2 - Hojas a escala 1:50.000


CARACTERISTICA DENOMINACION		PROVINCIA	SUPERFICIE (Km <sup>2</sup> )
3163-19-3	Cosquín	Córdoba	350
25-3	Alta Gracia	11	180
3166-18-3	Villa de Soto	11	440
23-4	San Carlos Minas	and the second s	440
24-3	Majada de Santiago	11	440
24-4	Mallin	11	440
29-1	Chancaní		200
29-2	Ambul	11	440
29-3	El Medanito	n	130
30-1	Tala Cañada		240
30-4	Copina	11	370
35-1	San Miguel		440
35-2	Mina Clavero		260
36-1	Las Calles	11	320
36-2	Dique Los Molinos	11	280
3366-5-3	Los Chañares	San Luis	430
23-3	San José del Morro	11 11	20
24-1	La Barranquita	Córdoba	115
3557-1-1	(aún sin nombre)	Buenos Aires	190
1-3	(aún sin nombre)	31 11	100
3560-6-1	Campana	Buenos Aires- Entre Ríos	375
6-2	(aun sin nombre)	Buenos Aires	425
6-3	Campana Sur	n 11	180
12-2	(aun sin nombre)	Buenos Aires- Entre Ríos	72
3757-7-1	(aún sin nombre)	Buenos Aires- Entre Ríos	72
3960-1-3	El Divisorio	Buenos Aires	90
3963-6-1	Sierra de La Ventana	111	180
6-2	Peralta	30 0	410

TOTAL 7.629

		*		
2)				
	*		*	
			g H	4.
26		4	*	
	e e			
			Æ.	
	g .			
, v	*			*
3 0	*			
	*	6	4	<b>36</b> 0
			*	
	1			
¥.			<b>.*</b>	
	e e			
* *			**************************************	
	er en	72/4		
	e e			
			8	
				*
	•			
A	¥		±€:	
	·*· X			
5			*	
	Sign N		×I	
6				
ž.		*		
*	~			
			Ä	
	*			
4				iā i
φi	6			
192	4		. S	
	3	*		
	*		*	


EJÉRCITO ARGENTINO

# LEVANTAMIENTOS TOPOGRÁFICOS REGULARES

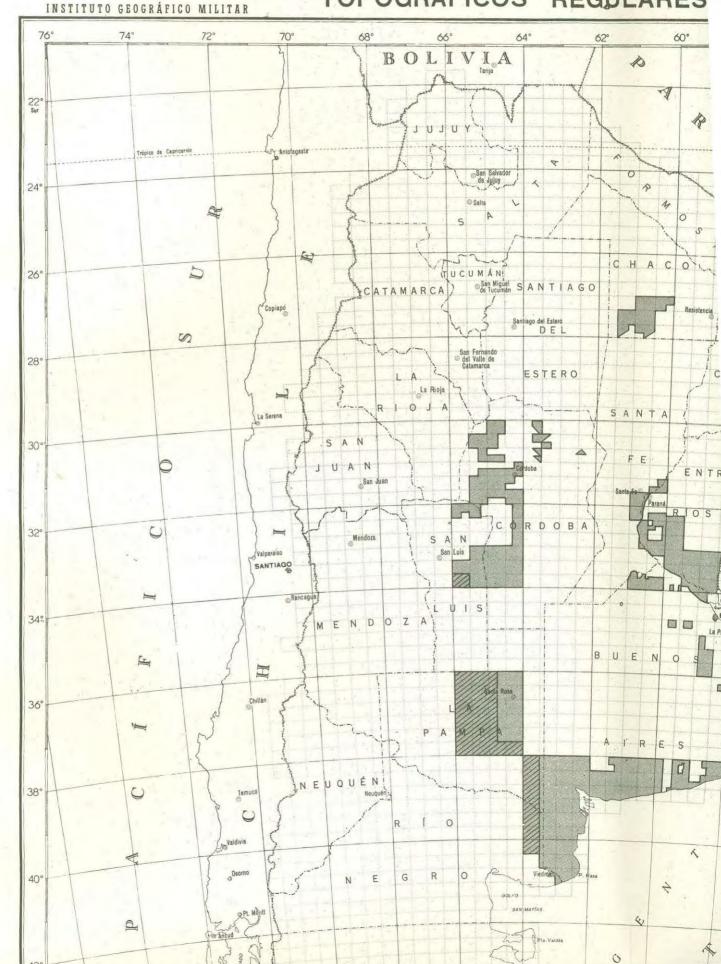

EJÉRCITO ARGENTINO
INSTITUTO GEOGRÁFICO MILITAR

# LEVANTAMIENTOS TOPOGRÁFICOS REGULARES

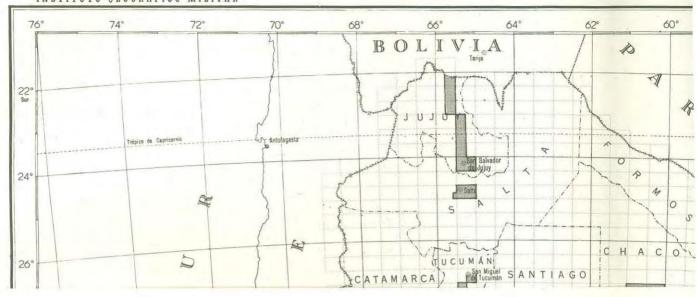

## 

1963 - 1975

## 1 - Hoja a escala 1:50.000

CARACTERISTICA DENOMINACION		PROVINCIA	SUPERFICIE (Km <sup>2</sup> )	
4163-15-1	San Javier	Río Negro	313	

## 2 - Hojas a escala 1:250.000

CARACTERISTICA	DENOMINACION	PROVINCIA	SUPERFICIE (Km <sup>2</sup> )
2360-III	Sombrero Negro	Formosa	2.460
2363-I	Tartagal	Salta	17.092
2363-II	Santa Victoria	Salta-Formosa	6.222
2363-III	San Ramón de la Nueva Orán	Salta-Jujuy	8.519
2363-IV	Igr. G. N. Juárez	Salta-Formosa	16.969
2366-II	La Quiaca	Salta-Jujuy	8.400
2557-I	Juntas de Fontana	Formosa	120
2557-111	Clorinda	Formosa	8.800
2560-I	Las Lomitas ·	Formosa	16.840
2560-11	Espinillo	Formosa	7.360
2560-111	Juan J. Castellí	Formosa-Chaco	16.707
2560-IV	Pirané	Formosa	16.707
2563-II	Rivadavia	Salta-Formosa	16.840
2563-III	Joaquín V. Gonzá-	Salta-Sgo. del	15.779
	lez	Estero	
2563-IV	Monte Quemado	Chaco-Sgo. del	16.707
		Estero	
2757-I	Formosa	Formosa	3.800

continuación


CARACTERISTICA	DENOMINACION	PROVINCIA	SUPERFICIE (Km <sup>2</sup> )
2760-11	Grl. José de San Martín	Chaco-Formosa	16.568
2 <b>7</b> 60-III	Villa Angela	Chaco	16.425
2760-IV	Corrientes	Chaco-Corrientes	16.425
2763-I	Nueva Esperanza	Sgo. del Estero	16.568
2763-II	Campo Gallo	Chaco-Sgo. del Estero	16.568
2763-III	Sgo. del Estero	Sgo. del Estero	16.425
2763-IV	Quimilí	Sgo. del Estero	16.425
2960-I	Intiyaco	Santa Fe	16.276
2960-II	Bella Vista	Santa Fe-Corrien-	The state of the s
		tes	10.270
2960-III	Vera	Santa Fe	16.123
2960-IV	Goya	Santa Fe-Corrien-	
2,00 11	55,2	tes	10.125
2963-I	Villa S. Martín	Sgo. del Estero	16.276
2963-II	Añatuya	Sgo. del Estero	16.276
2963-III	Villa Ojo de Agua	Sgo. del Estero-	16.123
-200	l	Cordoba	101123
2963-IV	Ceres	Sgo. del Estero- Córdoba-Santa Fe	16.123
4166-I	Valcheta	Río Negro	3.850
4166-IV	Sierra Grande	Río Negro	9.000
4363-I	Puerto Pirámides	Chubut	11.340
4366-I	Telsen	Chubut	4.000
4366-11	Puerto Madryn	Chubut	12.300
4366-III	Las Plumas	Chubut	13.479
4366-IV	Rawson	Chubut	5.230
4566-I	Pje. Garayalde	Chubut	13.257
4566-II	Camarones	Chubut	3.740
4766-III y	James offes	onabac	3.740
IV	Puerto Deseado	Santa Cruz	14.600
4769-III	Dest. La María	Santa Cruz	12.566
4769-IV	Gdor. Moyano	Santa Cruz	12.566
4966-I	Bahia Laura	Santa Cruz	6.128
4969-I	Gdor. Gregores	Santa Cruz	12.327
4969-II	Tres Cerros	Santa Cruz	12.327
4969-111	Laguna Grande	Santa Cruz	12.085
4969-IV	San Julián	Santa Gruz	12.060
4972-II	Tamel Aike	Santa Cruz	12.327
4972-IV	Tres Lagos	Santa Cruz	12.085
4714-11	ires hagus	Santa CIUZ	12.003

TOTAL 619.589

EJÉRGITO ARGENTINO
INSTITUTO GEOGRÁFICO MILITAR

# LEVANTAMIENTOS TOPOGRÁFICOS EXPEDITIVOS

Proyección Cilindrica Conforma de Gauss

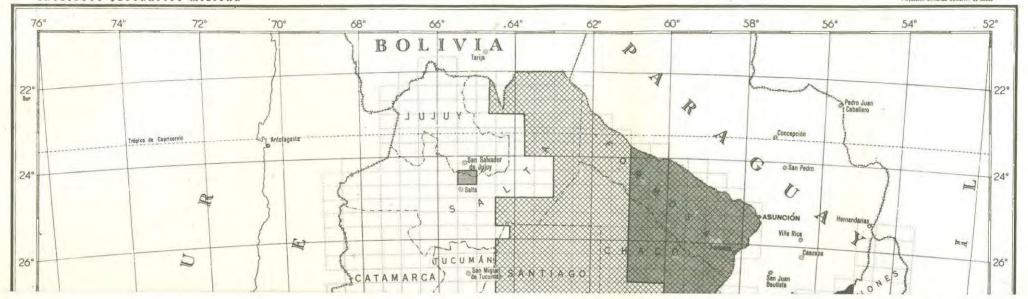

LEVANTAMIENTOS TOPOGRÁFICOS EXPEDITIVOS

EJÉRCITO ARGENTINO
INSTITUTO GEOGRÁFICO MILITAR



TRABAJOS FOTOGRAMETRICOS

		*		
2)				
	*		*	
			g · ·	4.
26		4	*	
	e e			
			Æ.	
	g .			
, v	*			*
3 0	*			
	*	6	4	<b>36</b> 0
			*	
	1			
¥.			<b>.*</b>	
	e e			
* *			**************************************	
	er en	72/4		
	e e			
			8	
				*
	•			
A	¥		±€:	
	·*· X			
5			*	
	Sign N		×I	
6				
ž.		*		
*	~			
			Ä	
	*			
4				iā i
φi	6			
192	4		. S	
	3	*		
	*		*	

# VUELOS, AEROTRIANGULACION, RESTITUCION Y MOSAICOS

1963 - 1975

#### 1 - Vuelos Fotogramétricos

Se efectuó el cubrimiento de  $1.700.200~{\rm Km}^2$ , con escalas medias comprendidas entre  $1:25.000~{\rm y}~1:75.000$ .

#### 2 - Aerotriangulación Espacial y Restitución

AEROTRIAN- GULACION	RESTITUCION					
PARES	PLANIMETRICA		PLANIALTIMETRICA		ESCALAS	PROVINCIAS
	PARES	, Km²	PARES	Km <sup>2</sup>		c.
8.508	16.215	221.439	2.860	36.654	1:25.000(*) 1:50.000 1:100.000	Buenos Aires, Córdoba, La Pam pa, Entre Ríos, Sgo.del Estero, San Luis, Chaco


- (\*) Hoja 3987-b Campo de Mayo (formato antiguo)
- 3 Aerotriangulación Radial Mecánica y Mosaicos Apoyados. Cartas Expeditivas a Escala 1:250.000


CARACTERISTICA	NOMBRE DE LA HOJA	PROVINCIA	SUPERFICIE EN Km <sup>2</sup>
2360-111	Sombrero Negro	Formosa	2.460
2363-I	Tartagal	Salta	8.500
2363-II	Santa Victoria	Salta-Formosa	6.222
2363-IV	Igr. G. N. Juárez	Salta-Formosa	16.969
2557-I	Juntas de Fontana	Formosa	120
2557 <b>~</b> III	Clorinda	Formosa	8.800
2560-1	Las Lomitas	Formosa	16.840
2560-II	Espinillo	Formosa	7.360
2560-III	Juan J. Castelli	Formosa-Chaco	16.707
2560-IV	Pirané	Formosa	16.707
2563-II	Rivadavia	Salta-Formosa	16.840
2563-IV	Monte Quemado	Chaco-Sgo. del Es- tero	16.707
2557-I	Formosa	Formosa	3.800
2760-11	Grl. José de San Mar- tín	Chaco-Formosa	16.568
2760-IV	Corrientes	Chaco-Corrientes	16.425
2763-I	Nueva Esperanza	Sgo. del Estero	16.568
2763–11	Campo Gallo	Chaco-Sgo. del Es- tero	16.568
2763-111	Sgo. del Estero	Sgo. del Estero	16.425
2763-IV	Quimilí	Sgo. del Estero	16.425
2960-I	Intiyaco	Santa Fe	16.276
2960-II	Bella Vista	Santa Fe-Corrientes	16.276
2960-III	Vera	Santa Fe	16.123
2960-IV	Goya	Santa Fe-Corrientes	16.123
2963-I	Villa San Martin	Sgo. del Estero	16.276
2963-11	Añatuya	Sgo. del Estero	16.276
2963-111	Villa Ojo de Agua	Sgo. del Estero-Có <u>r</u> doba	16.123
2963-IV	Ceres	Sgo. del Estero-Có <u>r</u> doba-Santa Fe	16.123

EJÉRCITO ARGENTINO

# VUELOS FOTOGRAMÉTRICOS

Proyección Cilíndrica Conforme de Gauss

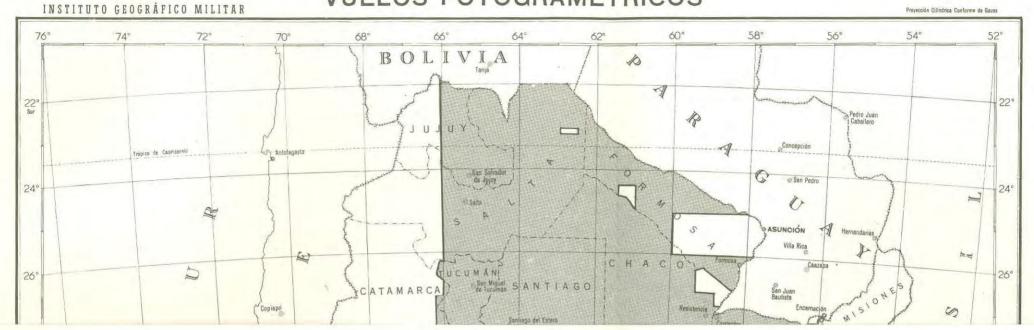

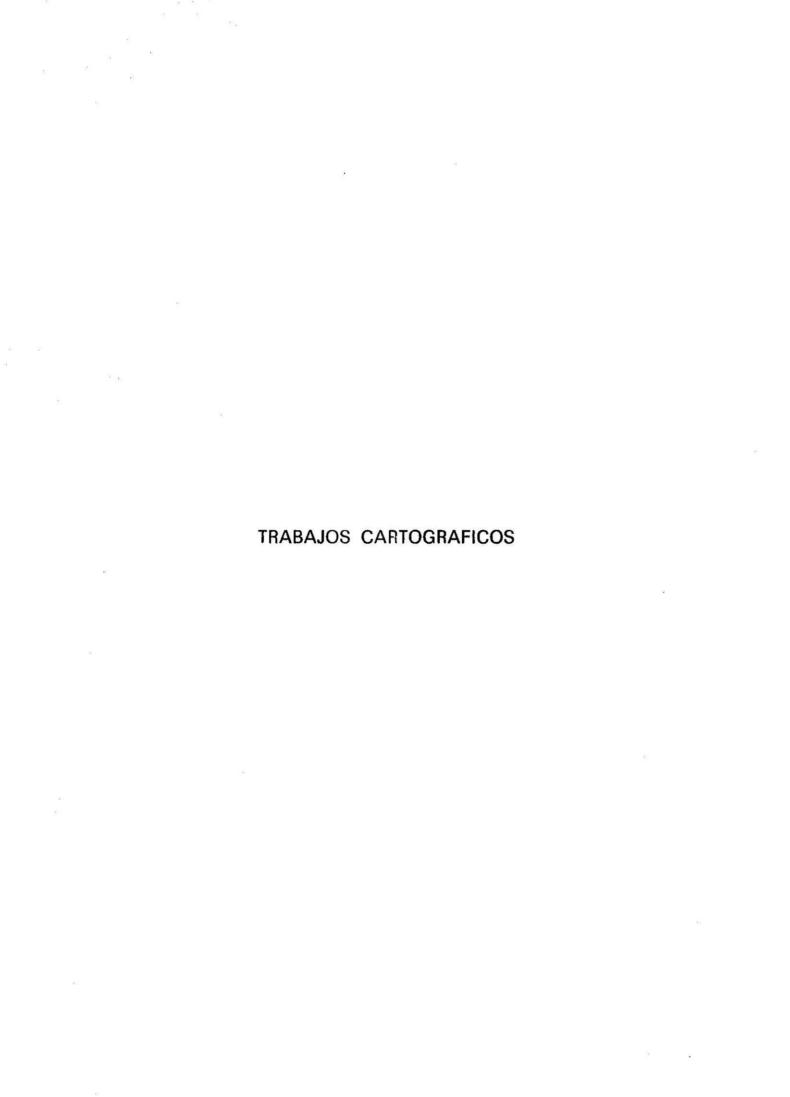

		*		
2)				
	*		*	
			g · ·	4.
26		4	*	
	e e			
			Æ.	
	g .			
, v	*			*
3 0	*			
	*	6	4	<b>36</b> 0
			*	
	1			
¥.			<b>.*</b>	
	e e			
* *			**************************************	
	er en	72/4		
	e e			
			8	
				*
	•			
A	¥		±€:	
	·*· X			
5			*	
	Sign N		×I	
6				
ž.		*		
*	~			
			Ä	
	*			
4				iā i
φi	6			
192	4		. S	
	3	*		
	*		*	

# GRABADO Y DIBUJO CARTOGRAFICOS 1963 - 1975

#### CARTAS

#### ORIGINALES NUEVOS

#### 1 - Original a escala 1:25.000

CARACTERISTICA	DENOMINACION	PROVINCIA	OBSERVACIONES
3987-ъ	Campo de Mayo	Buenos Aires	hoja de anti- guo formato

## 2 - Originales a escala 1:50.000

CARACTERISTICA	DENOMINACION	PROVINCIA	OBSERVACIONES
3360-28-1 28-3 28-4 34-1 34-2 34-3 34-4 35-1 35-3 35-4 36-3 3557-21-1	Puerto Ramallo Gdor.Castro Puerto San Carlos Los Patricios San Pedro Santa Lucia Ireneo Portela Puerto Baradero Alsina Central Nuclear Brazo Largo Magdalena Este	Bs.AsE.Ríos """ Buenos Aires """ Bs.AsE.Ríos Buenos Aires """ Bs.AsE.Ríos Buenos Aires	

ARACTERISTICA	DENOMINACION	PROVINCIA	OBSERVACIONES
3557-21-3	Alvarez Jonte	Buenos Aires	
21-4	Punta Indio	1A01A050X48010 18940 10050	
26-1	Don Cipriano	11 11 11 11	
26-2	La Viruta	11 11	
26-3	Lag. Yalca		
26-4	Cmte. Giribone	" "	
27-1	Verónica	n n	
27-2	Punta Piedras	11 11	
27-3	Pipinas	0 0	
27-4	Ea. Juan Gerónimo	n n	
32-1	Monasterio	11 11	
32-2	Libres del Sur	11 11	3
32-3	Manuel J. Cobo	0 0	
32-4	Lag. El Manchado	11 11	*
33-1	Dest. Río Salado	11 11	
33-3	Cerro de la Gloria	11 11	
3560-4-1	La Luisa	0 n	
4-2	Santa Coloma	11 11	
4-4	Duggan	11 11	
5-2	Zárate	11 11	
5-3	San Antonio de Areco	11 11	
10-3	Castilla	11 11	
10-4	Franklin	11 10	v.
11-1	San Andrés de Giles	11 11	
11-2	Open Door	11 78	
11-3	Mercedes	n u	1
11-4	Lujấn	11 11	
16-1	Est. Román Báez	11 11	
16-2	Suipacha	11 II	
16-3	Gorostiaga	и п	
16-4	Juan J. Almeyra	31 11	
17-1	Tomás Jufré	11 11	
17-2	Plomer	11 11	
17-3	Est. Igr. Williams	п п	
17-4	Lozano	n u	
20-4	Comodoro Py	11 11	
21-3	Araujo	11 11	
22-1	Moqueh <b>uá</b>	11 11	
22-2	Villa Mo <b>ll</b>	11 11	
22-3	Norber <b>to de la Ries-</b> tra	и и	
2-4	Pedernales	т н	1
23-1	Navarro	n u	
Comment of	Emp. Lobos	n n	
	Antonio Carboni	и п	
	Lobos	11 11	

CARACTERISTICA	DENOMINACION	PROVINCIA	OBSERVACIONES
3560-24-3	Abbot	Buenos Aires	
24-4	Gdor. Udaondo	11 11	
28-1	Lucas Monteverde	11 11	
28-2	Ea. La Merced	11 11	
28-4	Del Carril	11 11	
29-1	Roque Pérez	11 11	İ
29-2	Carlos Beguerie	11 11	
29-3	Juan Atucha	11 11	
29-4	Santiago Larre	11 11	
30-1	San Miguel del Monte		
30-2	Est. Goyeneche	11 11	
30-3	Zenón Videla Dorna	n u	
34-1	Est. La Barrancosa	11 11	
34-2	La Campana		į.
34-3	José M. Micheo	11 11	ł
34-4	Estrugamou	PT 31	
35-2	Paraje Sol de Mayo	11 11	
35-3	El Trigo	11 21	
35-4	Cnl. Boerr	0 11	
36-1	Gorchs	n e	
36-2	Ea. La Vigilancia	11 11	
36-3	Rosas	11 11	
36-4	Chas	n n	
3563-24-1	Roberts	0 11	1
3757-1-4	Lag. El Carancho	11 11	
2-2	Lag. Los Molles	11 11	
2-4	Dolores		
3-1	Ea. La Porteña	11 11	
3-3	Ea. Santa Lucía	11 11	
3-4	Desemb. Canal Nº 1	11 11	
7-2	Ea. El Sermón	11 11	
8-1	Est.Parravicini	11 11	
8-3	Grl. Guido	11 11	1
9-4	Ea. Cari Lauquen	11 11	
10-3	Ea. El Tuyú	31 11	3
10-4	Santa Teresita	11 11	
14-1	Desvío Km. 260	11 11	
14-2	Santo Domingo	11 11	
14-3	Maipú		
14-4	Santa Isabel	11 11	
15-1	Est. Segurola	11 11	ļ
15-2	Ea. Las Violetas	11 11	
15-3	Est. Monsalvo	11 11	
15-4	Grl. J. Madariaga	11 11	
16-1	Ea. El Regreso	11 11	
16-2	Mar de Ajó	It H	
16-3	Ea. San José de las	11 11	

CARACTERISTICA	DENOMINACION PROVINCIA OBSERVACI		OBSERVACIONES
3757-16-4	Faro Punta Médanos	Buenos Aires	
20-1	Las Armas		
20-2	Ea. Mari Huincul	H H	
20-3	Grl. Pirán	n 11	
20-4	Ea. La Fe	и и	
21-1	El Chajá	11 11	ľ
21-2	Est. Juancho	11 11	
21-3	Lag. del Maestro	11 11	
21-4	Est. Macedo	ii ii	fotocarta
22-1	Pinamar	N 11	Server with a constructive server
22-3	Villa Gesell	11 11	
26-1	Ea. Breland	n ti	
26-2	Cnl. Vidal	11 11	
26-3	Ea. La Tehuelche	n n	1
26-4	Vivoratá	II 91.	
27-1	Calfucurá	11 11	ļ -
27-2	Faro Querandí	19 19	
27-3	Laguna Mar Chiquita	11 11	
27-4	Laguna Blanca	11 11	
32-1	Alm. La Brava	11 11	
32-2	Cobo	11 11	
32-3	Sierra de los Padres	11 11	
32-4	Camet	11 11	
33-1	Parque Mar Chiquita	11 11	
3760-29-4	Ea. La Pacífica	17 11	
35-2	Alm. La Numancia	11 11	
3957-1-1	San Agustín	11 11	
1-2	Mechongue	11 11	
1-3	Ea. La Malacara	11 11	
1-4	San José (Pje.)	11 11	
2-1	Cmte. Nicanor Otamen-	" "	
2-2	Mar del Plata	18 11	
2-3	Miramar	, ,, ,, ,, ,, ,, ,, ,, ,, ,, ,, ,, ,, ,	
2-4	Cnia. Chapadmalal	0 11	*
7-1	Laguna La Malacara	11 11	
7-2 y			
8-1	Centinela del Mar	11 11	
7-3	Ea. Las Overas	11 11	
3960-1-1	Est. Pillahuincó	11 11	
1-2	La Virginia	11 11	
1-3	El Divisorio	11 11	
1-4	Paraje El Gavilán	11 11	
2-1	Ea. Fortin Bella Vis-	ti 11	
	ta	355 FA	
2-2	La Sortija	n 11	
2-3	Indio Rico	n n	
2-4	Ea. La Alicia	11 11	

CARACTERISTICA	DENOMINACION	PROVINCIA	OBSERVACIONES
3960-3-1	Est. Claudio Molina	Buenos Aires	
3-2	González Chaves	" "	
3-3	Apeadero Las Vaque-	,, ,,	
	rías	" "	
3-4	San Mayol	11 11	ľ
4-1	Ea. La Pileta	11 11	1
4-2	Ea. San Cala		1
4-3	Ea. Las Brusquillas	11 11	1
4-4	Ea. Dos Hermanas	11 11	ı
5-1	Juan N. Fernández	11 .11	1
5-2	Ea. El Palomar	11 11	Ĭ
5-3	Defferrari	11 11	
5-4	Nicanor Olivera	11 11	Ī
6-1	Lobería	11 11	-1
6-2	El Moro	11 11	
6-3	San José	11 11	
6-4	Tamangueyú	11 11	
7-1	Centro Urquiza	11 11	1
7-2	La Aurora	11 11	İ
7-3	Ea. El Carmen	11 11	1
7-4	El Zorro	11 11	1
8-1	Nicolás Descalzi	11 11	- 1
8-2	Ea. La Josefina	11 11	1
8-3	Aparicio	11 11	
8-4	Irene	11 11	1
9-1	Tres Arroyos	11 11	
9-2	Ea. Tres Lagunas	11 11	
9-3	Ea. San Bautista	11 11	1
9-4	Ea. Santa Rita	11 11	
10-1	Ochandío	11 11	1
10-2	San Cayetano	10 11	1
10-3	Hueso Clavado	11 11	1
10-4	Cristiano Muerto	11 11	
11-1	Ramón Santamarina	" "	
11-2	Semillero Buck	. 11 11	fotocarta
11-3	Energía	U 11	
11-4	Ea. El Médano Blanco	11 11	
12-1	Semillero Rita	11 11	
12-2	Pieres	" "	
12-3 y	To-ba Wasse		
18-1	Punta Negra	11 11	
12-4	Necochea	11 11	
13-1	Cnl. Dorrego	n 11	
13-2	José A. Guisasola	, n	
13-3 y			
19-1	Baln. Monte Hermoso		
	The state of the s		

CARACTERISTICA	DENOMINACION	PROVINCIA	OBSERVACIONES
3960-13-4 y	i		
19-2	Baln. Sauce Grande	Buenos Aires	1
14-1	Gil	tt 11	
14-2	Oriente	11 11	į
14-3	Lag. La Blanca	11 11	
14-4	Balneario Oriente	11 11	
15-1	Copetonas	" "	
15-2	San Francisco de Be-	11 11	j
	11ocq		
15-3	Baln. Reta	, ',	
15-4	Claromecó	2 2/08	•
16-1 y	ordromete.	u. u	
16-3	Orense		
16-2	Balneario Orense	11 11	
17-1	Ea. La Pandorga	11 11	
17-2	Ea. Los Médanos	11 11	
3963-3-1	Jacinto Aráuz	11 17	
3-2	Est. Rivadeo	11 11	i
3-3	Ea. La Francia	n n	
3-4	Villa Iris	11 11	
3 <b>-4</b> 4 <b>-1</b>		11 11	
4-1	Felipe Solá	n n	
	López Lecube	n n	
4-3	San Germán	11 11	
4-4	Pelicurá	n 11	i
5-1	Ea. Los Cerritos	11 11	
5-2	Tornquist	11 11	
5-3	Ea. Fuerte Argentino	n n	
5-4	Tres Picos	11 11	
6-1	Sierra de la Ventana	11 11	
6-2	Peralta	11 11	
6-3	Saldungaray	н п	
6-4	Ea. Las Aguilas	11 11	1
9–1	Salina La Colorada Chica	" "	
9-2	Ea. La Raquel	n 11	1
9-3	Laguna Callaqueo	11 11	
9-4	Baln. Chapalco	11 ti	
10-1	Est. Berraondo	11 11	
10-2	Chasicó	11 11	
10-3	Ea. Los Chañares	11 11	1
10-4	Nueva Roma	11 11	
11-1	Ea. La Planicie	11 11	
11-2	Est. Napostá	1 11	
11-3	Est. La Vitícola	11 11	
11-4	Est. Corti	" "	
12-1	Cabildo	n 11	1
12-2	Lartigau	n n	

CARACTERISTICA	DENOMINACION	PROVINCIA	OBSERVACIONES
3963-12-3	Est. Cochrane	Buenos Aires	
12-4	Cnl. Falcón	525	1
15-1	Ea. La Reforma	11 11	
15-2	Lag. El Salitral	11 19	
15-3	Est. Montes de Oca	11 11	
15-4	Ea. El Algarrobo	11 11	
16-1	Salinas Chicas	11 11	
16-2	Médanos	" "	
16-3	Nicolás Levalle	n n	
16-4	Est. Ombucta	11 11	
17-1	Bahía Blanca	" "	
17-2	Base Aeronaval Cmte.	" "	li di
	Espora	" "	
17-3	Ea. Los Blancos	1 11	
17-4	Punta Alta	11 11	
18-1	Bajo Hondo	11 91	
18-2	San Román	11 11	
18-3	Punta Tejada	11 11	1
18-4 y		55 NS0	
24-2	Bal. Pehuén-Co		
21-1	Ea. La Patagonia	n n	
21-2	Ea. La Marilú	" "	1
21-3	Ea. La Margarita	" "	i e
21-4	Ea. El Morro	1 11	
22-1	Ea. La Cautiva	ii ii	1
22-2	Teniente Origone	11 11	
22-3	Alm. El Caldén	1 11	
22-4	Mayor Buratovich	11 11	1
23-1	Ea. San Miguel	11 11	
23-3	Ea. El Algarrobo		
23-4	Pto. El Zorro	" "	
27-1	Ea. El Progreso	" "	
27-2	Cnia. San Enrique	11 11	
27-3	Ea. La Esperanza	11 11	1
27-4	Puesto Cardona		
28-1	Cnia. Bella Vista	1 11 11	1
28-2	Hilario Ascasubi	" "	
28-3	El Tapón	11 11	
28-4	Pedro Luro	11 11	
29-1	Ea. Monte Paquete	" "	
29-2	Faro El Rincón	WANTED STATES	25
29-3	Ea. El Zorro	10.00	
29-4	Ea. Las Isletas		
33-1	Establ.La Carmelita		
33-2	Lomas Azules	11 11	
33-3	Ea. San Juan	" "	
33-4	Ea. Santa María	11 11	1
34-1	Ea. El Bañadero	n n	1

w w			
CARACTERISTICA	DENOMINACION	PROVINCIA	OBSERVACIONES
3963-34-2	Est. Igarzábal	Buenos Aires	
34-3	Ea. El Paraíso	11 11	
34-4	Villalonga	11 11	
35-1	Ea. El Reducto	40-07	
35-2	Ea. San Antonio Viejo		
35-3	Fond. Riacho Azul		
35-4	Isla Margarita	11 11	
4163-3-1	Lag. de la Piedra	11 11	
3-2	Guadal Amarillo	10 11	
3-3	Establ.La Ciudad de	11 11	
3 3	Río Negro	" "	
3-4	Establ. El Copete	11 11	
4-1	Establ. Lomas Cruzadas	11 11	
4-2	Est. Emilio Lamarca	11 11	
4-3	Cuatro Tranqueras	11 11	
4-4	Stroeder	11 11	
5-1	Cant. Villalonga	11 11	
5-3	Loma de los Tres Bo-	11 11	
	netes	355 323	
9–1	Establ.El Porvenir	· n m	
9-2	Cerro Pita	, ,	8
9–3	Lag. El Abra	, ,, .,	8
9-4	Establ. La Argentina	11 11	8
10-1	Pje. La Querencia	15 11	93
10-2	José B. Casas	11 11	
10-3	Cardenal Cagliero	11 11	
10-4	Desvío Salinero	11 11	
11-1	Baln. Los Pocitos	11 11	
11-3	Ea. La Serrana	и и	
11-4	Bahía San Blas	11 11	
15-1	San Javier	Bs.AsR.Negro	
15-2	Cerro Churlaquín	SACTOR AND AND AND AND AND AND AND AND AND AND	
16-1	Viedma ✓	Buenos Aires	<i>i</i> i
16-2	Establ. Santa Rosa		92
16-3	Est. Viedma	Bs.AsR.Negro	
16-4 y	ж,		8
22-2	Cabaña La Luisa	Buenos Aires	
17-1 y			
17-2	Faro Segunda Barranca	i i	
17-3	Punta Rasa	" "	
22-1	Baln. El Cóndor	Bs.AsR.Negro	
3163-17-1	Lag. Mar Chiquita	Cordoba	
	(Sector S.E.)		
19-2	Cnia. Caroya	100	
19-4	Aeropuerto Córdoba	11 77	
-2. 7	(Pajas Blancas)	**	
20-3	Piquillín		
	1	2 <b>11</b>	ļ
13	•	1	į s

CARACTERISTICA	DENOMINACION	PROVINCIA	OBSERVACIONES
3163-21-3	Capilla de la Sagrada Familia	Córdoba	
25-2	Córdoba		į
25-3	Alta Gracia	11	Í
25-4	Toledo	11	
31-1	Despeñaderos	11	}
31-2	Cosme	11	
31-3	San Agustín	"	
31-4	Monte Ralo	u u	
3166-6-1	Mte. de las Barrancas	11	
6-2	San José de las Sali-	11	
	nas	••	
11-1	El Quincho	11	1
11-2	Guanaco Muerto	"	Ì
17-2	Tuclame	 II	1
23-4	San Carlos	. 11	
24-3	Majada de Santiago	. "	
29-1	Chancaní	H	
29-2	Ambul	11	
29-3	El Medanito	11	
29-4	Panahalma	11	
30-1	Tala Cañada	11	
30-3	Villa Rafael Benegas	"	
30-4	Copina	n	1
35-1	San Miguel	"	
35-2	Mina Clavero	11	
35-4	Villa Dolores	n	
36-1	Las Calles	10	ļ
36-2	Dique Los Molinos	11	
36-3	Los Hornillos	"	
36-4	Va. Grl. Belgrano	"	
3363-1-2	Corralito	11	
1-4	Río Tercero	11	
7-2	Las Gamas	11	₹
7-4	Las Peñas Sur	11	©  
13-2	Paso del Molle	11	
13-4	Carnerillo	11	1
19-1	Río Cuarto	11	İ
19-2	Charras	0	
19-3	Santa Catalina	11	İ
19-4	San Ambrosio	lt .	
25-1	San Basilio	11	
25-2	La Brianza		1
25-3	Villa Marcelina	**	1
25-4	Adelia María	11	
01.1	1 70	2.70	1
31-1	Tosquita	11	1

CARACTERISTICA	DENOMINACION	PROVINCIA	OBSERVACIONES
3363-31-3	Vicuña Mackenna	Córdoba	
31-4	La Cautiva	11	
3366-23-4	Est. Achiras	CbaSan Luis	
24-2	Cuatro Vientos	Córdoba	
24-3	Achiras	11	
24-4	Las Vertientes	11	
29-2	Cerro Blanco	CbaSan Luis	4
29-4	Chaján	Córdoba	
30-1	Suco	n '	
30-2	Sampacho		
30-3	Ea. Ojos de Agua	11	
30-4	Coronel Moldes	11	
35-2	Cerro Garrapatas	CbaSan Luis	
36-1	Ea. La Panchita	Córdoba	
36-2	Est. Fragueyro	11	
36-3	Est. Lag. Oscura	11	
36-4	Washington	n i	
2760-26-4	Villa Angela	Chaco	WS PI
3160-27-3	Villa Urquiza	E.Ríos-Santa Fe	fotocarta
27-4	Gobernador Racedo	Entre Ríos	
3357-19-1	Cnia. El Potrero	11 11	
19-3	Punta Caballos	11 11	
3360-3-3	Las Cuevas	11 11	
3-4	Va. Grl. Ramírez	п н	
4-3	Tres Esquinas	11 11	
4-4	La Aldea	и, и	
8-2	Lag. El Salto	u H	
8-4	Corte Careaga	11 11	
9-1	Rincón del Doll	11 11	
9-2	Hernández	11 11	
9-3	Paraje El Cerro	11 11	
9-4	Victoria	11 11	
10-1	Nogoyá	11 11	i i
10-2	Lucas González	u u	
10-3	Villa Libertad	11 11	
10-4	Cnia. La Llave	11 11	
15-1 15-2	A. de la Camiseta	11 11	
15-3	Paraje La Tacuara	11 11	
15-4	Arroyo Martillo Arroyo Barrancoso	10 10	
16-1	Rincón de Nogoyá		
16-2	Cuatro Bocas	11 11	
16-3	Rincón de Nogoyá Sur	11 11	
16-4	Cuatro Manos	11 11	
21-1	I. del Paraguayo	E.Ríos-Santa Fe	
21-2	Tres Bocas	Entre Ríos	
21-2	San Nicolás de los	Entre Ríos -	
T	Arroyos	Buenos Aires	

CARACTERISTICA	DENOMINACION	PROVINCIA	OBSERVACIONES
3360-22-1	Arroyo Batea	Entre Ríos	
22-2	Punta del Monte	H H	
22-3	Boca Río Victoria		
22-4	Boca Río Gualeguay	11 tt	
23-1	Gualeguay	м и	
23-2	Larroque (Oeste)	0 0	
23-3	Puerto Ruiz	11 11	ľ
23-4	Emb. Berisso		
24-1	Larroque	11 11	
24-2	Gualeguaychú	H H	1
24-3	Ea. El Retiro	11 (1	
24-4	Perdices	tr ti	1
28-2	La Tapa de la Cal-	H 11	
20 2	dera	и п	
29-1	Puerto San Juan	n u	
29-2	Médanos	11 11	
29-3	Mazaruca	11 11	10.
29-4-	Emb. Km 361	11 11	
30-1	Establ. Los Amigos	н н	
30-2	Dos Cerros	11 11	
30-3	Ceibas	11 11	
30-4	Arroyo Martinez	11 28	1
35-2	Ibicuy	); 1)	1
36-1 ~	Establ. Isla Don An- tonio	n n ·	
36-2 y			
31-1	Villa Paranacito (Is- las del Ibicuy)	u u	
36-4	Río Alférez Nelson	n n	*
0.1	Page		
31-3	Isla de la Paloma	10 10	
3763-1-1	Establ. Las Charas	La Pampa	
1-2	Ea. La Estelita	11 31	
1-3	Lag. del Guanaco	u u	
1-4	Winifreda	u u	
7-1	Ea. La Primavera	11 11	
7-2	Ea. La Pochola	u u	1
7-3	Santa Rosa	11 11	
7-4	Anguil	11 11	
13-1	Toay	11 11	
13-2	Potrillo Obscuro	11 11	
13-3	Naicó	u n	
13-4	Ea. La Segunda	11 11	
19-1	Ataliva Roca	n n	
19-2	Dob1as	11 11	
19-3	Resg. Padre Buodo	H H	
194	Ea. Santa Laura	11 15	,

CARACTERISTICA	DENOMINACION	PROVINCIA	OBSERVACIONES
3763-25-1 25-2 25-3 25-4 3766-6-2 6-4 12-2 12-4  18-2 18-4 24-2 24-4 30-2 30-4 3366-4-1 4-2 4-3 28-1 28-2 29-1 29-3 35-1 35-3 35-4 3160-3-2 25-4 26-3 27-2 32-3	Est. Gamay Cnia. Santa María Unanué Perú Conelo Bajo Paloma Establ. La Prudencia Establ. Pichi Huill- có Cnia. Ferraro Ea. San Carlos Quehué Utracán Grl. Acha Ea. Maracó Chico Candelaria Balde de Escudero Quines Cmte. Granville Est. Cnl. Alzogaray Ea. El Quebrachal Mercedes (Norte) Mercedes Río Quinto Justo Daract Lag. del Cristal San Jerónimo Norte Santo Tomé Pueblo Brugo Coronda	PROVINCIA  La Pampa  """ """ """ """ """ """ """ """ """	OBSERVACIONES
3360-2-1	Arocena	11 11	

### 3 - Originales a escala 1: 100.000

CARACTERISTICA	DENOMINACION	PROVINCIA	OBSERVACIONES
3557-26	Cmte. Giribone	Buenos Aires	
32	Manuel J. Cobo	1 n n	
33	Co. de la Gloria	11 11	
3757-3	Ea. Santa Lucía	31	

CARACTERISTICA	DENOMINACION	PROVINCIA	OBSERVACIONES
3757-32	Camet	Buenos Aires	
3957-1	San Agustín		
7	Centinela del Mar	" "	
3960-3	Gonzáles Chaves	11 11	A
4	Ea. San Cala	u n	
5	Nicanor Olivera	f1 51	
6	Lobería	0 11	
8	Aparicio	11 11	İ
10	San Cayetano	11 11	
11	Ramón Santamarina	11 11	
12	Necochea	11 11	
16	Orense	11 11	
17		11 11	*
	Ea. La Pandorga	11 11	
3963-3	Villa Iris	11 11	
4	Felipe Solá	11 11	
9	Baln. Chapalcó	11 11	
10	Chasico	70 11 11	
4163-16	Viedma	Río Negro	
17	Punta Rasa	Buenos Aires	
3763-31	Hucal	La Pampa	
3766-4	Telén	11 11	
5	Victorica	11 11	
6	Conelo		
10	Ea. Santa María	11 11	
11	Carro Quemado	n n	
12	Valle Nerré-Co	11 11	
16	Jagüel del Monte	11 11	
17	El Durazno	11 11	
18	Cnia. Ferraro	ti 11	
22	Chacharramendi	11 11	
23	Valle Daza	11 11	
24	Quehué	11 11	
28	La Verde	11 11	- C
29	Caranchos	, ,, ,,	
30 .	General Acha	11 11	
34	Sierra Chata	17 11	ľ
35	Sierra Chica	11 11	
36	Ea. El Lucero	17 11	
3963-2	Laguna Colorada Grande	11 11	
8	Ea. La Chola	11 27	
14	Anzoátegui	) 11 11   11 11	
2554-26	Puerto Iguazú	Misiones	
27	Puerto Yacuy		
28	Desembocadura Río San Antonio	11	
32	Wanda	, , , , , , , , , , , , , , , , , , ,	

CARACTERISTICA	DENOMINACION	PROVINCIA	OBSERVACIONES
2554-33	Cataratas del Iguazú	Misiones	
34	Colonia Grl. Manuel Belgrano	11	
2754-2	Esperanza	iii	
3	Cnia. Gdor. J. J. La- nusse	11	
4	Bernardo de Irigoyen	11	
8	Eldorado	11	
9	San Pedro	11	
10	Tobuna	11	
14	Garuhapé	11	1
15	Fracran	11	
16	La Gruta	g 11	
20	Campo Grande	11	
21	El Soberbio	ï	
22	Río Yabotí	ii .	
26	Alba Posse	<b>u</b>	
27	Puerto Londero	11	
32	Panambí	11	
3963-20	Salinas Grandes	Río Negro-La Pampa	
26	Bajo de la Calandria	Río Negro	
32	Ea. Seis de Febrero	# H	
4163-2	Establ. El Cerro	11 11	

### 4 - Originales a escala 1:250.000

CARACTERISTICA	DENOMINACION	PROVINCIA	OBSERVACIONES
2557-111	Clorinda	Formosa	
2560-III	Juan José Castelli	Chaco-Formosa	
Personal Community of the Section of			
IV	Pirané	Formosa-Chaco	
2563-II	Rívadavia	Chaco-Formosa	
IV	Monte Quemado	Chaco-Sgo. del Estero	
2557-1	Formosa	Formosa-Chaco	
2760-II	Grl. José de San Martín	Chaco-Formosa	
III	Villa Angela	Chaco	
IA	Corrientes	Chaco-Corrien-	
		tes	

CARACTERISTICA	DENOMINACION	PROVINCIA	OBSERVACIONES
2763-I II III IV 3560-IV 3569-III y 3572-IV 3757-I 5369-I II	Nueva Esperanza Campo Gallo Sgo. del Estero Quimilí Saladillo Malargüe Dolores Monte Aymond Monte Dinero	Sgo. del Estero """" Sgo. del Estero- Chaco Buenos Aires  Mendoza Buenos Aires Santa Cruz Santa Cruz Santa Cruz-Terr. Nac. de la Tie- rra del Fuego, Antártida e Is- las del Atlán-	

## 5 - Originales a escala 1:500.000

CARACTERISTICA	DENOM1NACION	PROVINCIA	OBSERVACIONES
2554	Cataratas del Iguazú	Misiones	
2569	Po. Socompa	Salta-Catamarca	
2769	Fiambalá	Catamarca-La Rioja	
2969	Tinogasta	La Rioja-San Juan-Catamarca	
3169 y			
3172	San Juan	San Juan-La Rioja	
3369	Mendoza	Mendoza-San Juan	
3569 y			(a)
3572	San Rafael	Mendoza	
3757	Balcarce	Buenos Aires	antes Mar de Plata
3766	Grl. Acha	La Pampa	
3769	Chos Malal	Neuquén-Mendoza- La Pampa	
3772	Copahue	Neuquén	
3957	Mar del Plata	Buenos Aires	antes Mirama:
3960	Tres Arroyos	Buenos Aires	

CARACTERISTICA	DENOMINACION	PROVINCIA	OBSERVACIONES
3969	Neuquén	Neuquén-Río Negro	
3972	Junín de los Andes	Neuquén	
4163	Viedma	Bs.AsRío Negro	
4166	S. Antonio Oeste	Río Negro	
4196	Ingeniero Jacobacci	R. Negro-Neuquén	
4172	S. Carlos de Baril <u>o</u> che	Neuquén-R. Negro	
4366	Rawson	Chubut	
4369	Paso de Indios	11	
4372	Esque1	ıı ı	
4566	Comodoro Rivadavia	1 1	
4569	Sarmiento	"	8
4572	Alto Río Senguerr	,,	
4766	Puerto Deseado	Santa Cruz	
4769	Caleta Olivia		
4772	Perito Moreno		
4966	Bahía Laura	11 11	
4969	San Julián	,, ,,	
4972 y			
4975	Lago Viedma		
5169	Río Gallegos	1 " "	
5172 y	and the second second second second		
5175	Lago Argentino	,, ,,	
5260	Islas Malvinas	Terr. Nac. de la	
		Tierra del Fuego,	
		Antártida e Is.	
5369 у		del Atlantico S.	
5366	Río Grande	11	
5566 y			
5563	I. de los Estados	,,	
5569	Ushuaia	,,	1

### 6 - Originales del Continente Antártico e Islas Oceánicas a escala 1:500.000

CARACTERISTICA	DENOMINACION	PROVINCIA	OBSERVACIONES
5437	Islas Georgias del Sur	Terr. Nac. de la Tierra del Fuego, Antártida e Is. del Atlántico S.	7

CARACTERISTICA	DENOMINACION	PROVINCIA	OBSERVACIONES
5727	Islas Sandwich del	Terr. Nac. de la	,
	Sur (Sector Norte)	Tierra del Fuego,	
		Antártida e Is.	
ACCIONAL PROPERTY		del Atlántico S.	
5927	Islas Sandwich del	11	
221	Sur (Sector Sur)		
6145	Destacamento Naval	ü	
	Orcadas	1	
6156	Isla Elefante	"	
6356	Base de Ejército Es-	11	
(26)	peranza		
6361	Destacamento Naval	11	
6550	Decepción		
6559	Base Aérea Vicecomo-	u	
6565	doro Marambio		
6763	Dest. Naval Melchior	11	
6769	Península Jason	11	
6960	Isla Belgrano	"	
0900	Estación de Apoyo Nºl Fuerza Aérea	11	
	Argentina		
6966	Base de Ejército		
0,00	Grl. San Martin	n	
6972	Isla Alejandro I		
. 0372	(Sector Norte)	n	
7160	Península Eielson		
7166	Canal Presidente	"	
	Sarmiento	n .	
7172	Isla Alejandro I	6.	
	(Sector Centro)	11	
7360	Ensenada Violante		
7366	Canal Presidente	"	
17. F-010M2107	Sarmiento (Sec-	"	
	tor Sur)		
7372	Isla Alejandro I	•	
	(Sector Sur)		
7561	Peninsula Bowman	n	
7571	Montañas Hauberg		

<sup>7 -</sup> Originales del Continente Antártico e Islas Oceánicas a Escala 1:1.000.000

CARACTERISTICA	DENOMINACION	PROVINCIA	OBSERVACIONES
78-37	Base de Ejército Grl. Belgrano	Terr. Nac. de la Tierra del Fuego, Antártida e Is. del Atlántico S.	
78-63	Islas Berkner (Sec- tor Noroeste)	и	
82-36	Base de Ejército Alférez de Navio Sobral	11	
82-64	Macízo Santa Tere- sita	u	
87-50	Macizo Armada Ar- gentina	TI TI	

### 8 - Original de la Carta Internacional del Mundo a escala 1:1.000.000

CARACTERISTICA	DENOMINACION	
SJ-21	Mar del Plata	

#### ACTUALIZACIONES

#### 1 - Originales a escala 1:250.000

CARACTERISTICA	DENOMINACION	PROVINCIA	AÑO
2560-IV	Pirané	Formosa-Chaco	1975
2760-III	Villa Angela	Chaco	1973
2957-III	Curuzú Cuatiá	Corrientes	1971
3160-II	La Paz	Entre Ríos-Co rrientes-Santa Fe	1967
IV.	Villaguay	Entre Ríos-Santa Fe	1967
3166-IV	Villa Dolores	Córdoba-La Rioja- San Luis	1974

CARACTERISTICA	DENOMINACION	PROVINCIA	AÑO
3369-I	Cerro Aconcagua	Mendoza-San Juan	1967 у 1973
3557-1	Buenos Aires	Distrito Federal- Bs.AsEntre Ríos	1963
3557-111	Chascomús	Buenos Aires	1963
3763-IV	Cnl. Suárez	Bs.AsLa Pampa	1974

### 2 - Originales a escala 1:500.000

CARACTERISTICA	DENOMINACION	PROVINCIA	AÑO
23	Fiambalá (*)	Catamarca-La Rioja	1963
65	Aluminé (*)	Neuquén	1963
77	Esquel (*)	Chubut	1968
83	Comodoro Rivada- via (*)	n	1964
89	I. Wellington (*)	Santa Cruz	1963
90	L. San Martin (*)	11 11	1967
93	Isla Hanover (*)	11 tr	1963
94	Lago Argentino (*)	11 11	1968
96-100	Isla Malvinas (*)	Terr. Nac. de la Tierra del Fuego, Antártida e Is.	1963
7077-740-4-4-4-4		del Atlántico Sur	
103	Ushuaia (*)	~ "	1963 y 1967
104	Isla de los Esta- dos (*)	û .	1967
2363	Tartagal	Salta-Formosa-Ju- juy	1969
2366	La Quiaca	Jujuy-Salta	1967
2560	Pirané	Formosa-Chaco	1968
2563	Monte Quemado	Salta-Chaco-Jujuy- Santiago del Este- ro-Formosa	1963 y 1972
2566	Salta	Salta-Jujuy-Cata- marca	1969
2757	Posadas	Corrientes-Misio- nes-Formosa-Chaco	1964
2760	Corrientes	Chaco-Formosa-Co- rrientes	1967
2766	San Miguel de Tucu- mán	Tucumán-Catamarca- Sgo. Del Estero- Salta	1972

CARACTERISTICA	DENOMINACION	PROVINCIA	AÑO
2957	Paso de los Libres	Corrientes-Misio-	1963
2960	Goya	Santa Fe-Corrien-	1964 y 1969
2963	Añatuya	Santiago del Es- tero-Santa Fe- Córdoba	1964 у 1975
2966	Catamarca	Catamarca-La Rio- ja-Sgo. del Este- ro-Córdoba	1965 y 1967
2969	Tinogasta	La Rioja-San Juan -Catamarca	1972
3160	Santa Fe	Santa Fe-Entre Ríos-Corrientes	1963 y 1966
3163	Córdoba	Córdoba-Santa Fe- Sgo. del Estero	1963 у 1966
3166	Cruz del Eje	Córdoba-La Rioja- San Juan-San Luis	1963 y 1968
3169 y			
3172	San Juan	San Juan-Mendoza- La Rioja	1969
3357	Concepción del Uru- guay	Entre Ríos	1965
3360	Rosario	Entre Ríos-Santa Fe-Buenos Aires	1964 , 1965 y 1968
3366	San Luis	San Luis-Córdoba- Mendoza-San Juan	1971 y 1973
3369	Mendoza	Mendoza-San Juan	1969
3557	Buenos Aires	Distrito Federal- Buenos Aires-En- tre Ríos	1965 y 1969
3560	Grl. San Martin	Buenos Aires-En- tre Ríos-Santa Fe	1963 у 1965
3563	Pehuajó	Buenos Aires-Cór- doba-La Pampa- Santa Fe	1965 y 1968
3566	Villa Huidobro	San Luis-Mendoza- Córdoba-La Pampa	1963 у 1975
3569 y		•	
3572	San Rafael	Mendoza	1967 y 1974
3557	Balcarce (antes Mar del Plata)	Buenos Aires	1975
3557	Mar del Plata	Buenos Aires	1968
3760	Tandil	Buenos Aires	1965 y 1974
3763	Santa Rosa	Buenos Aires-La Pampa	1965 y 1972
3769	Chos Malal	Neuquén-Mendoza- La Pampa-R.Negro	1973

CARACTERISTICA	DENOMINACION	PROVINCIA	AÑO
Old Color De	BENOTIENTO TON	TROVINGIA	12.0
3957	Miramar	Buenos Aires	1964 , 1967 y 1968
3960	Tres Arroyos	Buenos Aires	1963 y 1965
3963	Bahía Blanca	Buenos Aires-La	1963 y 1965
		Pampa-Río Negro	
3966	Villa Regina	La Pampa-R.Negro	1968 y 1972
3969	Neuquén	Neuquén-Río Ne- gro-La Pampa	1968
4166	San Antonio Oeste	Río Negro	1972
4363	Península Valdés	Chubut	1972
4366	Rawson	Chubut	1971
4369	Paso de Indios	Chubut	1974
4566	Comodoro Rivadavia	Chubut	1965 y 1969
4766	Puerto Deseado	Santa Cruz	1971
4969	San Julián	Santa Cruz	1968

<sup>(\*)</sup> Hojas en antigua posición geográfica.

MAPAS Y ATLAS

#### ORIGINALES NUEVOS

DENOMINACION	ESCALA	
Mapa del Territorio Nacional de la Tierra del Fuego, Antártida e Islas del Atlán- tico Sur	1:500.000	
Mapa histórico de la Argentina	1:4.000.000	
Mapa físico-político de la República Ar- gentina	1:5.000.000	
Mapa gráfico de la República Argentina	1:5.000.000	
Mapa gráfico de la República Argentina	1:7.000.000	
Mapa gráfico de la República Argentina	1:10.000.000	
Atlas de la Rep. Arg. I - Parte política	escalas varias	

## ACTUALIZACIONES (Parciales)

DENOMINACION	ESCALA	AÑO	
Mapa del Territorio Nacional de la Tierra del Fuego, Antártida e Islas del Atlán- tico Sur	1:500.000	1972 y 1973	
Mapa físico-político de la República Ar- gentina	1:2.500.000	1968 у 1975	
Mapa físico-político de la República Argentina	1:5.000.000	1965 у 1972	
Mapa político de la República Argentina	1:5.000.000	1972 у 1975	
Mapa físico-político de la República Aregentina	1:10,000.000	1965, 1971 y 1974	
Mapa gráfico de la República Argentina	1:5.000.000	1975	
Mapa gráfico de la República Argentina	1:7.000.000	1975	
Mapa gráfico de la República Argentina	1:10.000.000	1975	
Atlas de la República Argentina - I - Parte política	escalas varias	1971	
Atlas físico-político de la República Argentina (Edición escolar)	1:2.500.000	1968 у 1970	

# PRODUCCION DE ORIGINALES CARTOGRAFICOS

1963 - 1975


DETALLE	ORIGINAL NUEVO	ACTUALIZACION	REIMPRESION
Hojas a escala 1:25.000	1	-	25
Hojas a escala 1:50.000	497	_	673
Hojas a escala 1:100.000	69	-	60
Hojas a escala 1:250.000	19	13	48
Hojas a escala 1:500.000	62	84	92
Hojas a escala 1:1.000.000	5	-	-
Hojas a escala 1:1.000.000 (Carta internacional del mundo)	1	_	, =
Mapas varios	6	14	_
Atlas de la Rep. Arg I - Parte política	1	1	-
Atlas físico-político de la República Argentina (Edi- ción Escolar)	-	2	-
TOTALES	661	114	898

*				
2,				
	*			
	*		•	p.
			*	
			g - H	· ·
a.		å.	20	
2				
			*	
	g.			¥
,×	9)			
s				
8	*			*
		0.00		
	Ŧ	*		
1			Ç.	
	4 × 4	*		
* 4	4		∞ ************************************	
		w:		
*				,
,			is a	
			i,	
			381	*
	•	¥		
20	# 16		*	
	*			
6	Two NY		*	
	*			
6	ř			
8	2	*		
*				
	*		ž.	
4				
126	•			
180	*		a	
	3	8		
a 84	*			

EJÉRCITO ARGENTINO
INSTITUTO GEOGRÁFICO MILITAR


## CARTOGRAFÍA

Proyección Cilindrica Conforme de Gauss

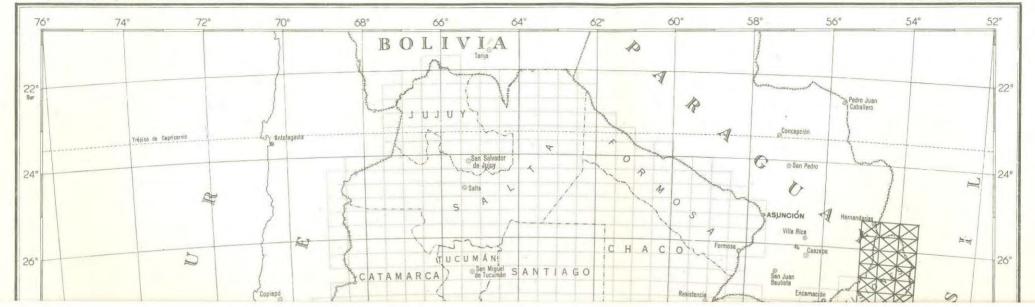


## CARTOGRAFÍA

Proyección Cilindrica Conforme de Bauss

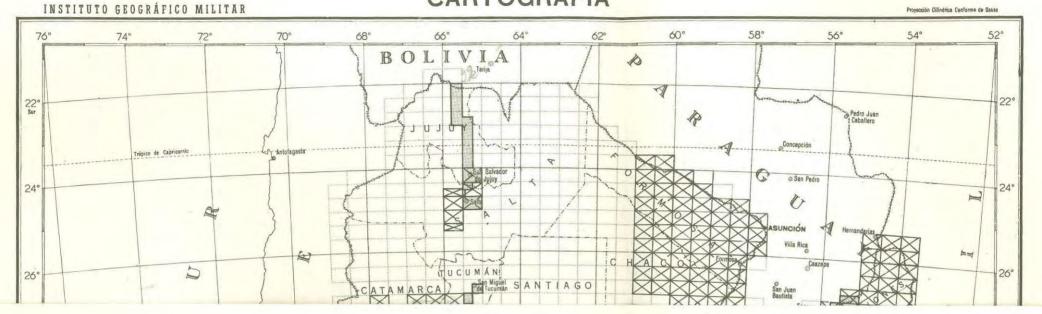


CARTOGRAFÍA

Proyección Cilindrica Conforme de Gauss

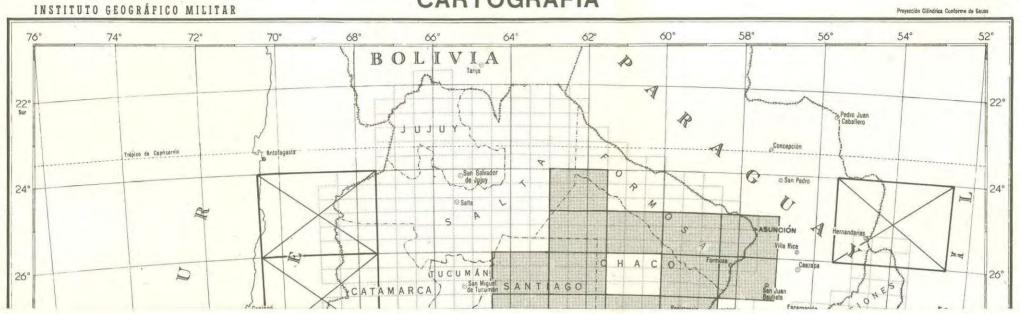

## CARTOGRAFÍA

Proyección Cilindrica Conforme de Gauss

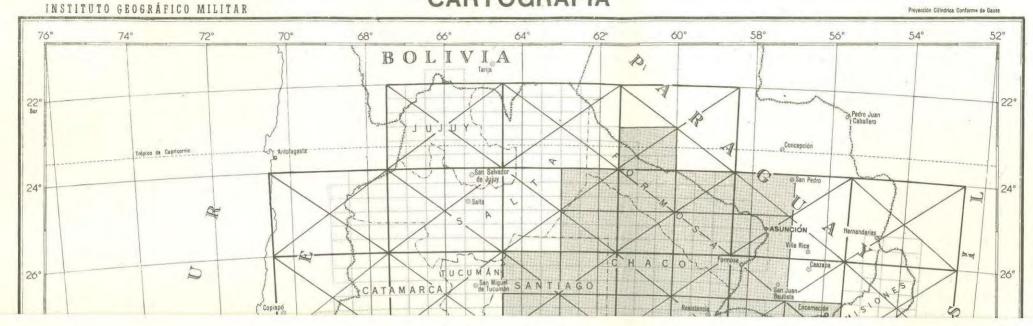




## CARTOGRAFÍA

### CONTINENTE ANTÁRTICO E ISLAS OCEÁNICAS


PROYECCIÓN ESTEREOGRÁFICA POLAR

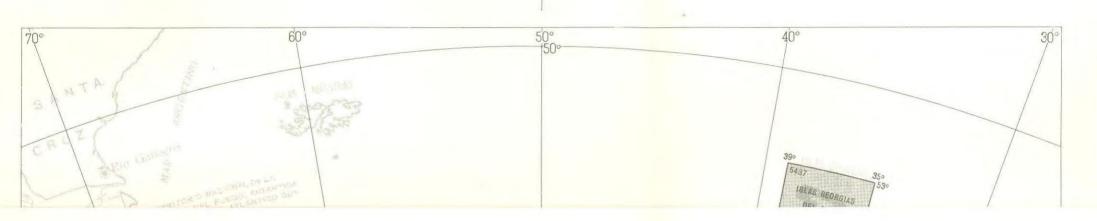

EJÉRCITO ARGENTINO
INSTITUTO GEOGRÁFICO MILITAR


## CARTOGRAFÍA



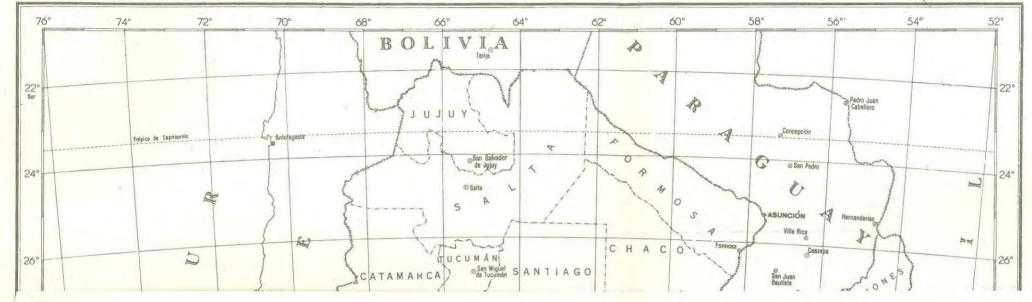

## CARTOGRAFÍA

Proyección Cifindrica Conforme de Gauss

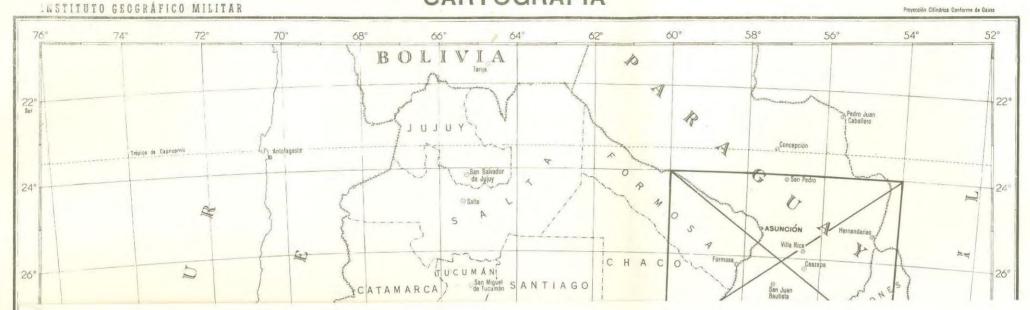

*				
2,				
	*			
	*		•	p.
			*	
			g - H	· ·
a.		å.	20	
2				
			*	
	g.			¥
,×	9)			
s				
8	*			*
		0.00		
	Ŧ	*		
1			Ç.	
	4 × 4	*		
* 4	4		∞ ************************************	
		w:		
*				,
,			is a	
			i,	
			381	*
	•	¥		
20	# 16		*	
	*			
6	Two NY		*	
	*			
6	ř			
8	2	*		
*				
	*		ž.	
4				
126	•			
180	*		a	
	3	8		
a 84	*			

IMPRESO EN LOS TALLERES GRAFICOS
DEL INSTITUTO GEOGRAFICO MILITAR
BUENOS AIRES - DICIEMBRE 1976
500 EJEMPLARES

*				
2,				
	*			
	*		•	p.
			*	
			g - H	· ·
a.		å.	20	
2				
			*	
	g.			¥
,×	9)			
s				
8	*			*
		0.00		
	Ŧ	*		
1			Ç.	
	4 × 4	*		
* 4	4		∞ ************************************	
		w:		
*				,
,			is a	
			i,	
			381	*
	•	·		
20	# 16		*	
	*			
6	Two NY		*	
	*			
6	ř			
8	2	*		
*				
	*		ž.	
4				
126	•			
180	*		a	
	3	8		
a 84	*			

